# โครงการ

# อาคารชุดพักอาศัยข้าราชการ 18 หน่วย


- X แบบสถาปัตยกรรม
- X แบบวิศวกรรมโครงสร้าง
- X แบบวิศวกรรมไฟฟ้า
- X แบบระบบสุขาภิบาล
- แบบระบบปรับอากาศ





กองออกแบบและก่อสร้าง กระทรวงยุติธรรม

เลขที่แบบ : 63-06-001

	แบบสถาปัตยกรรม		วัสดุพื้น			ัสดุผนัง			
แผ่นที	รายการ	สัญลักษณ์	รายการ	สัญลักษณ์		รายการ	สัญลักษณ์	รายการ	
A - 01 A - 02	สารบัญแบบ ผังพื้นชั้นที่ 1 , ผังพื้นชั้นที่ 2	2 พื้นผิวปูกระเบื้องแกรนิตโ	ok ขนาดไม่น้อยกว่า 6" x 36" ความหนาไม่น้อยกว่า 2 5 มม (กำหนดสีขณะก่อส ค ( ผิวค้าน ) ขนาด 0 60 x 0 60 ม   (โทนสีกำหนดขณะก่อสร้าง)	<u> </u>	มนังก่ออิฐฉาบปู่นเรียบทาสีน้ำอคิลิค 100% ผนังภายนอก ทาสีรองพื้น อย่างน้อย 1 เทีย		<b>①</b>	ผ้ายิปขัมบอร์ด หนาไม่น้อยกว่า 9 ม ม ขอบลาดอย่างน้อย 2 ด้าน ฉาบเรียบ ทาสีน้ำอคิลิค 100% สีทาผ้า อย่างน้อย 2 เทียว เคร่าเหล็กชุบสังกะสี (C-line) เบอร์24 หนาไม่น้อยกว่า 0 52 มม ระยะโครงหลัก 1 00 ม	Associated and the second and the se
A - 03 A - 04	ผังพื้นชั้นที่ 3 , ผังพื้นชั้นหลังคา , ผังพื้นชั้นวางถังเก็บน้ำ ผังหลังคา , แบบขยายครอบสันหลังคา , แบบขยายชายคา	<ul> <li>ชิ้นผิวปูกระเบื้องแกรนิตโ</li> <li>ชิ้นซีเมนต์ขัดมันทำระบกั</li> </ul>	ัด (ผิวด้าน ) ขนาด 0 30 x 0 30 ม (โทนสีกำหนดขณะก่อสร้าง)		ผนังภายใน ทาสีรองพื้น อย่างน้อย 1 เทียว 			ระยะโครงชอย 0 40 ม ติดตั้งตามมาตรฐานผู้ผลิต ฝ้ายิปชัมบอร์ดชนิดป้องกันความร้อน หนาไม่น้อยกว่า 9 ม ม ขอบลาดอย่างน้อย 2 ด้าน ฉาบเรียบ	กระทรวงยุติธรรม
A - 05	รูปด้านหน้า , รูปด้านข้างซ้าย , รูปด้านหลัง , รูปด้านข้างขวา		ัด ขนาด 0 60 x 0 60 ม (โทนสีกำหนดขณะก่อสร้าง)		มนังก่ออิฐบล็อคโปร่งระบายอากาศ	COOM (ENMONTHMENTERMENT)	<b>①</b>	ทาสีรองพื้นอย่างน้อย 1 เทียว ทาสีน้ำอคิลิค 100% สีทาฝ้า อย่างน้อย 2 เทียว เคร่าเหล็กซุบสังกะสี (C-line)	โดรงการ · อาดารชุดพักอาศัยข้าราชการ 18 หน่วเ
A - 06 A - 07	รูปตัดตามยาว , รูปตัดตามขวาง แบบขยายน้ำ-ส้วม					ทิดภายนอก) และผนังภายในอาคาร และผนังโดยรอบอาคาร(ติดภายนอก)		เบอร์ 24 หนาไม่น้อยกว่า 0 52 มม ระยะโครงหลัก 1 00 ม ระยะโครงซอย 0 40 ม ติดตั้งตามมาตรฐานผู้ผลิต (เฉพาะขั้นบนสุด ที่ติดกับหลังคาเท่านั้น)	สถานที่ .
A - 08	แบบชยายบันได				ผนงภายนอกอาศาร,ผนงเดยรอบอาคาร (เ ห์ใช้อิฐมวลเบาขนาดไม่น้อยกว่า 20 x60 x 7			(เฉพาะขนบนลุด ทดตกบหลงศาเทานน) ผ้ายิปชัมบอร์ด ความหนาไม่น้อยกว่า 9 ม ม ขนาด 0 60x0 60 ม ชนิดทนความชื้น โครงเคร่าสำเร็จรูป T-BAF	1 Santa
A - 09	แบบขยายประตู			2	<ul> <li>ผนังห้องน้ำ ให้ใช้อิฐมอญท้องถิน ครึ่งแผ่น</li> </ul>	/เต็มแผ่น ตามแบบกำหนด	(2)	ติดตั้งตามมาตรฐานผู้ผลิต	อนุมัติ . (นายประสาร มหาลิตัระกูล )
A - 10 A - 11	แบบชยายหน้าต่าง แบบชยายต่าง ๆ						3	ท้องพื้นโครงสร้างแต่งผิวเรียบ ทาสีน้ำอคิลิค 100% ทาสีรองพื้น 1 เทียว และทาสีทับหน้าอย่างน้อย 2 เทียว (โทนสีกำหนดขณะก่อสร้าง) ติดตั้งตามมาตรฐานผู้ผลิต	รลงปลัดกระทรวงยุติธรรม ปฏิบัติราชการแทนปลัดกระทรวงยุติธรรม
A - 12	แบบชยายต่างๆ							ผ้าไม้ระแนงไม้สังเคราะห์ไฟเบอร์ซีเมนต์ลายไม้ขนาดไม่น้อยกว่า 7 5 x 300 ซม หนาไม่น้อยกว่า 0 8 ซม	🗖 กองออกแบบและก่อสร้า
-							<b>4</b>	ติดตั้งตามมาตรฐานผู้ผลิต ทาสีรองพื้นอย่างน้อย1เทียวและ ทาสีทับหน้าสีทาใม้สังเคราะห์ใพ่เบอร์สีเมนต์ (สีน้ำอคิลิค 100%) อย่างน้อย 2 เทียว โครงเคร่าเหล็กซุบสังกะสี (C-line) เบอร์24 หนาไม่น้อยกว่า 0 52 มม	ป สำนักงานปลัดกระทรว กระทรวงยุติธรรม
								ระยะโครงหลักไม่เกิน 60 ซม และ โครงเคร่าซอยห่างไม่เกิน 40 ซม ติดตั้งตามมาตรฐานผู้ผลิต กรุมุ้งพลาสติกกันแมลง ก่อนติดตั้งงานฝ้าเพดาน	ผู้อำนวยการ
						•			· Lita
					สัญลักษณ์ราช	ยการประกอบแบบ			นายกิจอวัช ตั้งบุญธินา หัวหน้ากลุ่มงานสถาปัตยกรรม 🖿
									หัวหน้ากลุ่มงานสถาปัตยกรรม ๒ นายพิสิษฐ์ โชติยศพงศ์ <i>- ที่ถึงถึ</i>
		สัญลักษณ์หน้าต่าง	สัญลักษณ์ผนัง	สัญลั	กษณ์แสดงรูปด้าน	สัญลักษณ์แสดงรูปตัด	สัญลักษ	หณ์แสดงประตู สัญลักษณ์แบบขยาย	หัวหน้ากลุ่มงานวิศวกรรม
	แบบวิศวกรรมโครงสร้าง		<u>∃ะ</u>	เลขแสดงรูปด้าน	A-A-07	เลขแสดงรูปตัด		เแสดงประตู	นายอาร์อัชมีย์ ดุลชาสัตย์
แผ่นที	รายการ	เบอร์หน้าต่ หน้าต่าง	ng Digital Contract of the Con	A-A	B A-07 B A-A-06	A-00		$ \begin{array}{c} A' \\ \hline A-00 \end{array} $	สถาปนิก บางสาวนฤมล สิทธิวนิช S. Narueme
S-01	รายการแบบวิศวกรรม และรายการประกอบแบบวิศวกรรมโดยย่อ			แสดงรูปด้านหน้า	A-A-06/	เแสดงรูปตัดหน้า		แสดงสัญลักษณ์ประตู แฟดงแบบขยายหน้า	A NOTIONAL BRIDGHT >. VIALUEME
S-02 S-03	ผังฐานราก-เสาเข็ม-เสาตอม่อ , ผังคานพื้นชั้นล่าง ผังคานพื้น ชั้นที่ 2 , ผังคานหลังคา								
S-04	ผังโครงสร้างหลังคา	สัญลักษณ์แสดงต <b>ำ</b> แห	น่งทิศ สัญลักษณ์แสดงระดับ	แสดงเส้	ันบอกตำแหน่งเสา		•	สัญลักษณ์ชื่อห้อง	
S-05	แบบชยายวิศวกรรม	NORTH	⊽ แสดงระดับพื้น +3 50		A	A'		ชื่อห้อง ชนิดผ้า	วิศวกรโยธา
S-06 S-07	แบบขยายวิศวกรรม				)— ————			ชนิดพื้น - ระดับผ้า	นายอาร์อัชมีย์ คุลยาสัตย์ นายสฤษดิ์พัย ทองสัมฤทธิ์
S-08	แบบขยายวิศวกรรม							ระดับพื้น	นายพงษ์นรินทร์ จงรักษ์ถาวร
									นายทรงศิลป์ เจริญวัฒนาโรจน์
			อกระยะ	ADCHI	ITECTURAL SYMBOLS				วิศวกรไฟฟ้า
		<u> </u>		ANCHI	HECTORAL STMBOLS				นายภัคพสิษฐ์ โสสกุลวัฒนา
		+	แสดงศูนย์กลางถึงริม		แสดงระ	ลับดิน <u> </u>		แสดงผิวไม้ ผนังบล็อคแก้ว	นายสุทธิพงษ์ ลิ้มกิตติอาภา
	แบบวิศวกรรมไฟฟ้า	<del>}</del>	แสดงริมถึงริม		แสดงทร	าย <u>/////////</u> แสดงผนังก่อิฐ	1/2	แสดงกระจก	วิศวกรเครื่องกล
แผ่นที่	รายการ								นายละโกบ พันทอง
									นายชวติด มณีรัตน์
									วิศวกรสิ่งแวคล้อม
		-							นายอาร์อัซมีย์ คุลยาสัตย์
									ผังดัชนี
		1							
	 แบบระบบสุขาภิบาล	-							
, a									
แผ่นที	รายการ								
									REVISION:
									NO DESCRIPTION BY DAY
									PROJECT NO. 63-06-001 DRAWING NO. A-01
									DRAWN BY PRINT DATE 20/01/63 TOTAL PAGE 12
									SCALE - 12
									อาคารชุดพักอาศัยข้าราชการ 18 หน่วย
									แบบแสดง สารบัญแบบ
									หมาสเหต
									1 แบบรูปราชการทั้งหมดนี้ เป็นกรรมสิทธ์ของกระทรวงชุติอะ ข้ามชาการคัดขอกต่านใดส่วนหนึ่ง หรือทั้งหมด โดยไม่ได้
									ลบุญาดจากกระพรวงยุติธรรมเป็นลายลักษณ์อักษร 2 ให้ใช้ค่าตัวเลขที่กำหนดในแบบเท่าบั้น ห้ามวัดจากแบบ
<b>L</b>				· · · · · · · · · · · · · · · · · · ·					

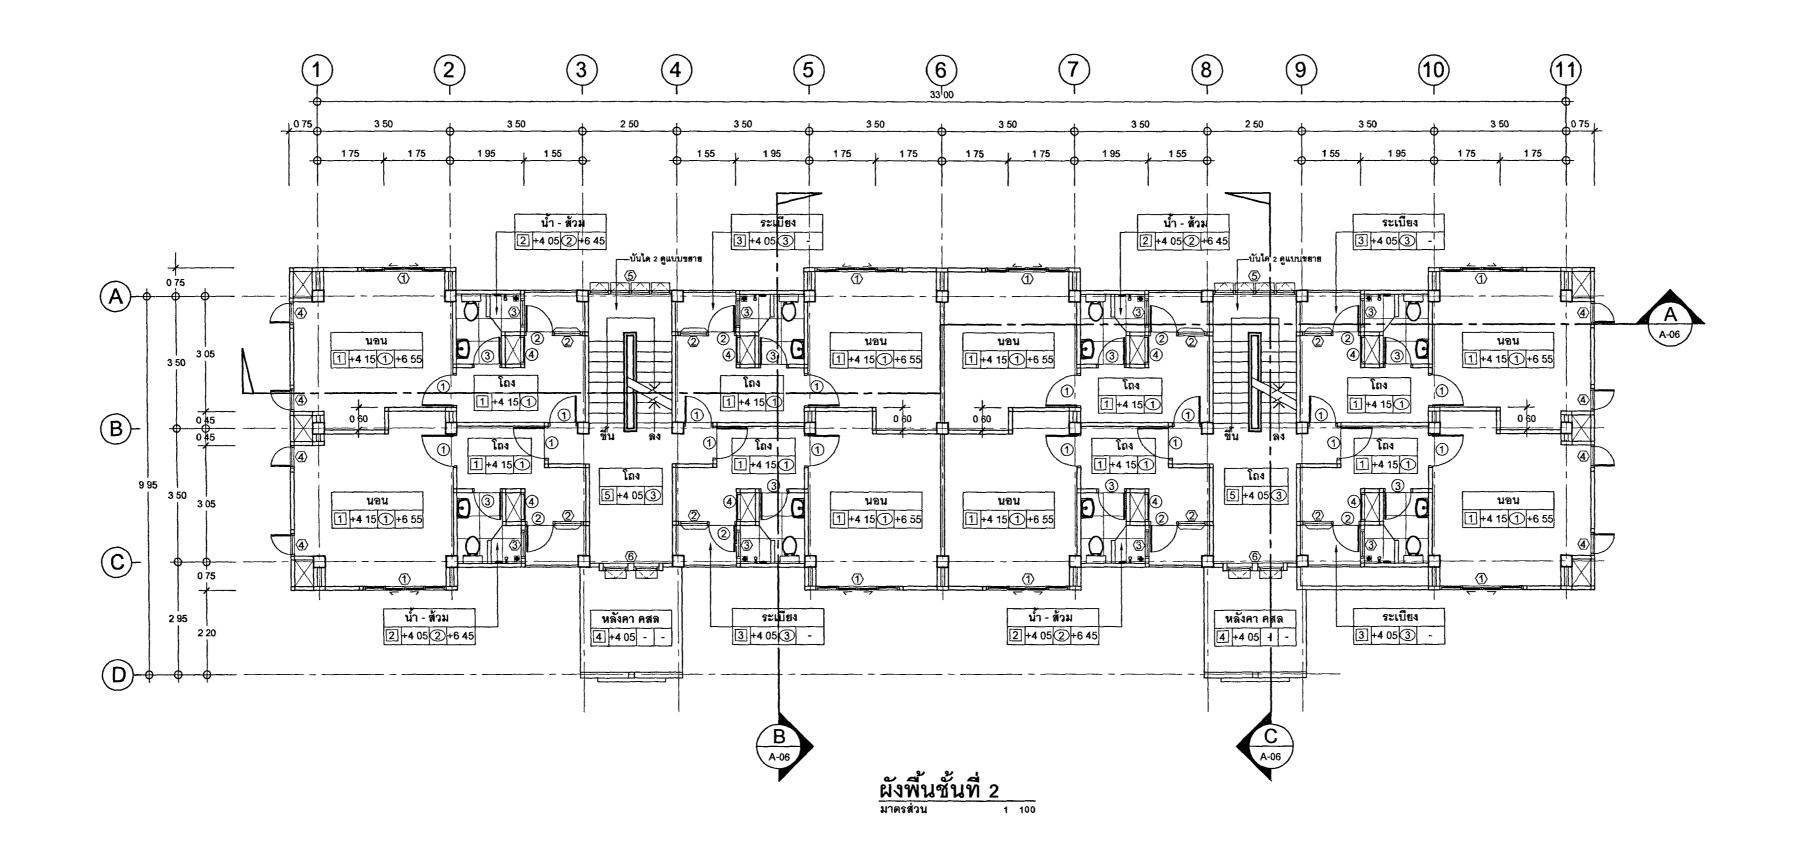

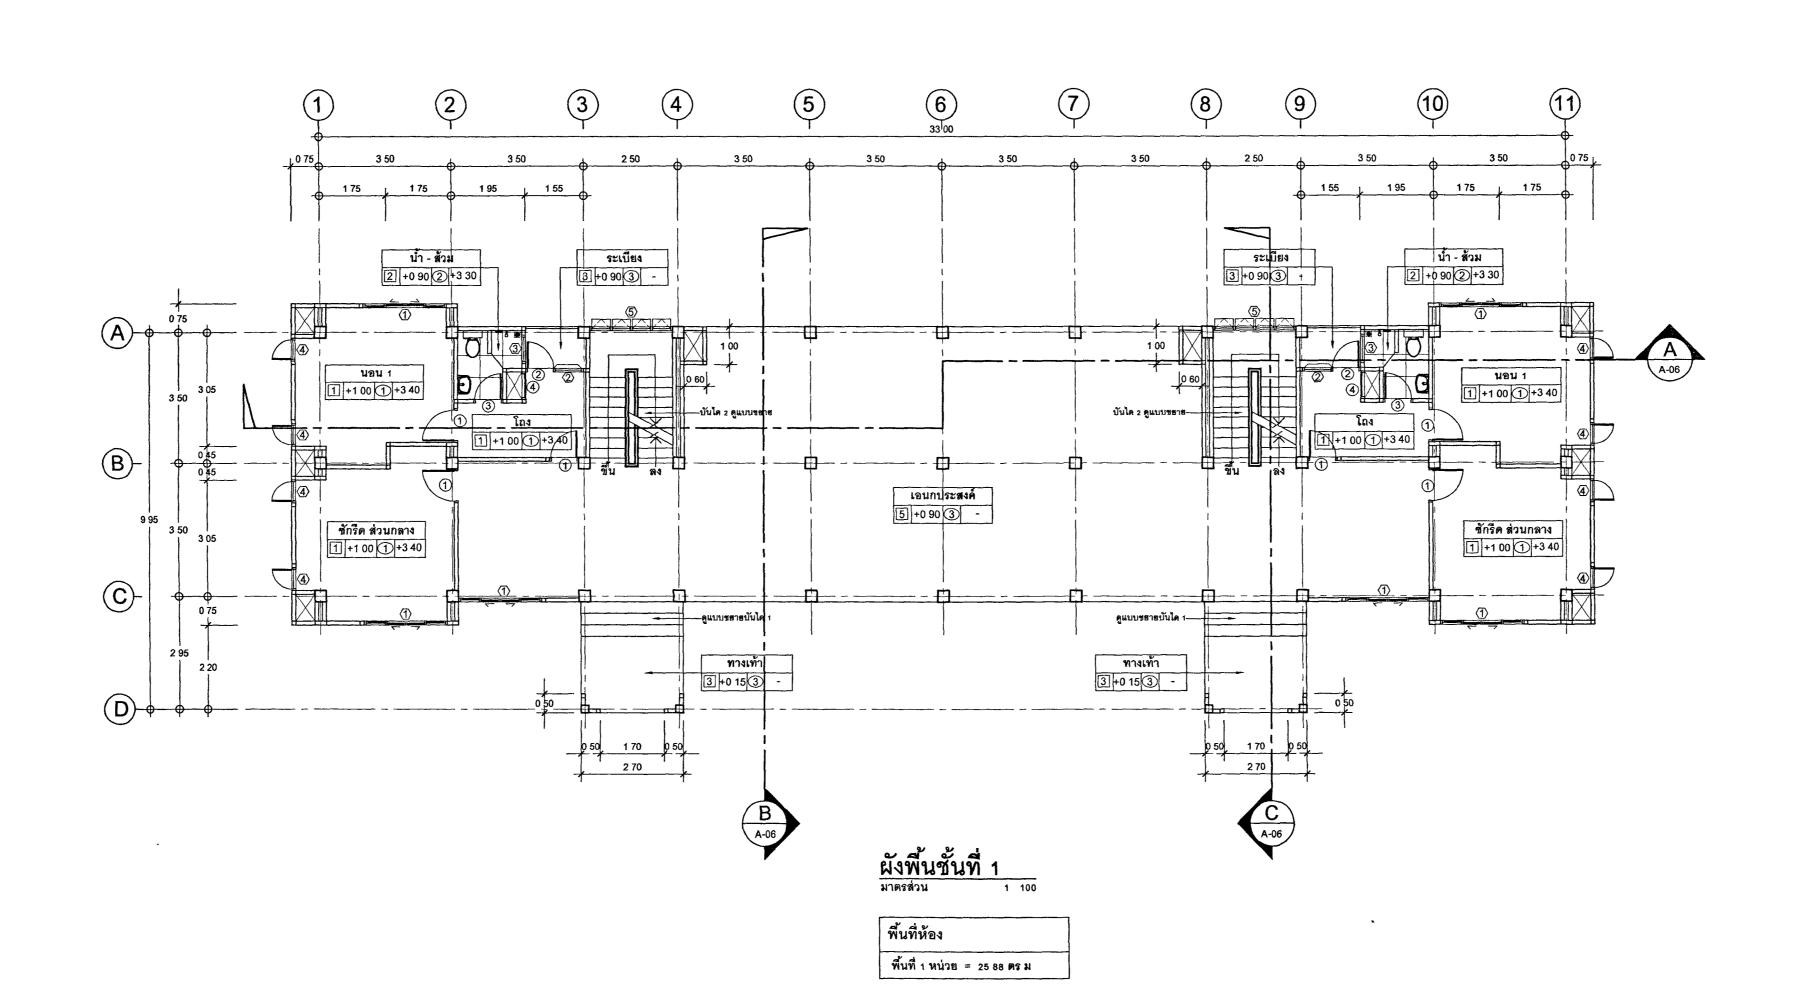

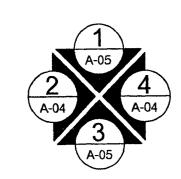



โครงการ . อาคารชุดพักอาศัยข้าราชการ 18 หน่วย สถานที่

( นายประสาร มหาลีตระกูล ) รองปลัดกระทรวงยุติธรรม ปฏิบัติราชการแทนปลัดกระทรวงยุติธรรม



กองออกแบบและก่อสร้าง สำนักงานปลัดกระทรวง กระทรวงยุติธรรม

### ผู้อำนวยการ

litos นายกิจธวัช ตั้งบุญธินา

S Naraemof

หัวหน้ากลุ่มงานสถาปัตยกรรม ๒

นายพิสิษฐ์ โชติยศพงศ์

หัวหน้ากลุ่มงานวิศวกรรม

นายอาร์อัซมีย์ คุลยาสัตย์

สถาปนิก นางสาวนฤมล สิทธิวนิช

## วิศวกรโยธา

นายอาร์อัซมีย์ ดุลยาสัตย์ นายสฤษดิ์ชัย ทองสัมฤทธิ์

นายพงษ์นรินทร์ จงรักษ์ถาวร นายทรงศิลป์ เจริญวัฒนาโรจน์

วิศวกรไฟฟ้า

นายภัคพสิษฐ์ โสสกุลวัฒนา นายสุทธิพงษ์ ลิ้มกิตติอาภา

วิศวกรเครื่องกล

นายยะโกบ พันทอง นายชวลิต มณีรัตน์

วิศวกรสิ่งแวดล้อม

นายอาร์อัซมีย์ คุลยาสัตย์


ผังดัชนี


REVISION			
NO	DESCRIPTION	BY	DA
			<u></u> ,
PROJECT NO	63-06-001	DRAWIN	6 NO -02
DRAWN BY	PRINT DATE		
-	20/01/63	TOTAL	PAGE
SCALE 1.100			12
<del>ง</del> าน	ลพักจาศัยข้าราชกา		


อาคารชุดพกอาศยขาราชการ 18 หนวย

ผังพื้นชั้นที่ 1 , ผังพื้นชั้นที่ 2

ง 1 แบบรูปรายการทั้งหมดนี้ เป็นกรรมสิทธ์ของกระทรวงยุติธรรม ห้ามทำการคัดลอกส่วนใดส่วนหนึ่ง หรือทั้งหมด โดยไม่ได้รับ อนุญาตจากกระทรวงยุติธรรมเป็นลายลักษณ์อักษร 2 ให้ใช้ค่าตัวเลขที่กำหนดในแบบเท่านั้น ห้ามวัดจากแบบ

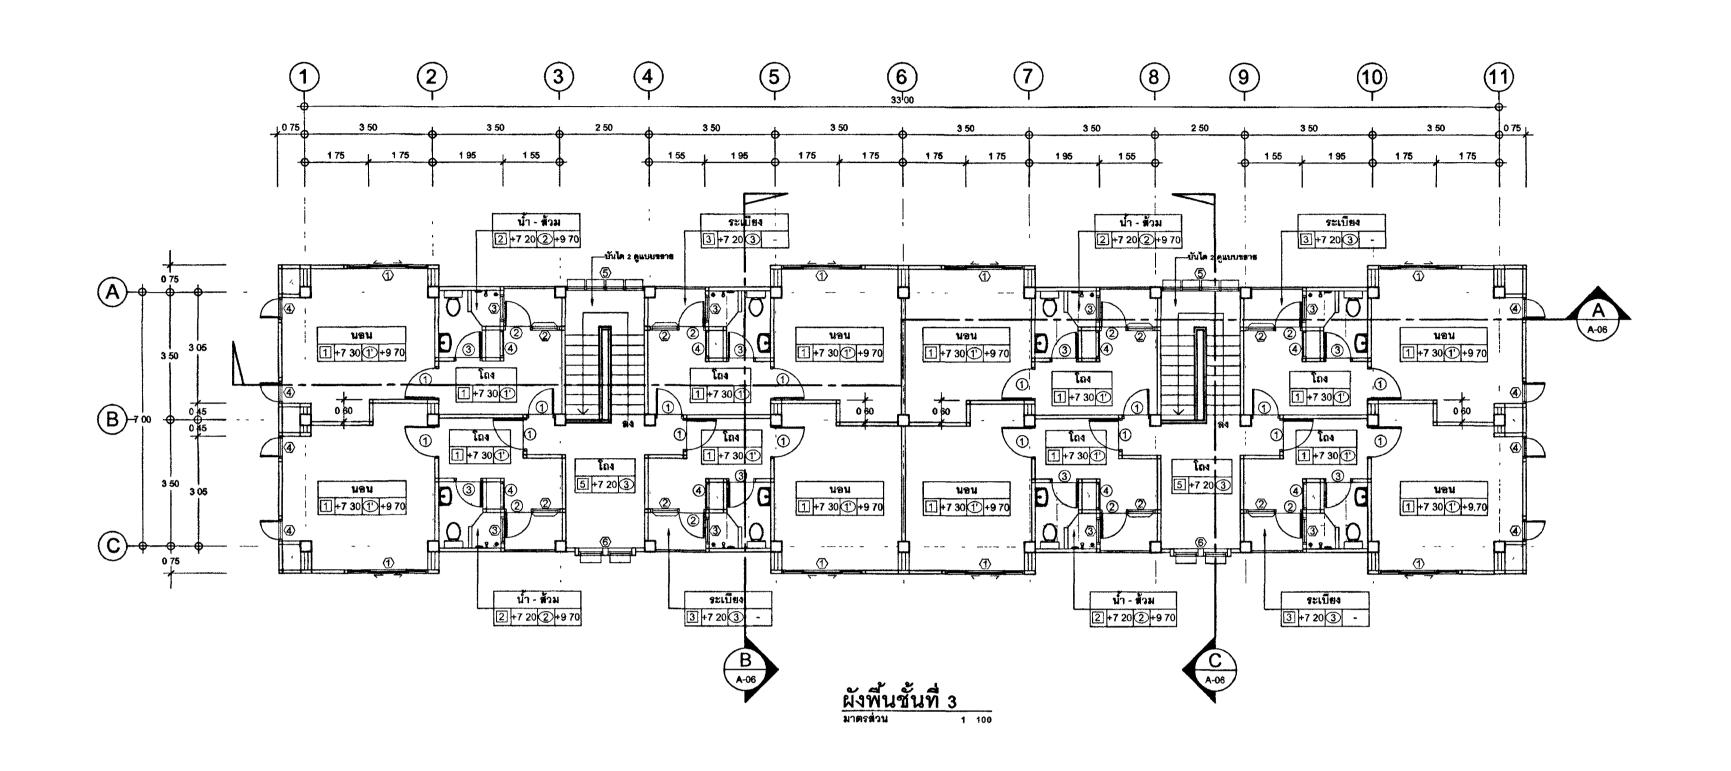

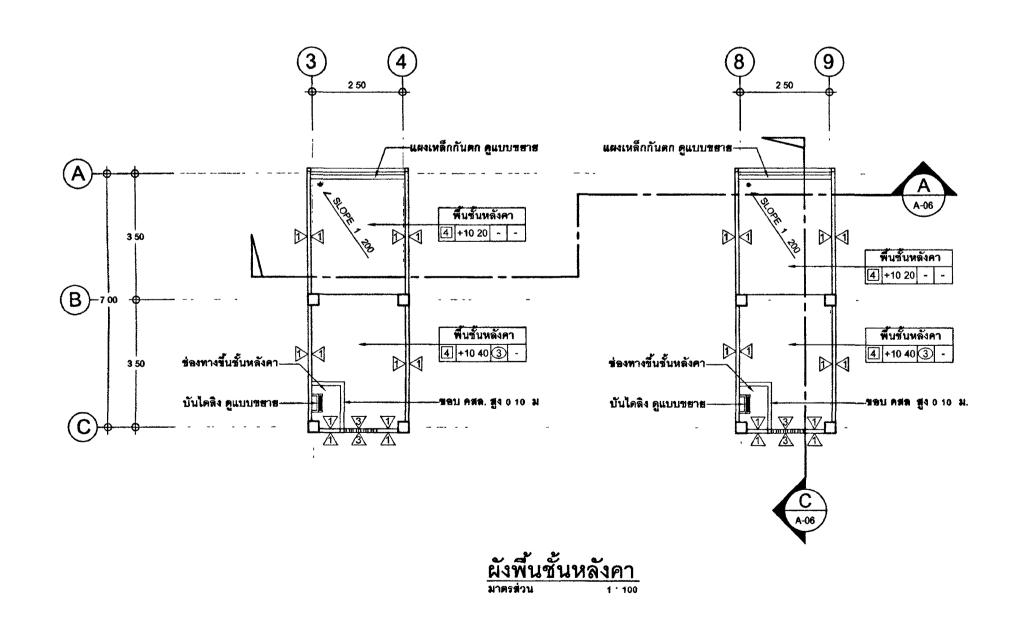

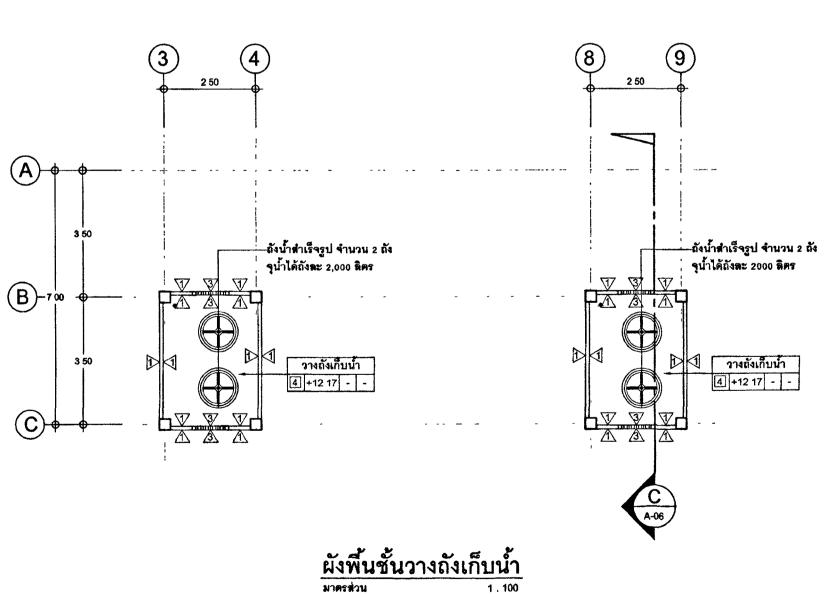





โดรงการ : อาคารชุดพักอาศัยข้าราชการ 18 หน่วย

( นายประสาร มหาติตระกูด ) รลงปลัดกระทรวงยุติธรรม ปฏิบัติราชการแทนปลัดกระทรวงยุติธรรม

กองออกแบบและก่อสร้าง สำนักงานปลัดกระทรวง กระทรวงยุติธรรม

ผู้อำนวยการ

นายกิจอวัช ตั้งบุญธินา

หัวหน้ากลุ่มงานสถาปัตยกรรม ь

นายพิติษฐ์ โชติยศพงศ์ หัวหน้ากลุ่มงานวิศวกรรม

นายอาร์อัชมีซ์ คุลยาสัตธ์ สถาปนิก

S. Navuems นางสาวนฤมล สิทธิวนิช

วิศวกรโยธา

นายอาร์อัชมีย์ คุลยาสัตย์ นายสฤษดิ์ชัย ทองสัมฤทธิ์ นายพงษ์นรินทร์ จงรักษ์ถาวร

บายทรงศิลป์ เจริญวัฒนาโรจน์

วิศวกรไฟฟ้า

นายภัคพสิษฐ์ โสสกุลวัฒนา นายสุทธิพงษ์ ลิ้มกิตติอาภา

วิศวกรเครื่องกล

นายยะโกบ พันทอง นายชวติด มณีรัตน์

วิศวกรสิ่งแวดล้อม


นายอาร์อัชมีย์ คุลยาสัตย์


ผังดัชนี

63-06-001 A-03 PRINT DATE 20/01/63 TOTAL PAGE 12


> อาคารชุดพักอาศัยข้าราชการ 18 หน่วย ผังพื้นขึ้นที่ 3 , ผังพื้นขั้นหลังคา , ผังพื้นขั้นวางถังเก็บน้ำ

า แบบรูปรายการทั้งหมดนี้ เป็นกรรมสิทธ์ของกระทรวงยุติธร ห้ามทำการคัดลอกส่วนใดส่วนหนึ่ง หรือทั้งหมด โดยไม่ได้รับ อนุญาตจากกระทรวงยุติธรรมเป็นดายลักษณ์อักษร 2 ให้ใช้คำตัวเลขที่กำหนดในแบบเท่านั้น ห้ามวัดจากแบบ

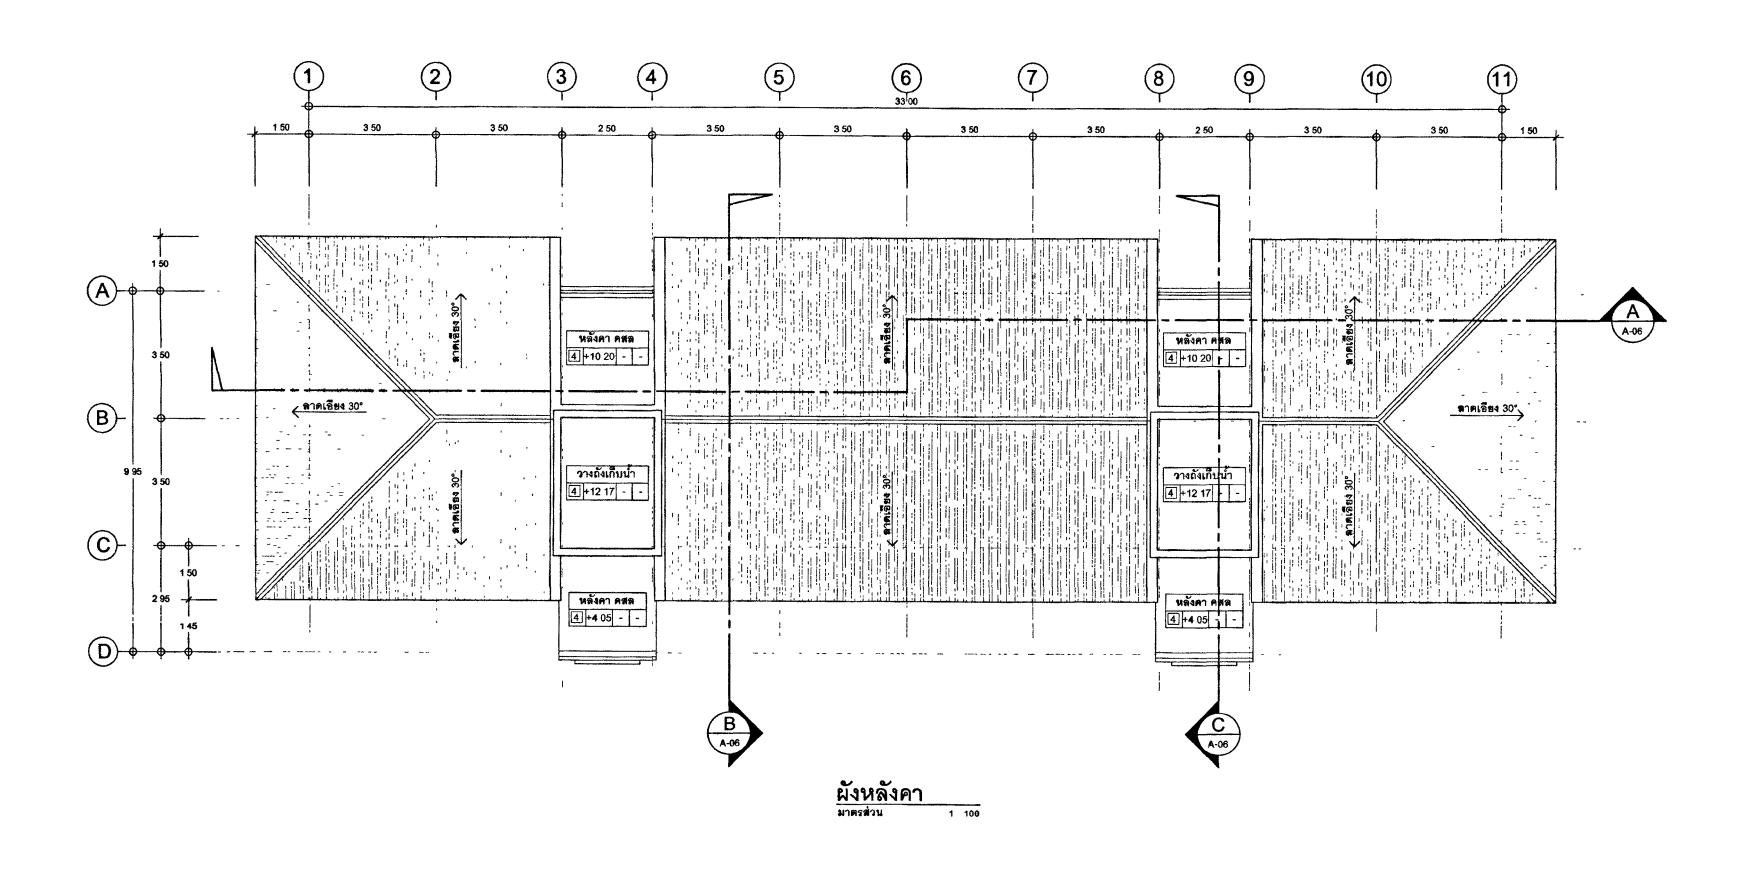

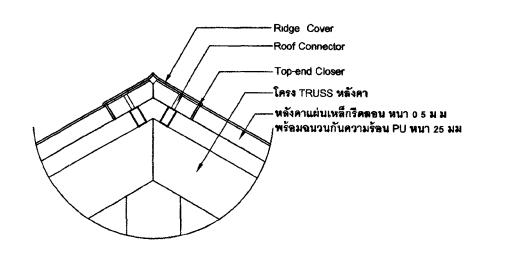

แบบขยายครอบสันหลังคา มาตราส่วน

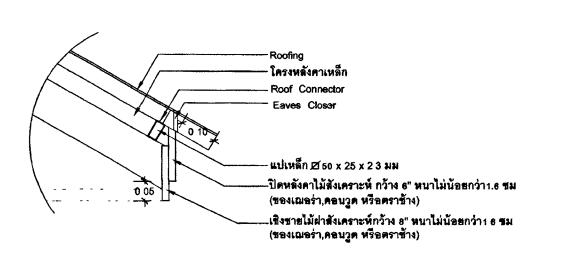

แบบชยายชายคา มาตราส่วน 1:10



โครงการ . อาคารชุดพักอาศัยข้าราชการ 18 หน่วย

( นายประสาร มหาลีศระกูล ) รลงปลัดกระทรวงฮุติธรรม ปฏิบัติราชการแทนปลัดกระทรวงฮุติธรรม

กองออกแบบและก่อสร้าง สำนักงานปลัดกระทรวง กระทรวงยุติธรรม

ผู้อำนวยการ

นายกิจอวัช ตั้งบุญธินา

างโบบริ

หัวหน้ากลุ่มงานสถาบัตยกรรม ь

นายพิสิษฐ์ โชติยศพงศ์

หัวหน้ากลุ่มงานวิศวกรรม นายอาร์อัซมีส์ คุลฮาสัตส์

สถาปนิก

S. Naruema นางสาวนฤม<del>ล</del> สิทธิวนิช

วิศวกรโยธา

นาธอาร์อัชมีฮ์ คุลฮาลัตธ์ นายสฤษดิ์ชัย ทองสัมฤทธิ์ นายพงษ์นรินทร์ จงรักษ์ถาวร

นายทรงศิลป์ เจริญวัฒนาโรจน์

วิศวกรไฟฟ้า นายภัคพสิษฐ์ โสสกุลวัฒนา

นายสุทธิพงษ์ สิ้มกิตติอาภา

วิศวกรเครื่องกล นายยะโกบ พันทอง

นายชวลิต มณีรัตน์ วิศวกรสิ่งแวคล้อม

นายอาร์อัชมีย์ คุณยาสัตย์

ผังดัชนี

63-06-001 A-04 PRINT DATE 20/01/63


อาคารชุดพักอาศัยข้าราชการ 18 หน่วย

ผังหลังคา , แบบขยาย A ,


หมายเหตุ


 แบบรูปราชการทั้งหมดนี้ เป็นกรรมสิทธ์ของกระทรวงยุติธรรม ห้ามทำการคัดขอกส่วนใดส่วนหนึ่ง หรือทั้งหมด โดยไม่ได้รับ อนุญาดจากกระทรวงยุติธรรมเป็นลายลักษณ์อักษร 2 ให้ใช้ค่าตัวเลขที่กำหนดในแบบเท่านั้น ห้ามวัดจากแบบ




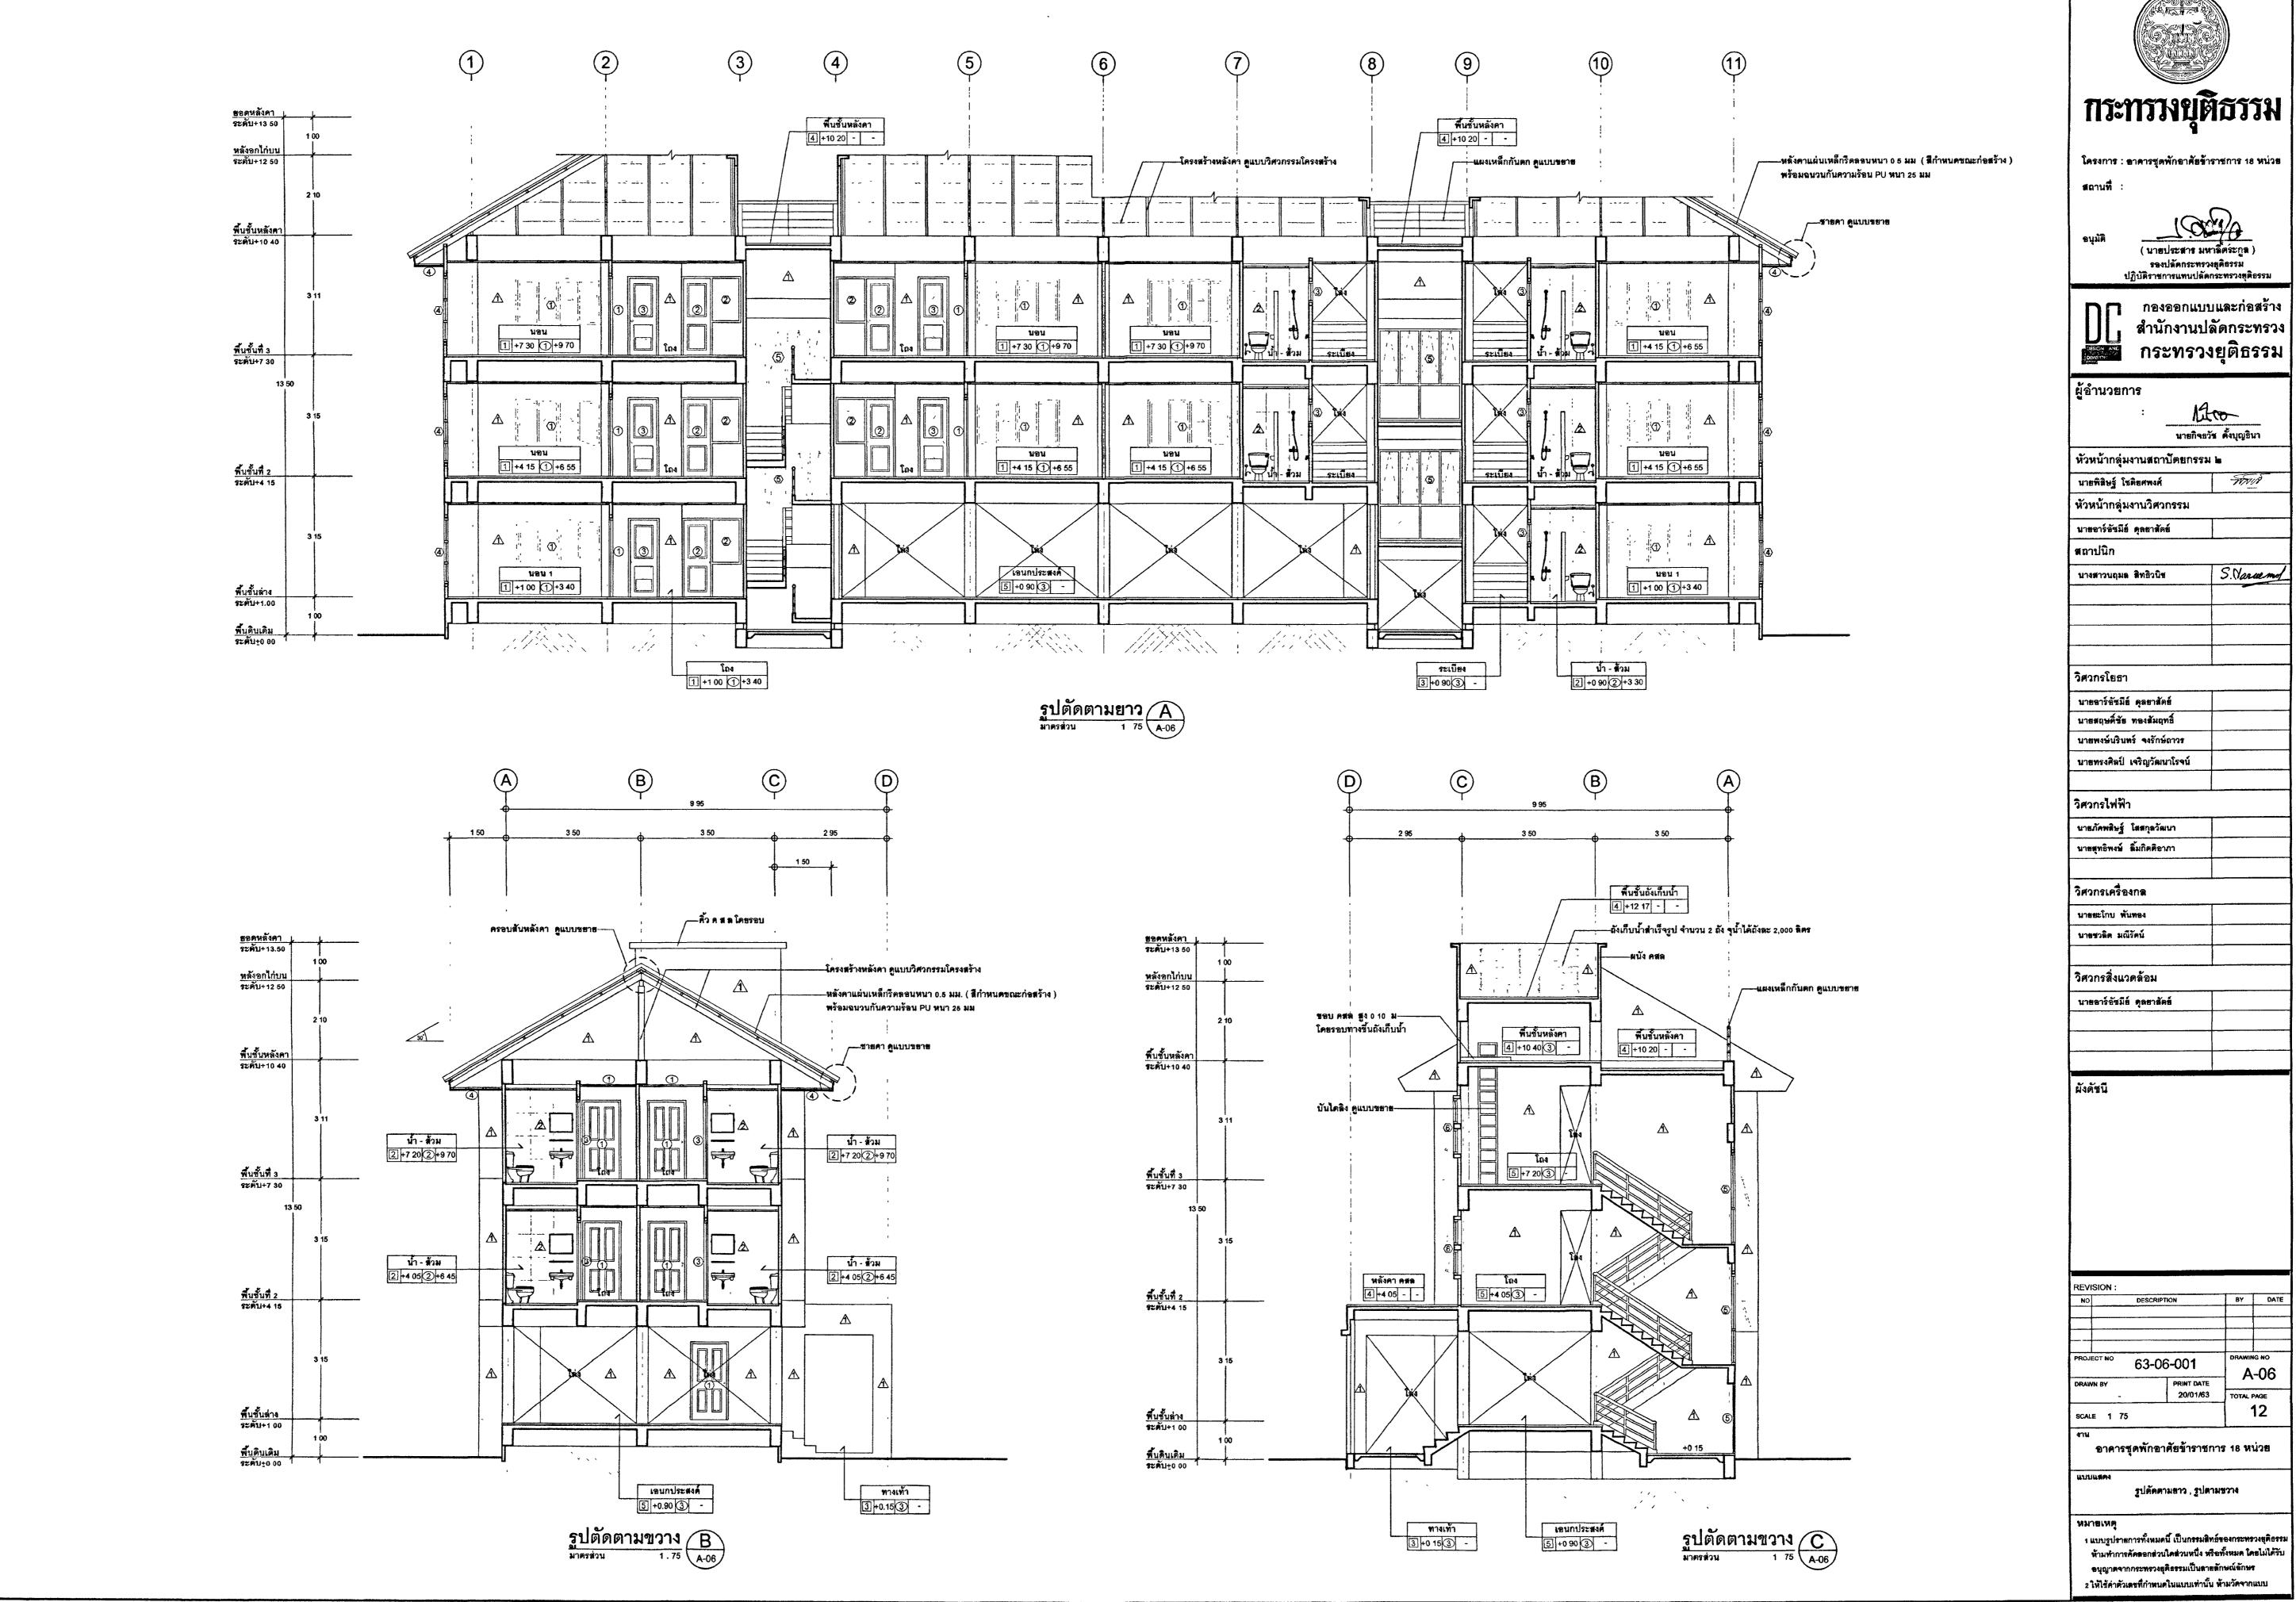




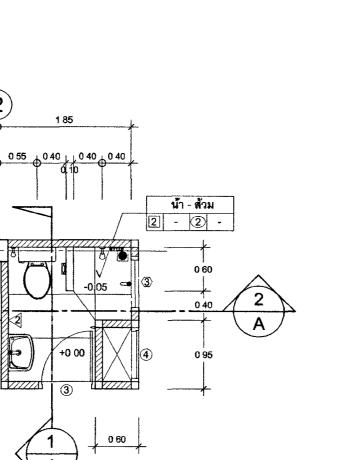

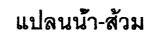


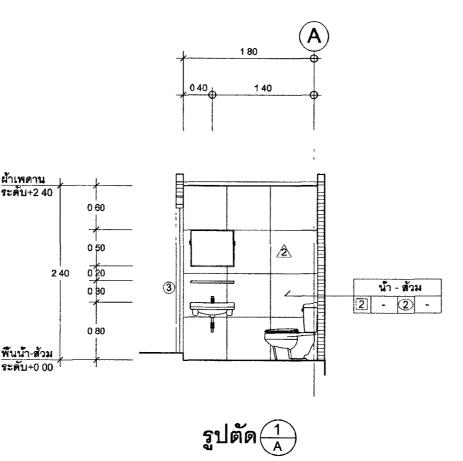

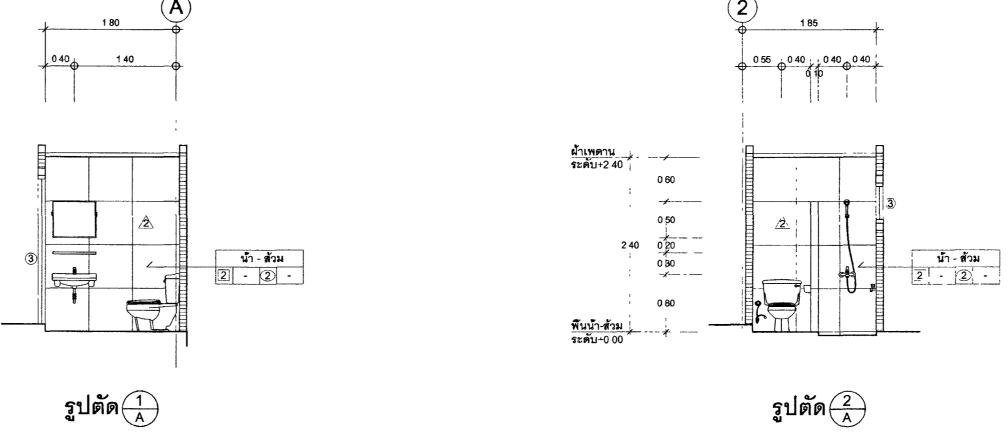



·		<del></del>		ายการสุขภิณฑ				
สัญลักษณ์	รายการ	តី	จำเวน	หมายเหตุ	SANA	MARVEL	сотто	KARAT/ENGLEFIEL
A	ใกลุขภัณฑ์นั่งราบ 2 ขึ้น	สีขาว	18	Worldward Guarquings Flush tank har stop valve Adlya	SA5002	MCM0094	C12247	K-22945X-S-WK
<b>B</b>	อ่างล่างหน้าแขวนผนัง	ดีขาว	18	พรอมสะดืออางและอุปกรณ์ครบชุด	SA092	MC223	C00050	K-45355X-1-WK
	- สะดีออางล้างหน้า	สิโครเมียม	18	-	SC311	W-002	CT662(HM)	K-11680X-CP
	- สายน้ำคือแตนเฉลดัก	สีสแทบเลส	18	-	SC416L16P	MF-16"	Z402(HM)	K-1148939
	<ul> <li>ท่อน้ำทึ่งสนตนเลส</li> </ul>	สีสมาเผส	18	-	SC230	₩-029	Z402(HM)	K-16953X-CP
	<ul> <li>- วล่าบิด-บิดทางเดียว</li> </ul>	สีสมานเลส	18	-	SC-708	L002	CT179(HM)	K-45528X-CP
©	ก็อกเคียว ช่างล้างหน้า	สีโครเมี่ยม	18	-	AE-103D	ML-82954-54A	CT167D(HM)	K-77150X-4CD-CP
(D)	ฝึกบัวอาบน้ำสายอ่อนปรับระดับได้	สีสมานเลส	18	พรอมอุปกรณ์ครบชุด	AE-H6	ML-H02	Z71V(HM)	K-24004X-CP
Œ	ก็ <del>อ</del> กเบื่อ- บืดสำหรับผึกบัวสาย <del>อ่อ</del> น	สีใครเมี่ยม	18	-	AE-406D	ML-9101-18A	сотто	KARAT/ENGLEFIELD
F	สายฉีดชำระสาย <del>อ่อ</del> น (S) (HM)	-	18	พรอมขอแถวนและอุปกรณ์ครบชุด	SC-713	ML-1075C	CT9902#SA(HM)	K-76252X-CP
	วาล่าเปิด-ปิด เข้า 1 ออก 2	สีสเบานเลส	18	-	SC-708	L-003	CT198(HM)	K-17218X-CP
G	ก็อกน้ำติดผนัง (ก็อกเลี้ย)	สิโครเมียม	18	ติดตั้งแนมเดียวกับผักบัวชำ≉ <b>ห</b> ้องละ 1 ชุด	AE-199D	ML-SS237	CT170C6(HM)	K-7288X-CP
(H)	ที่แขวนกระดาษข้าระเชรานิค (S)	สีขาว	18	-	SC7000	MCE003	C814	K17053X
1	ราวแขวนผ้าสำเร็จรูป	-	18	-	AE-ON#116	MCE-001	CT0121(HM)	K-28845X-CP
J	ขอแขวนผ้าสำร็จรูป	สิโครเมียม	18	-	CT179(HM)	MS304-11	K-45528X-CP	K-28849X-CP
ĸ	ตะแกรงกันกลิ่นสแตนเลสสีเหลียม 4"	สิโครเมียม	18	ต่อกับท่อ PVC (เดิน)	MF 8081 S100	MD-517	CT69721P(HM)	K-5279X-CP
(L)	กระจานาหนา 6 มม ขนาด 0 90x0 60 ม	-	18	เจียรปริโดยรอบ ชนาด 1 1/2"	_	-	_	-
M	ขึ้นวางของดำเร็จรูป		18	-	_	-	_	-
หมายเหตุ	สุนกัณฑ์รวมอุปกรณ์ครบชุด ตามมาตรฐานของ     สำหรับการคิดตำนรแรกตากลาง )	SANA, MARVEL, KARAT,	/ Englefield, cot	ITO หรือ เพียบเท่า (การกำหนด รุ่น/ รหัส สุข	กัณฑ์ เพื่อเป็นแนวทางสำหรับการคิด	คำนวณราคากลาง เพื่อให้เป็นมาตรฐานและ	แนวทางเดียวกัน และการใช้สุ่ยภัณฑ์เม่ศ	รใช้รุ่นตำกว <sup>่า</sup> ที่กำหนดให้เป็นแนวทา
	2 กระกเขาหมา 6 มม. ขนาด 0 90x0.60 ม ให้	*						

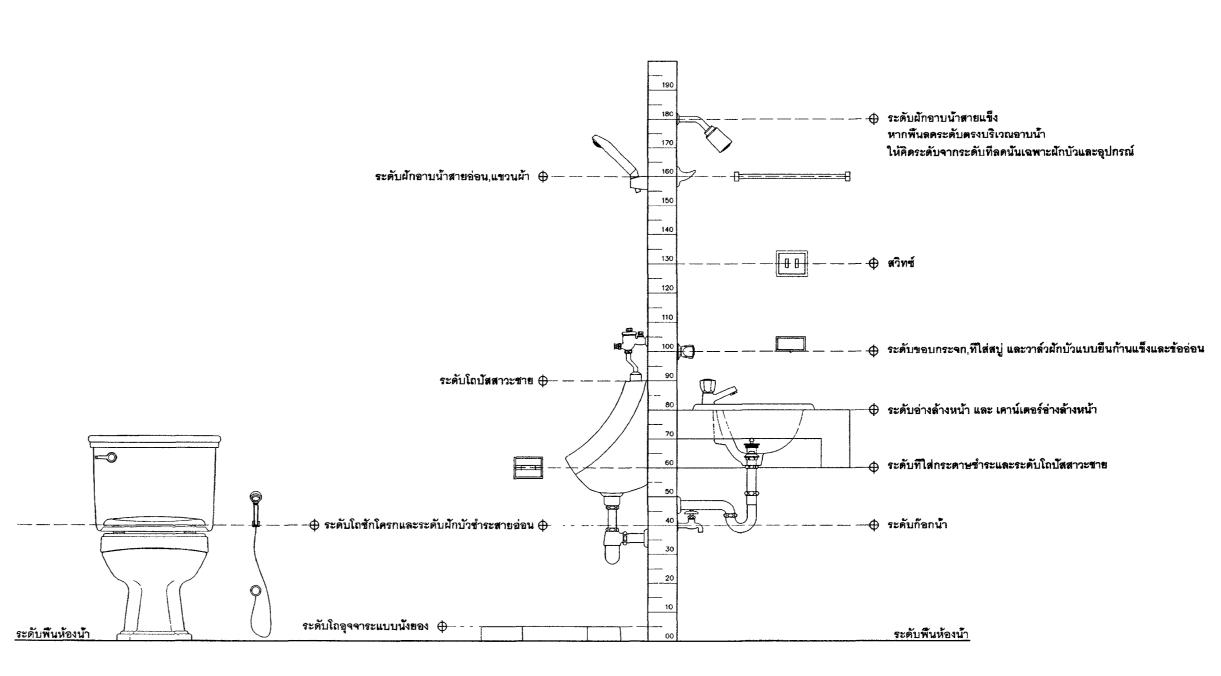

มาตราฐานการติดตั้งสุขภัณฑ์




โดรงการ : อาดารชุดพักอาศัยข้าราชการ 18 หน่วย

( นายประสาร มหาลีตระกูล ) รองปลัดกระทรวงยุติธรรม ปฏิบัติราชการแทนปลัดกระทรวงยุติธรรม

กองออก**แบบและก่อสร้าง** สำนักงานปลัดกระทรวง กระทรวงยุติธรรม

ผู้อำนวยการ	
· / /	10-
นายกิจภ	วัช ตั้งบุญธินา
หัวหน้ากลุ่มงานสถาปัตยกรรม	N he
นายพิสิษฐ์ โชติยศพงศ์	Fitzur
หัวหน้ากลุ่มงานวิศวกรรม	
นาธอาร์อัซมีล์ ดุลยาลัตล์	
สถาปนิก	
นางสาวนถุมต สิทธิวนิช	S. Nana
วิศวกรโยธา	
นายอาร์อัชมีย์ คุลยาสัตย์	
นายสฤษดิ์ชัย ทองสัมฤทธิ์	
นายพงษ์นรินทร์ จงรักษ์ถาวร	
นายทรงศิลป์ เจริญวัฒนาโรจน์	
วิศวกรไฟฟ้า	
บายภัคพติษฐ์ โสสกุตวัฒนา	
นายสุทธิพงษ์ ลิ้มกิตติลาภา	
วิศวกรเครื่องกล	<u> </u>
นายยะโกบ พันทอง	
นายชวลิต มณีรัตน์	
วิศวกรสิ่งแวดล้อม	
นายอาร์อัชมีย์ คุลยาสัตย์	

NO	DI	ESCRIPTION		BY
PROJ	ct no 6	3-06-0	01	DRAWING A
DRAW	N BY	1	O/01/63	TOTAL P
SCAL	1 50	I .		1
4าน	อาคารชุด	พักอาศัยร	ข้า <b>ราช</b> กา	าร 18 หน
ผมบ	uan:	ห้องน้ำ - ตัว	าม สาราง	เสขเก๊ณฑ์

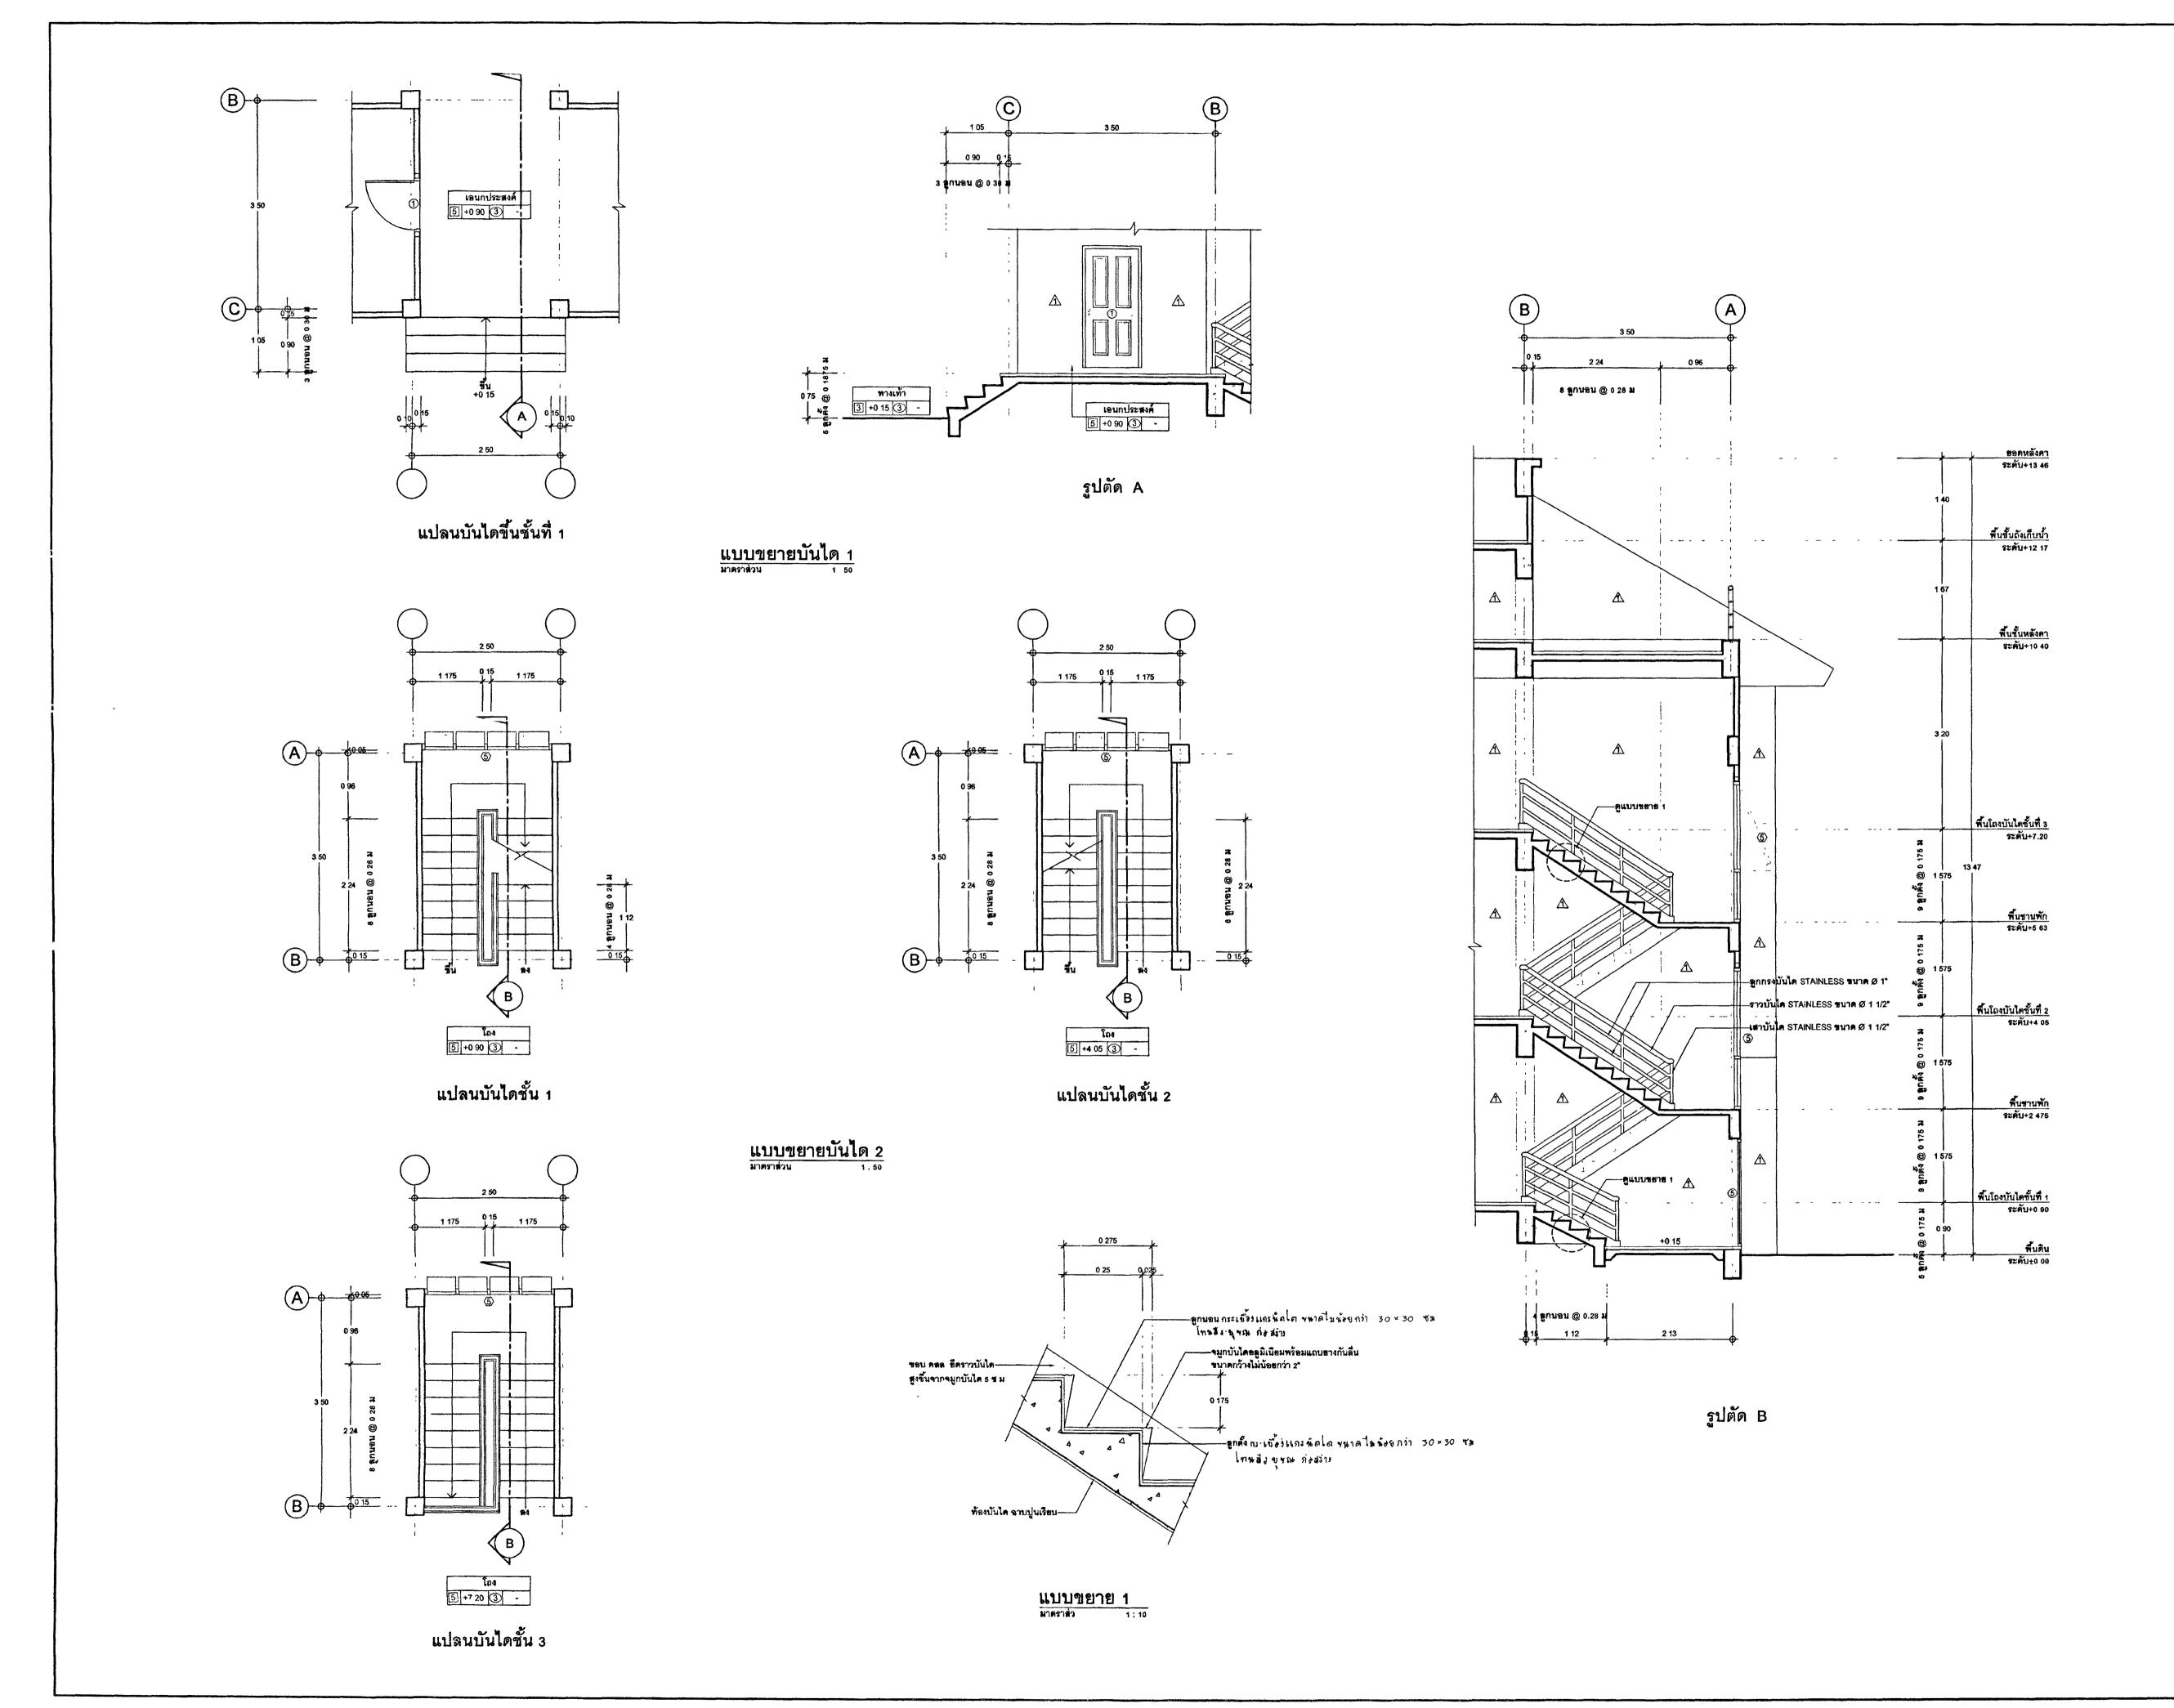



# กระทรวงยุติธรรม

โครงการ : อาคารชุดพักอาศัยข้าราชการ +8 หน่วย

: (นายประสาร มหาลีต์ระกูล ) รองปลัดกระทรวงยุติธรรม ปฏิบัติราชการแทนปลัดกระทรวงยุติธรรม


กองออกแบบและก่อสร้าง สำนักงานปลัดกระทรวง กระทรวงยุติธรรม


ผู้อำนวยการ	
M	<b>6</b>
***************************************	วัช ตั้งบุญธินา
หัวหน้ากลุ่มงานสถาปัตยกรรม	N ja
นายพิสิษฐ์ โชติยศพงศ์	-Fire
หัวหน้ากลุ่มงานวิศวกรรม	
นาชอาร์อัซมีย์ คุดชาสัตย์	
สถาปนิก	
นางสาวนฤมล สิทธิวนิช	S. Waras
วิศวกรโยธา	
นายอาร์อัชมีย์ คุลยาตัตย์	
นายสฤษดิ์ชัย ทองสัมฤทธิ์	
นายพงษ์นรินทร์ จงรักษ์ถาวร	
นายทรงศิลป์ เจริญวัฒนาโรจน์	
วิศวกรไฟฟ้า	
นายภัคพสิษฐ์ โสสกุลวัฒนา	
นายสุทธิพงษ์ ลิ้มกิตติอาภา	
วิศวกรเครื่องกล	
นายยะโกบ พันทอง	
นายชวติด มณีรัตน์	
วิศวกรสิ่งแวคล้อม	
นายอาร์อัชมีย์ คุลยาสัตธ์	
	<u> </u>


NO	DESCRIPTION	BY	DATE
PROJECT NO (	63-06-001	DRAWIN	16 NO -08
DRAWN BY	PRINT DATE 20/01/63	TOTAL	
SCALE 1 50		] '	12
41น กาคารสด	พักอาศัยข้าราชกา	S 18 W	บ่าย

ขอาสบันได 1 , 2


 นบบรูปรายการทั้งหมดนี้ เป็นกรรมสิทธ์ของกระทรวงฮุดิธรรม ห้ามทำการคัดธอกส่วนใดส่วนหนึ่ง หรือทั้งหมด โดยไม่ได้รับ **ธบุญาตจากกระทรวงยุติธรรมเป็นลายลักษณ์ลักษร** 2 ให้ใช้ค่าตัวเลขที่กำหนดในแบบเท่านั้น ห้ามวัดจากแบบ

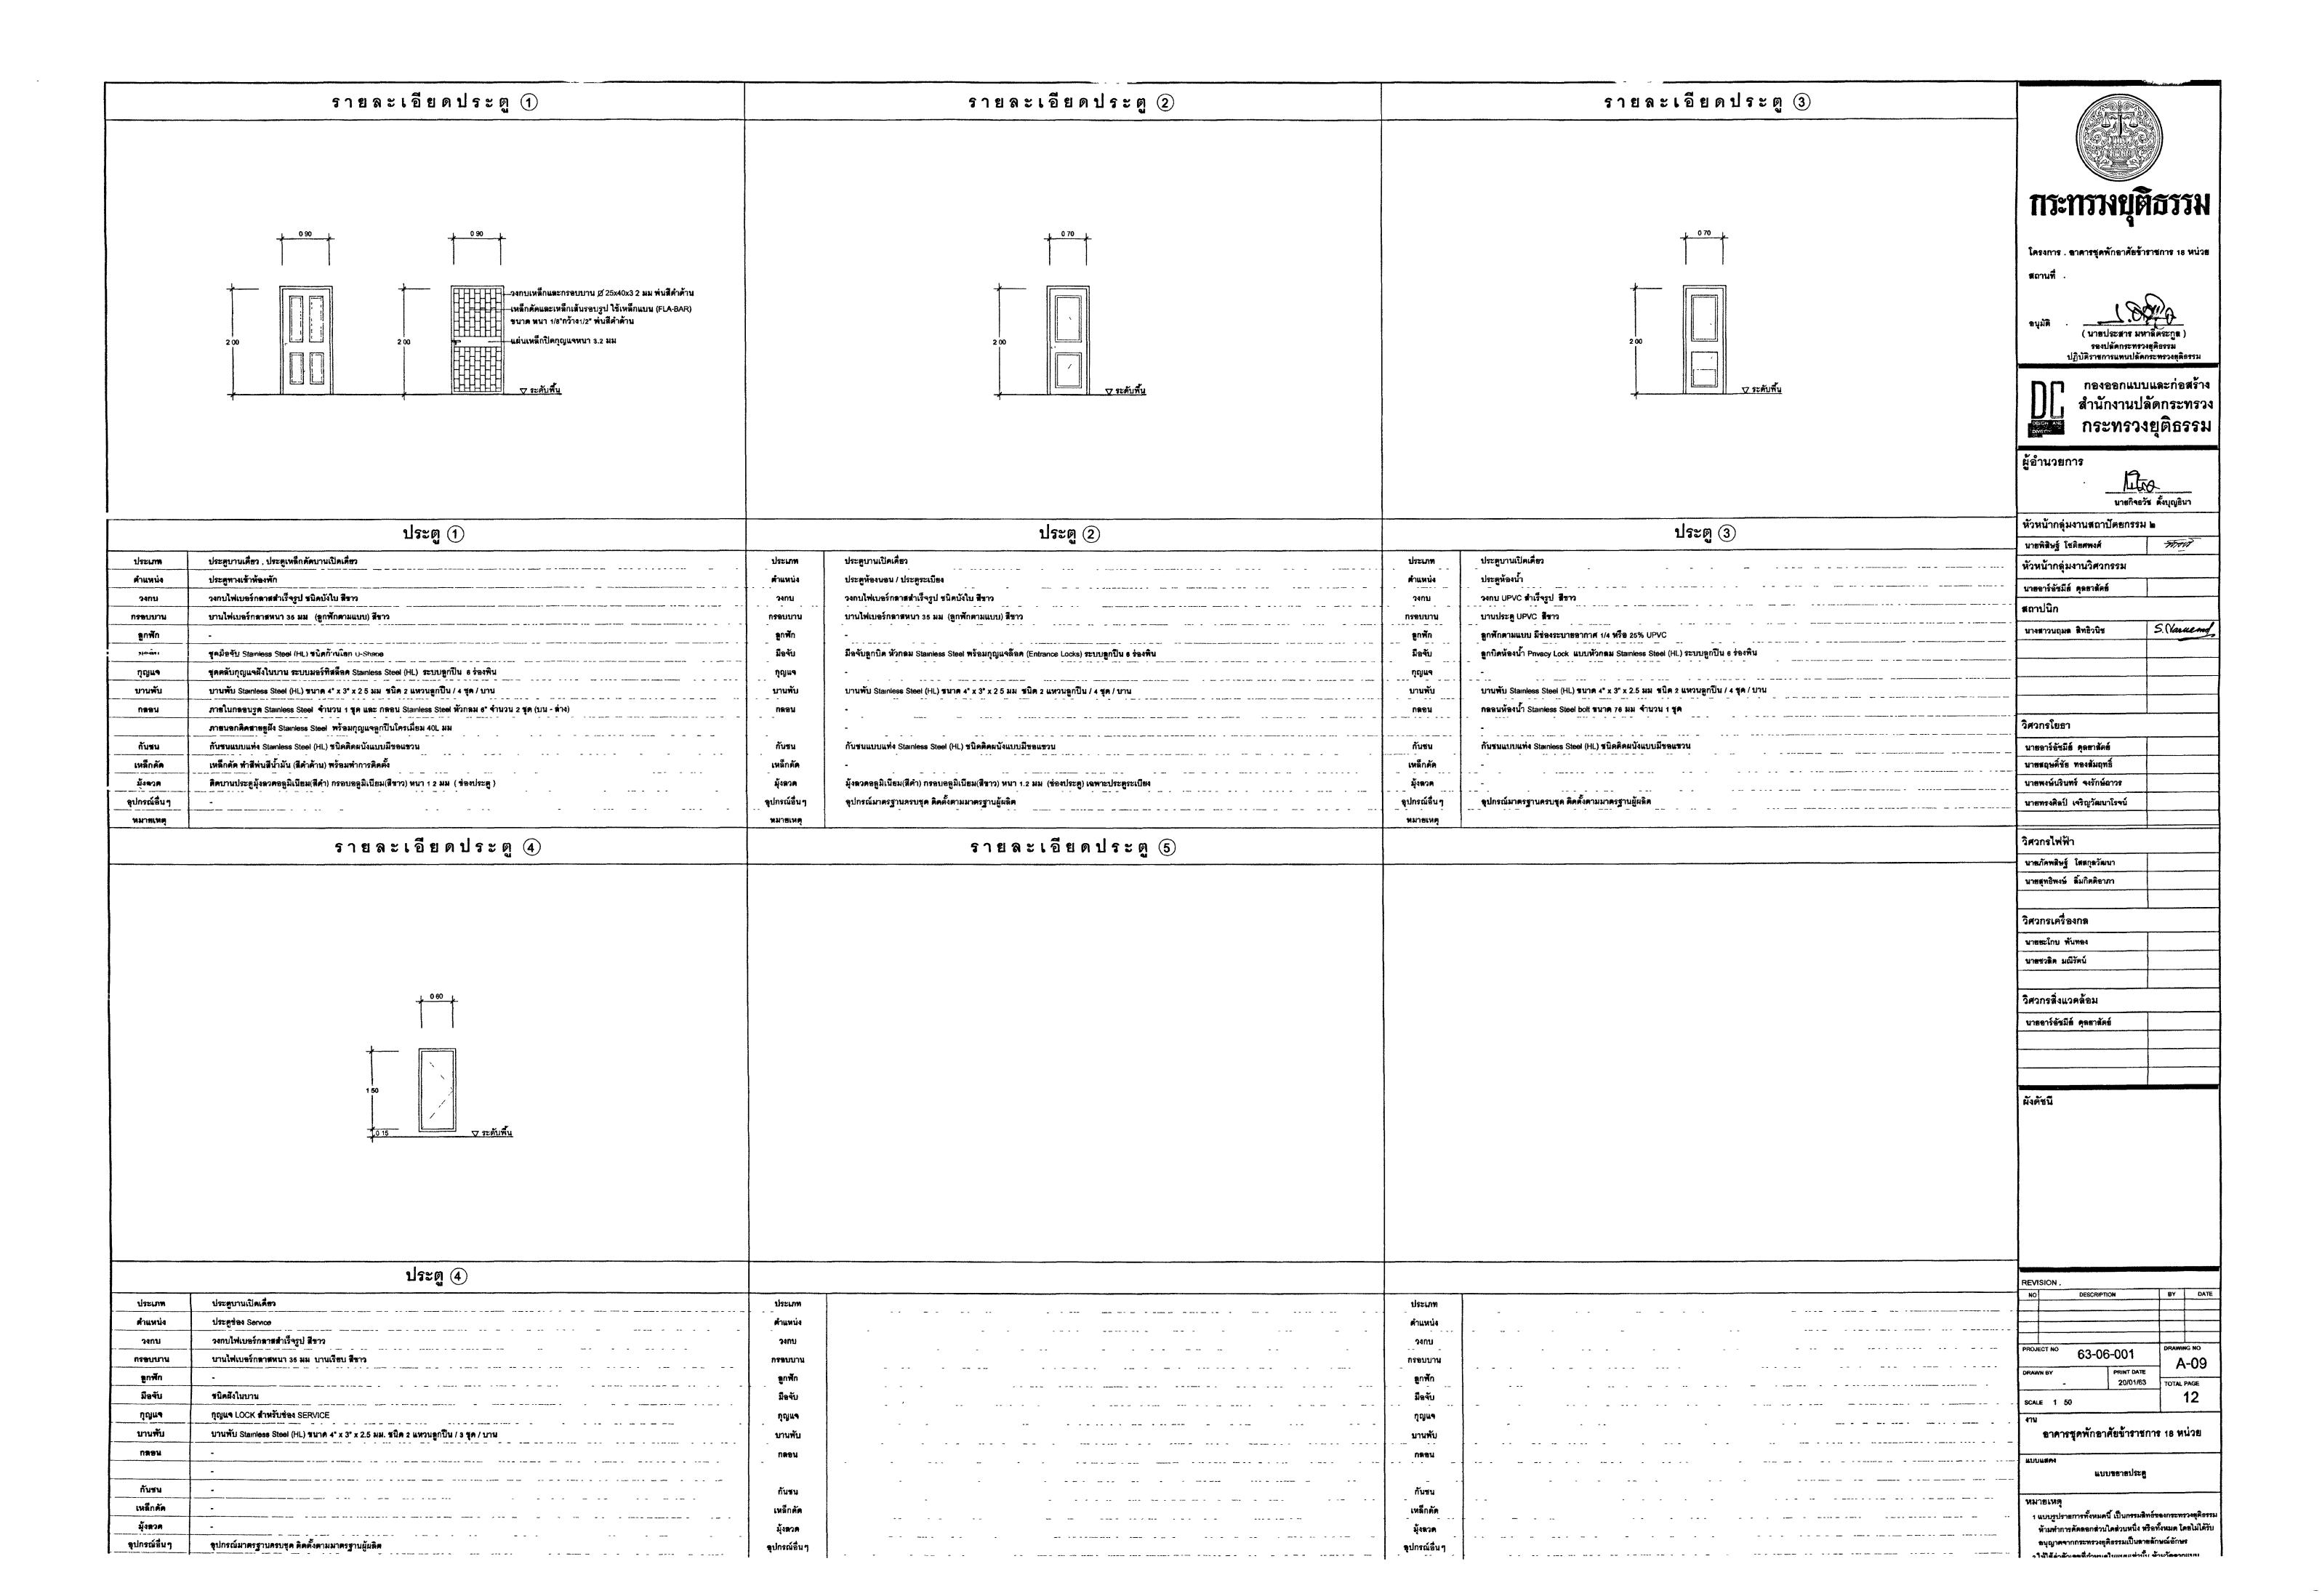

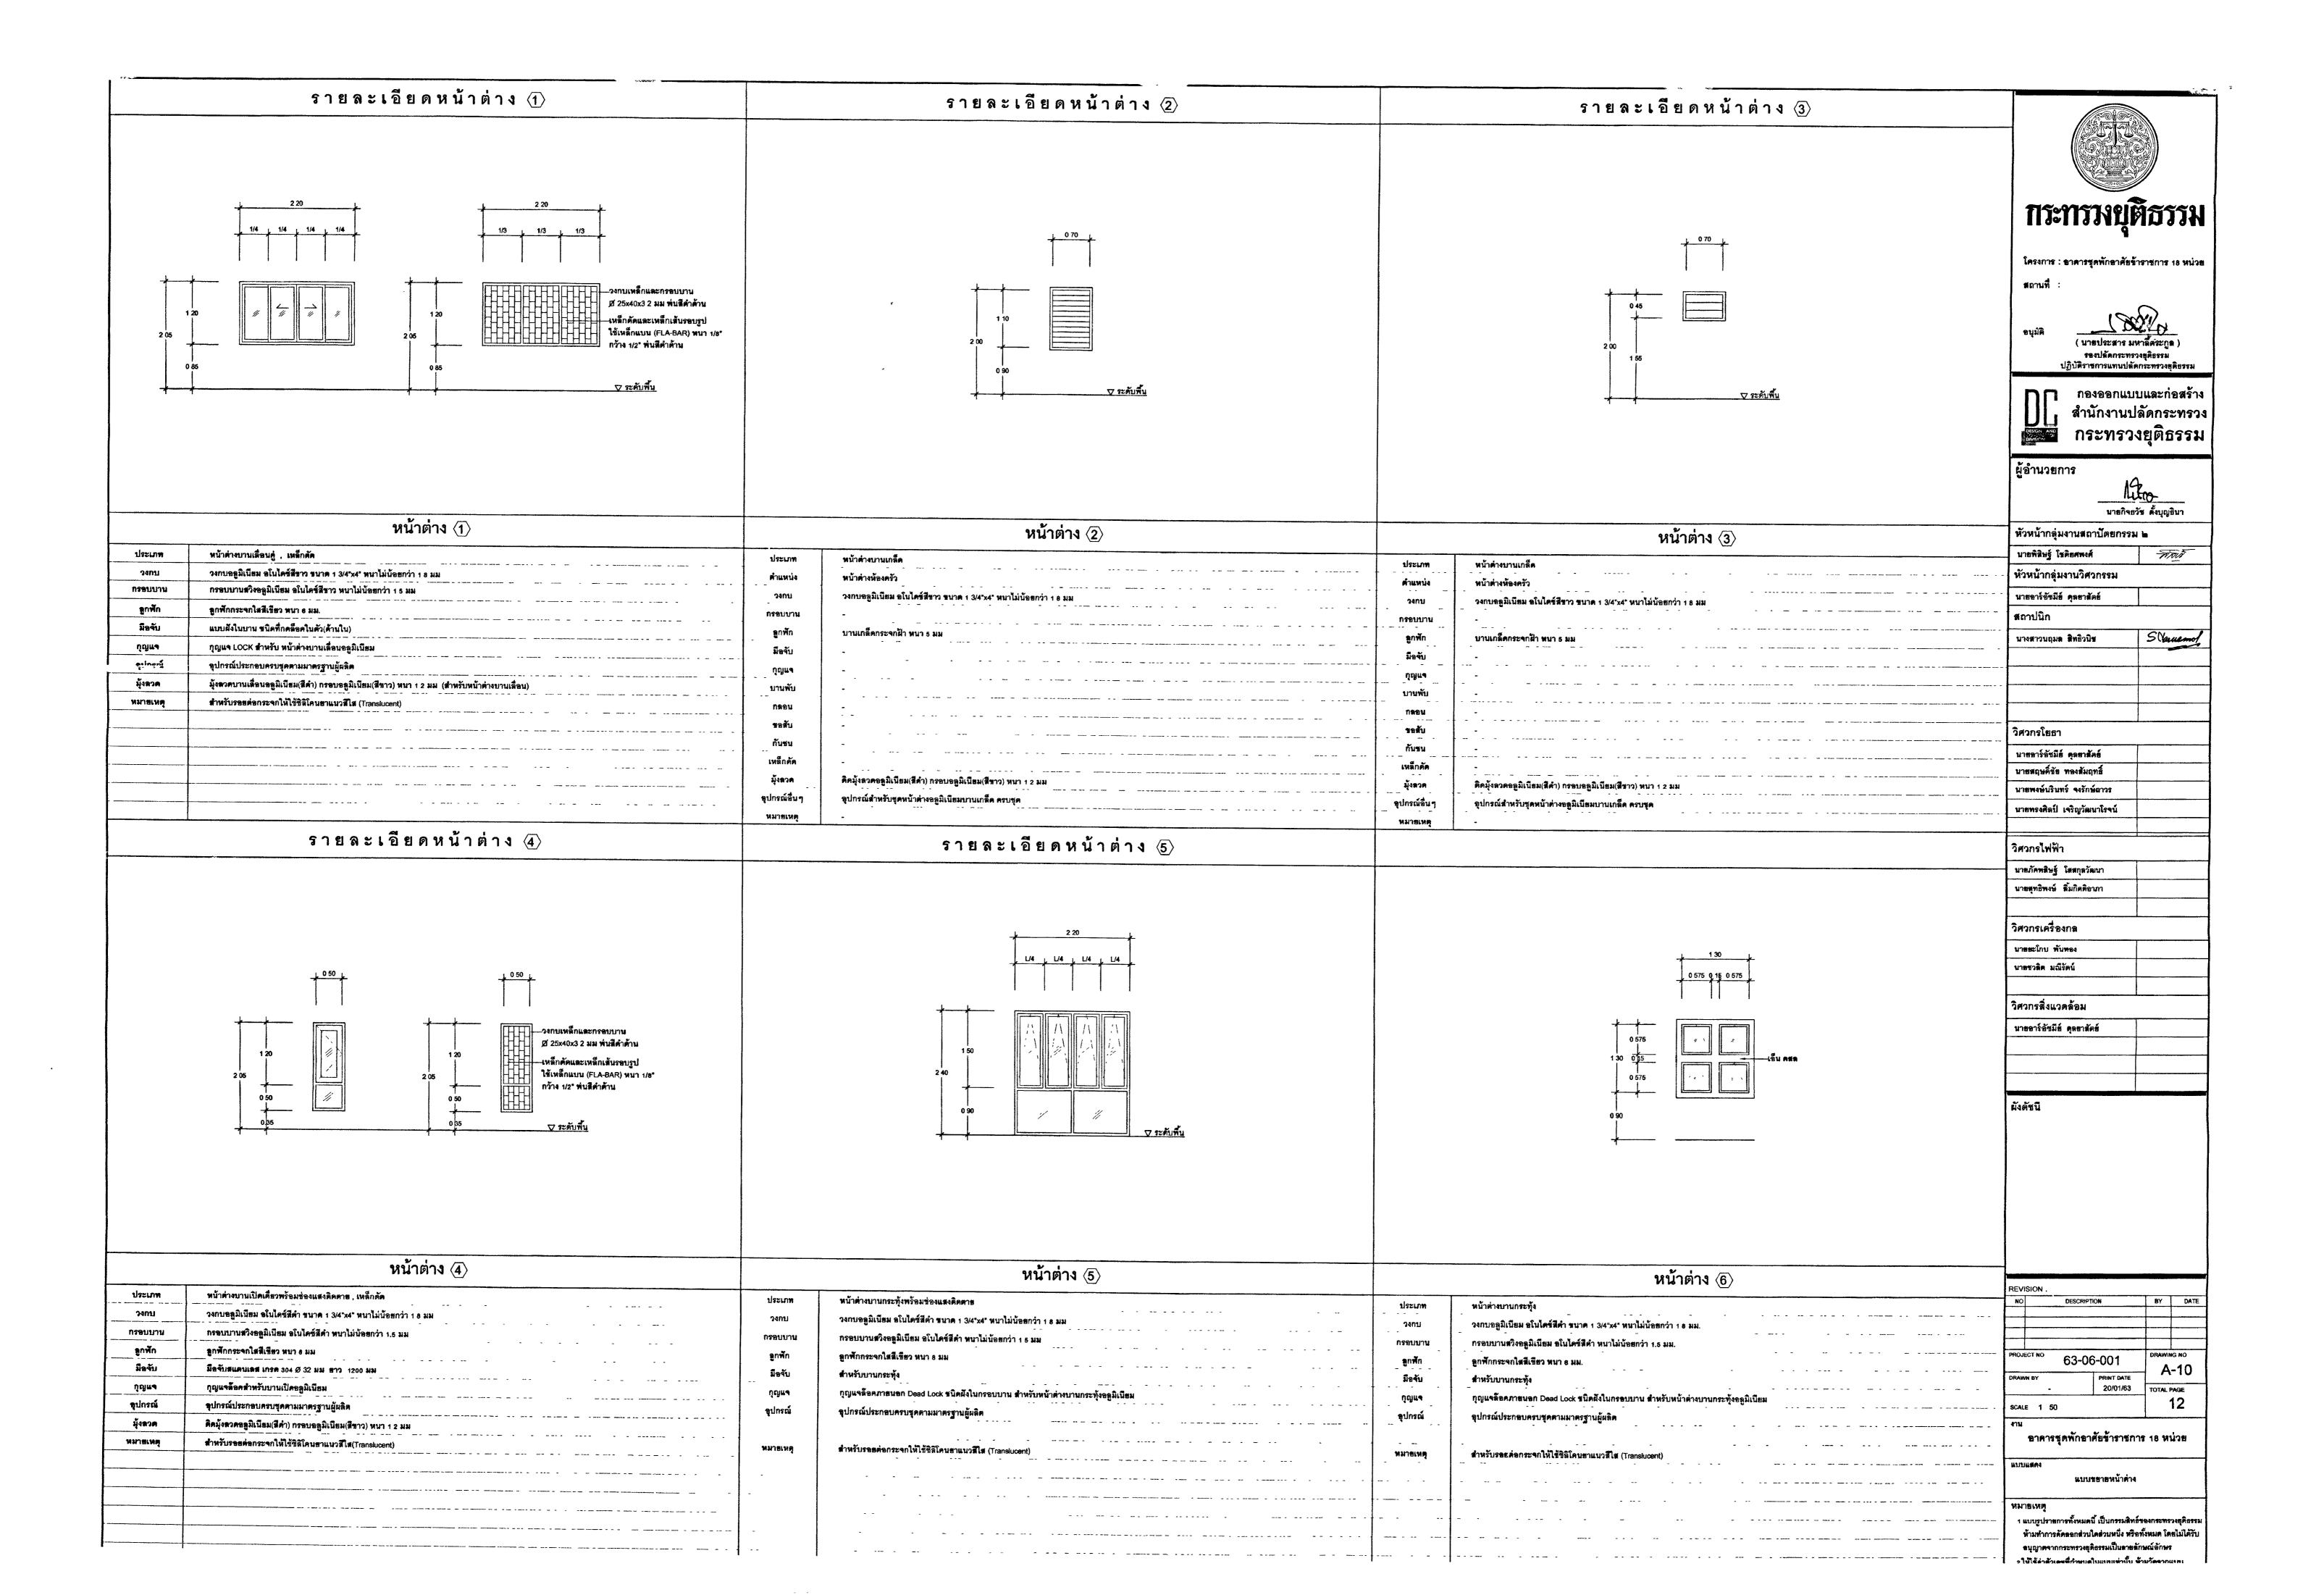


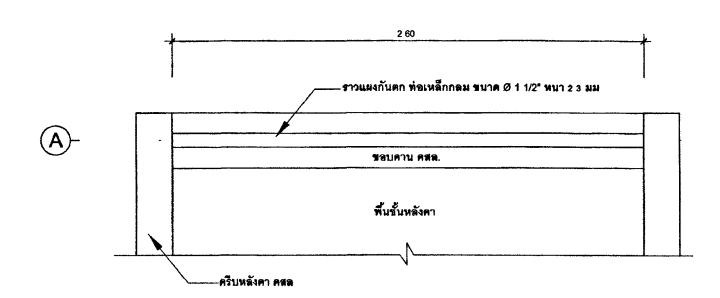

แปลนแผงกันตก

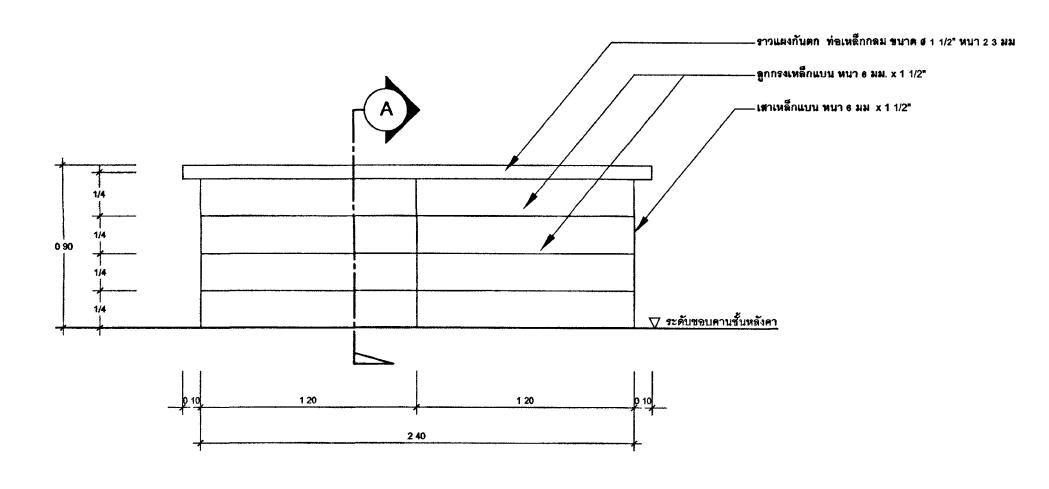


รูปด้านหน้า

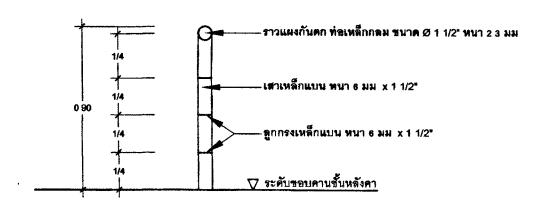


รูปตัด A

แบบขยายแผงกันตก ชั้นหลังคา

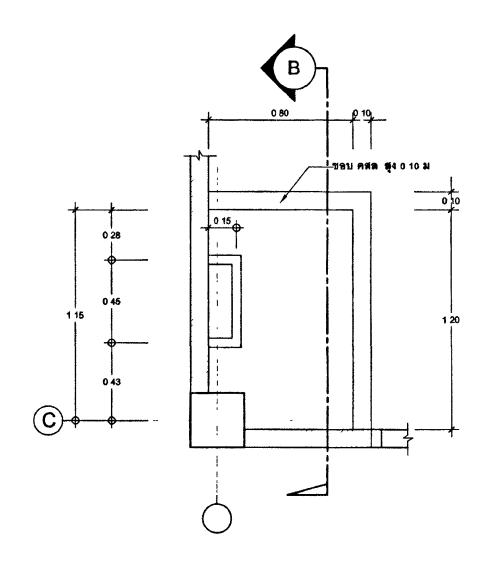

แปลนบันไดลิงและทางขึ้นหลังคา

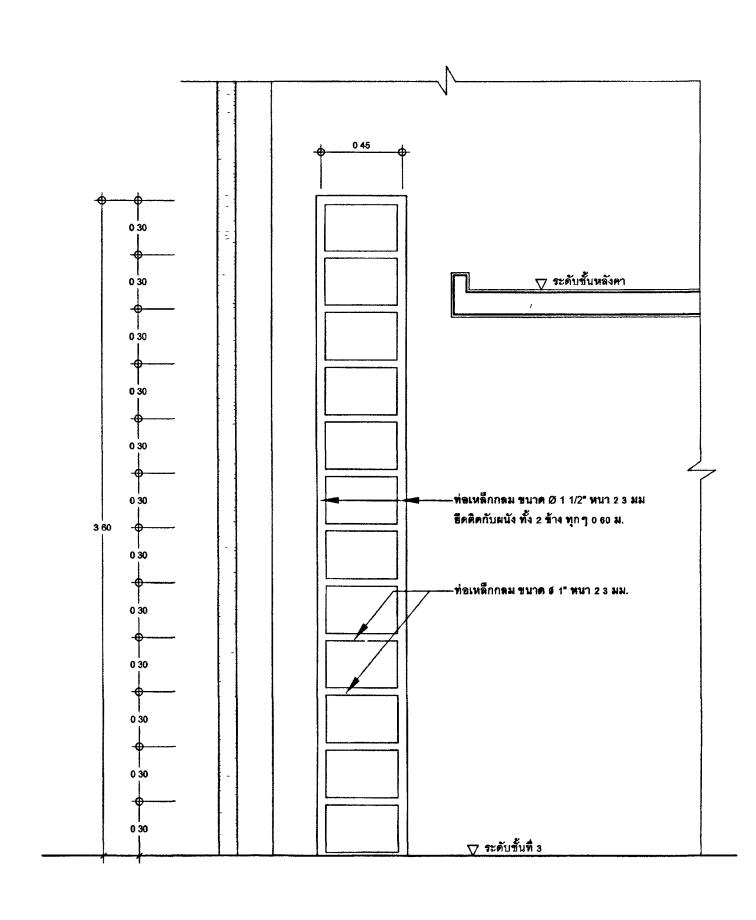

รูปตัด B

แบบขยายบันไดลิง



โดรงการ : ชาดารชุดพักฉาศัยข้าราชการ 18 หน่วย สถานที่

( นายประสาร มหาฉีตระกูล ) รองปลัดกระทรวงฮุติธรรม ปฏิบัติราชการแทนปลัดกระทรวงฮุติธรรม



กองออกแบบและกอลราง สำนักงานปลัดกระทรวง กระทรวงยุติธรรม

DIVIS CV	1	1 0	<b>ا</b> ت	•
ผู้อำนวยก	าาร			

นายกิจอวัช ตั้งบุญธินา

S. Varuem

### หัวหน้ากลุ่มงานสถาปัตยกรรม ь นายพิสิษฐ์ โชติสศพงศ์ निरंगी หัวหน้ากลุ่มงานวิศวกรรม นายอาร์อัชมีย์ คุดยาสัตย์

นางสาวนฤมล สิทธิวนิช

นายสฤษดิ์ชัย ทองสัมฤทธิ์ นายพงษ์นรินทร์ จงรักษ์กาวร	นายอาร์อัชมีย์ คุลยาสัตย์
นายพงษ์บรินทร์ จงรักษ์ถาวร	นายสฤษดิ์ชัย ทองสัมฤทธิ์
	นายพงษ์บริบทร์ จงรักษ์ถาวร

วิศวกรโยธา

นายทรงศิลป์ เจริญวัฒนาโรจน์ วิศวกรไฟฟ้า

นายภัคพสิษฐ์ โสสกุลวัฒนา

# นายสุทธิพงษ์ ลิ้มกิตติอาภา

วิศวกรเครื่องกล นายยะโกษ พันทอง นายชวติด มณีรัตน์


### วิศวกรสิ่งแวดล้อม นายอาร์อัชมีย์ คุลยาสัตย์


# ผังดัชนี

63-06-001 A-11 PRINT DATE 20/01/63 SCALE 1.20 อาศารชุดพักอาศัยข้าราชการ 18 หน่วย

แบบชอาธด่างๆ

 นบบรูปรายการทั้งหมดนี้ เป็นกรรมสิทธ์ของกระพรวงยุติธรรม ห้ามทำการคัดลอกส่วนใดส่วนหนึ่ง หรือทั้งหมด โดยไม่ได้รับ อบุญาตจากกระพรวงธุติธรรมเป็นลายลักษณ์อักษร
 ให้ใช้ค่าตัวเลขที่กำหนดในแบบเท่านั้น ห้ามวัดจากแบบ

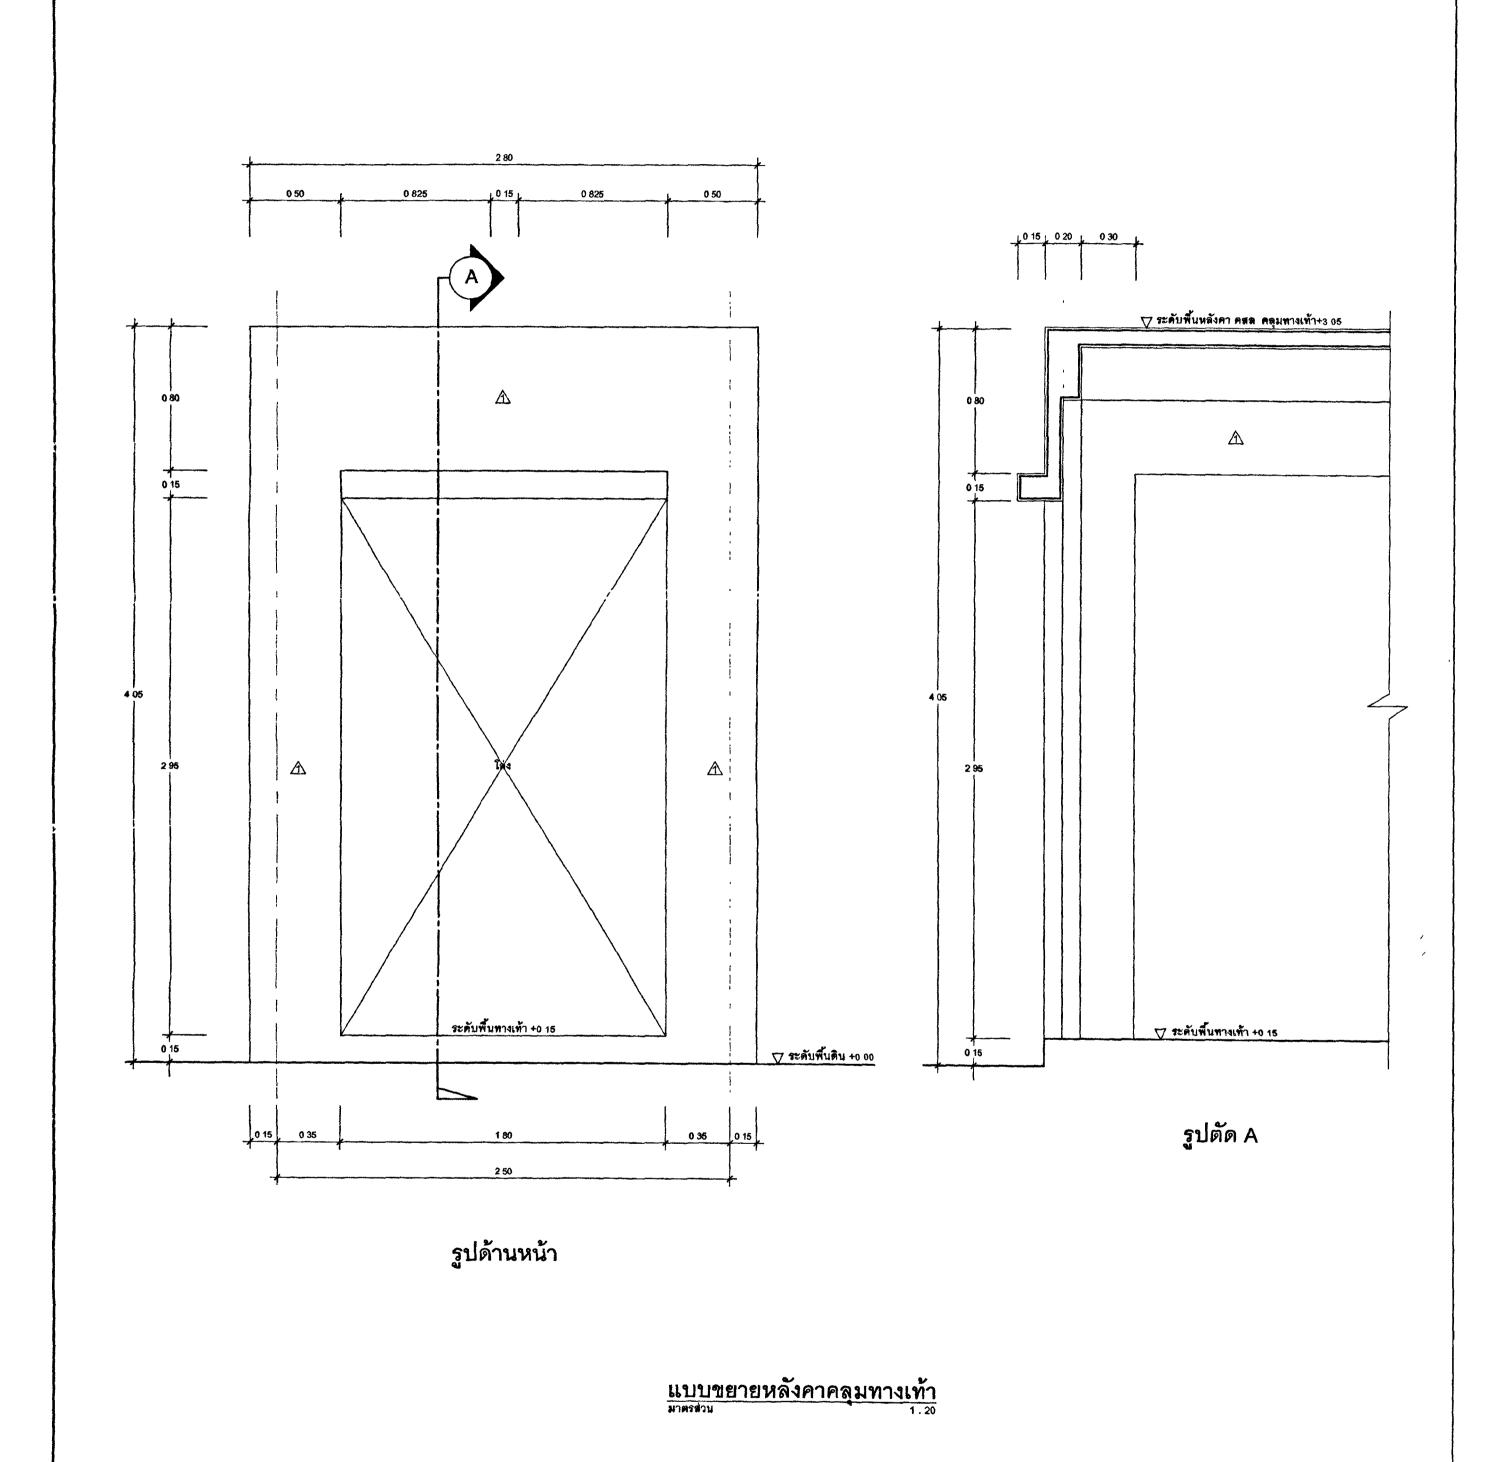

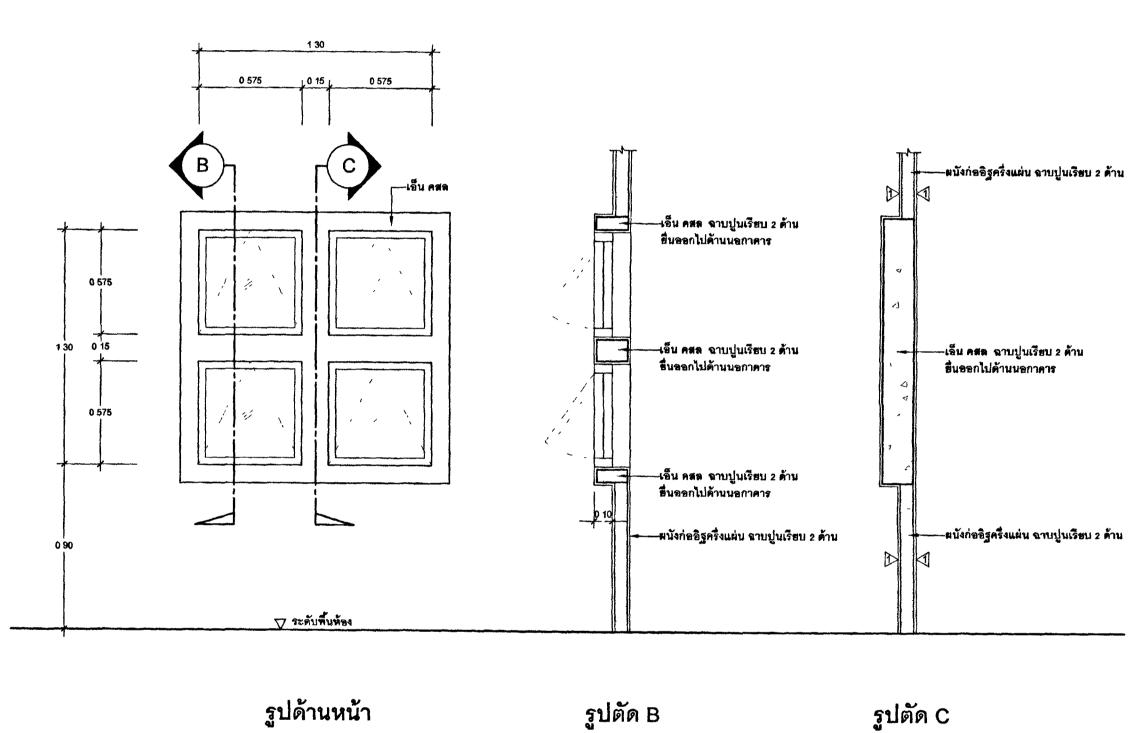

ขยายช่องหน้าต่างด้านหน้าอาคาร <u>(6)</u>



โครงการ : ขาดารชุดพักษาดัยข้าราชการ 18 หน่วย

( นายประสาร มหาติตระกูล ) รองปลัดกระทรวงชุติธรรม ปฏิบัติราชการแทนปลัดกระทรวงชุติธรรม

🔲 🧻 กองออกแบบและก่อสร้าง สำนักงานปลัดกระทรวง ปุ สำนักงานปลัดกระทรวง กระทรวงยุติธรรม

ผู้อำนวยการ

นายกิจอวัช ตั้งบุญธินา

หัวหน้ากลุ่มงานสถาปัตยกรรม 🖢 นายพิสิษฐ์ โชติยศพงศ์ หัวหน้ากลุ่มงานวิศวกรรม นายอาร์อัชมีฮ์ คุลยาลัต**ธ์** สถาปนิก นางสาวนฤมต สิทธิวนิช 5 Varaema วิศวกรโยธา นายอาร์อัชมีย์ คุลยาสัตย์ นายสฤษดิ์ชัย ทองสัมฤทธิ์ นายพงษ์นรินทร์ จงรักษ์ถาวร นายทรงศิลป์ เจริญวัฒนาโรจน์ วิศวกรไฟฟ้า นายภัคพสิษฐ์ โสสกุลวัฒนา นาะสุทธิพงษ์ ลิ้มกิตติอาภา วิศวกรเครื่องกล นายยะโกบ พัน<del>ทอ</del>ง

นายชวติด มณีรัตน์

วิศวกรสิ่งแวดล้อม


นายอาร์อัชมีย์ คุลยาสัตย์


REVISION . 63-06-001 PRINT DATE 20/01/63 12

อาคารชุดพักอาศัยข้าราชการ 18 หน่วย

แบบขอายด้าง ๆ

ร แบบรูปรายการทั้งหมดนี้ เป็นกรรมสิทธ์ของกระทรวงยุติสรรม ห้ามทำการคัดขอกส่วนใดส่วนหนึ่ง ที่รือทั้งหมด โดยไม่ได้รับ ขบุญาตจากกระทรวงยุติธรรมเป็นลายลักษณ์อักษร 2 ให้ใช้ค่าตัวเลขที่กำหนดในแบบเท่านั้น ห้ามวัดจากแบบ

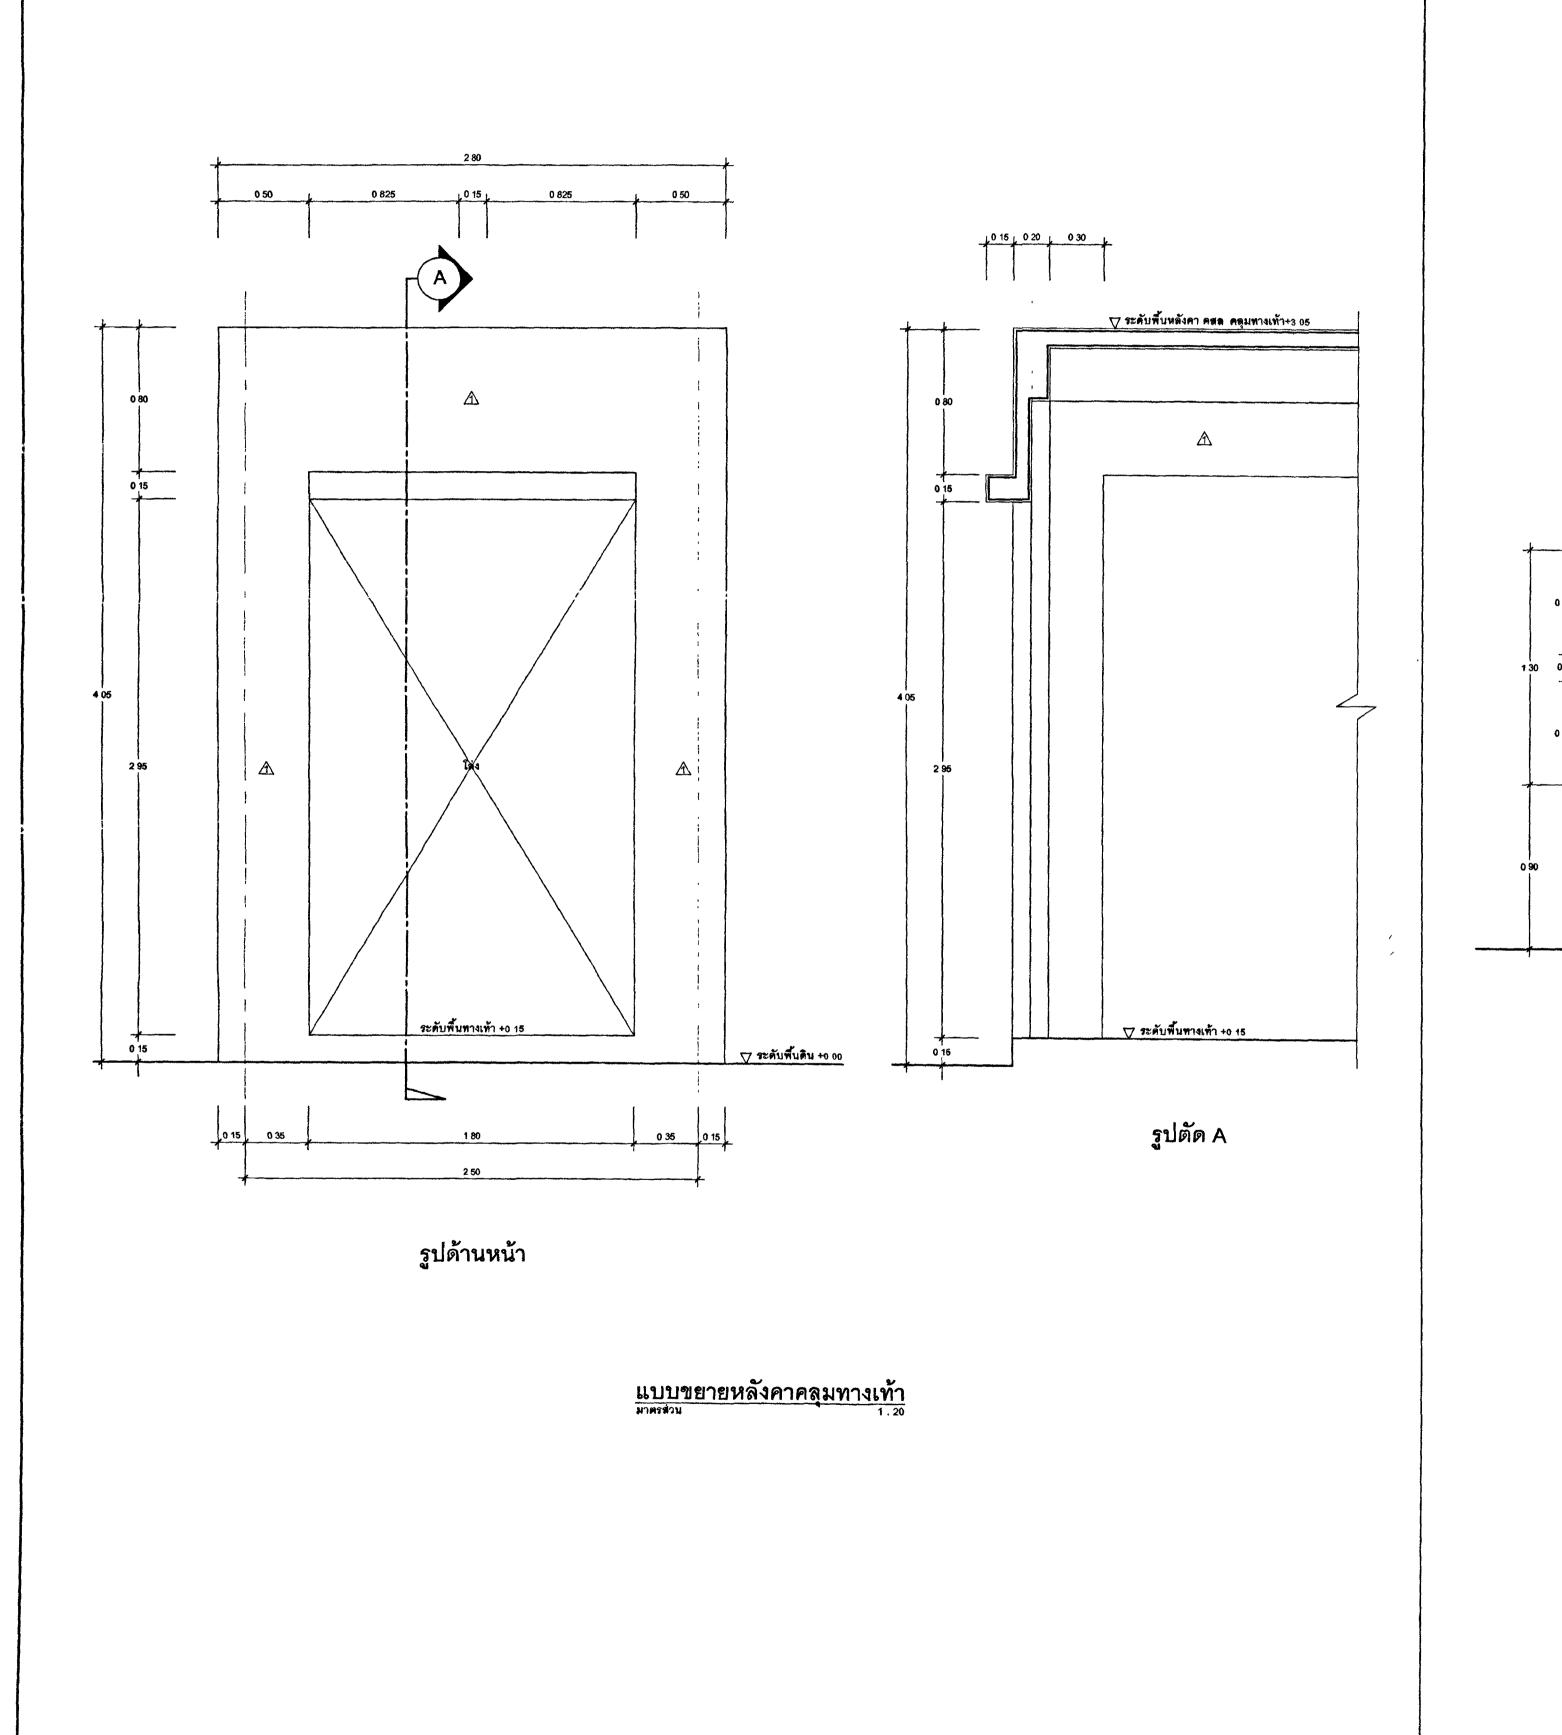

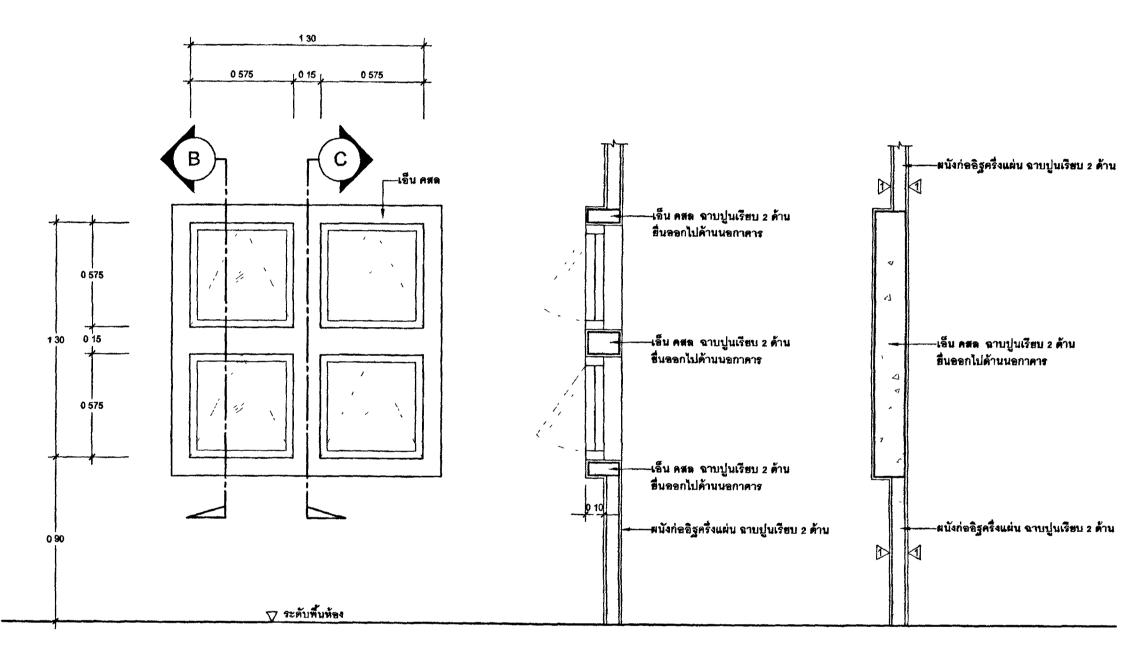

ขยายช่องหน้าต่างด้านหน้าอาคาร <u>(6)</u>

รูปตัด B

รูปตัด C

รูปด้านหน้า



โครงการ : อาดารชุดพักอาศัยข้าราชการ 18 หน่วย

( นายประสาร มหาดีตระกูล ) รองปลัดกระทรวงยุติธรรม ปฏิบัติราชการแทนปลัดกระทรวงยุติธรรม

🔲 🦳 กองออกแบบและก่อสร้าง สำนักงานปลัดกระทรวง ไม่ สานกงานปลดกระทรวง กระทรวงยุติธรรม

ผู้อั	ำนว	81	าร

นายกิจถวัช ตั้งบุญธินา

หัวหน้ากลุ่มงานสถาปัตยกรรม 🖢

นายพิสิษฐ์ โชติยศพงศ์ TVNV หัวหน้ากลุ่มงานวิศวกรรม

นายอาร์อัชมีย์ คุลยาศัตย์ สถาปนิก

นางสาวนฤมต สิทธิวนิช S. Warnema

วิศวกรโยธา นายอาร์อัชมีย์ คุลยาตัตย์

นายสฤษดิ์ชัย ทองสัมฤทธิ์ นายพงษ์นรินทร์ จงรักษ์ถาวร นายทรงศิลป์ เจริญวัฒนาโรจน์

วิศวกรไฟฟ้า นายภัคพสิษฐ์ โสสกุลวัฒนา นายสุทธิพงษ์ ลิ้มกิตติอาภา

วิศวกรเครื่องกล นายยะโกบ พันทอง

นายชวติด มณีรัตน์


วิศวกรสิ่งแวดล้อม นายอาร์ลัชมีย์ คุลยาสัตย์

NO	DESCRIPTION	BY	
PROJECT NO	63-06-001	DRAWIN	ig no
DRAWN BY	PRINT DATE	7 7	V 14
-	20/01/63	TOTAL	PAGE
SCALE 1 50			12
471			

อาคารชุดพักอาศัยช้าราชการ 18 หน่วย

แบบขอาอด่าง ๆ

ร แบบรูปราชการทั้งหมดนี้ เป็นกรรมสิทธ์ของกระทรวงชุติธรรม ห้ามทำการคัดลอกส่วนใดส่วนหนึ่ง หรือทั้งหมด โดชไม่ได้รับ อนุญาตจากกระทรวงชุติธรรมเป็นลาชลักษณ์อักษร 2 ให้ใช้ค่าตัวเลขที่กำหนดในแบบเท่านั้น ห้ามวัดจากแบบ

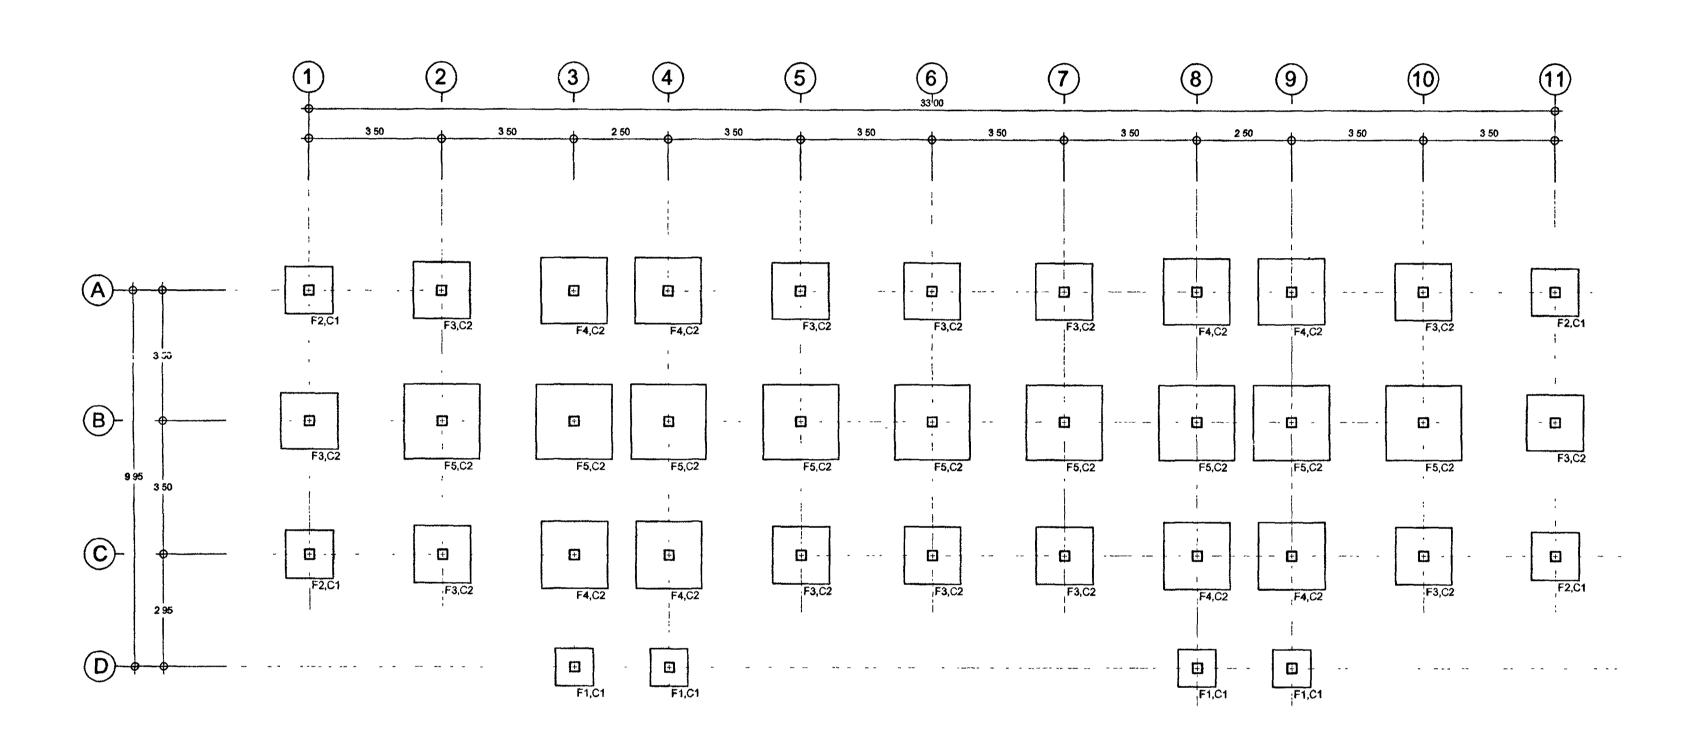

ผังฐานรากแผ่ , เสาตอม่อ



โครงการ : อาคารชุดพักอาศัยข้าราชการ 18 หน่วย

( นายประสาร มหาลิศระกูล ) รองปลัดกระทรวงยุติธรรม ปฏิบัติราชการแทนปลัดกระทรวงยุติธรรม


กองออกแบบและก่อสร้าง
สำนักงานปลัดกระทรวง
กระทรวงยุติธรรม กองออกแบบและก่อสร้าง


Onvisor III & VIII &	45,1700
ผู้อำนวยการ	
	7
นายกิจอ	วัช ตั้งบุญธินา
หัวหน้ากลุ่มงานสถาปัตยกรร	
นายพิสิษฐ์ โชติยศพงศ์	
หัวหน้ากลุ่มงานวิศวกรรม	<u> </u>
*	
นายอาร์อัชมีฮ์ คุลยาสัตย์	J.
สถาปนิก	
นางสาวนฤมล สิทธิวนิช	
วิศวกรโยธา	
นายอาร์อัชมีย์ คุณยาสัตย์	
นายสฤษดิ์ชัย พองสัมฤทธิ์	
นายพงษ์นรินทร์ จงรักษ์ถาวร	24 LMC
นายทรงศิลป์ เจริญวัฒนาโรจน์	
วิศวกรไฟฟ้า	
นายภัคพสิษฐ์ โสสกุลวัฒนา	
นายสุทธิพงษ์ จิ้มกิดติอาภา	
วิศวกรเครื่องกล	
นายยะโกบ พันทอง	
นายชวลิต มณีรัตน์	
วิศวกรสิ่งแวดล้อม	
วิศวกรสิ่งแวดล้อม นายอาร์อัชมีย์ คุลฮาสัตย์	


REV	SION ·				
NO	DESCRIPT	TION	BY	DATE	
PROJ	63-06	DRAWING NO S-01			
DRAWN BY		PRINT DATE	J 3-01		
	•	20/01/63	TOTAL	PAGE	
SCAL	E 1 · 100			80	
4าน	อาคารชดพักอา	สัยตัวราชภาย	P 48 48	uines	
	A THE 19 TO MAKE 1	Men a 19 1911 t	# 10 M		

ผังฐานรากแม่ , เสาดอม่อ

1 แบบรูปราชการทั้งหมดนี้ เป็นกรรมสิทธ์ของกระพรวงชุติธรรม ห้ามทำการคัดลอกส่วนใดส่วนหนึ่ง หรือทั้งหมด โดยไม่ได้รับ ขนุญาตจากกระทรวงยุติธรรมเป็นลายลักษณ์ลักษร 2 ให้ใช้คำตัวเลขที่กำหนดในแบบเท่านั้น ท้ามวัดจากแบบ

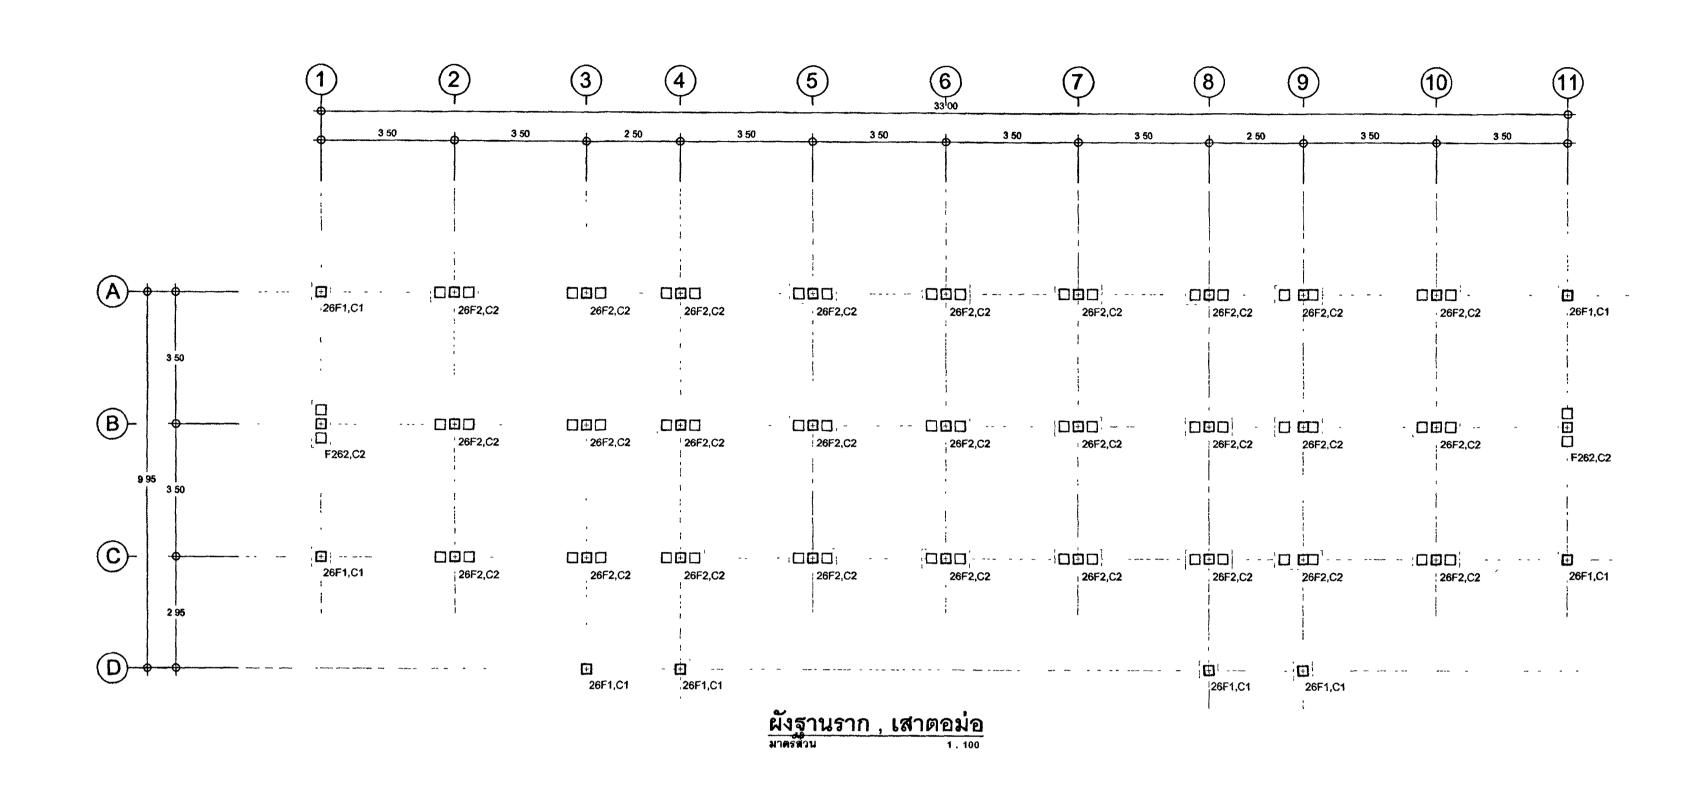

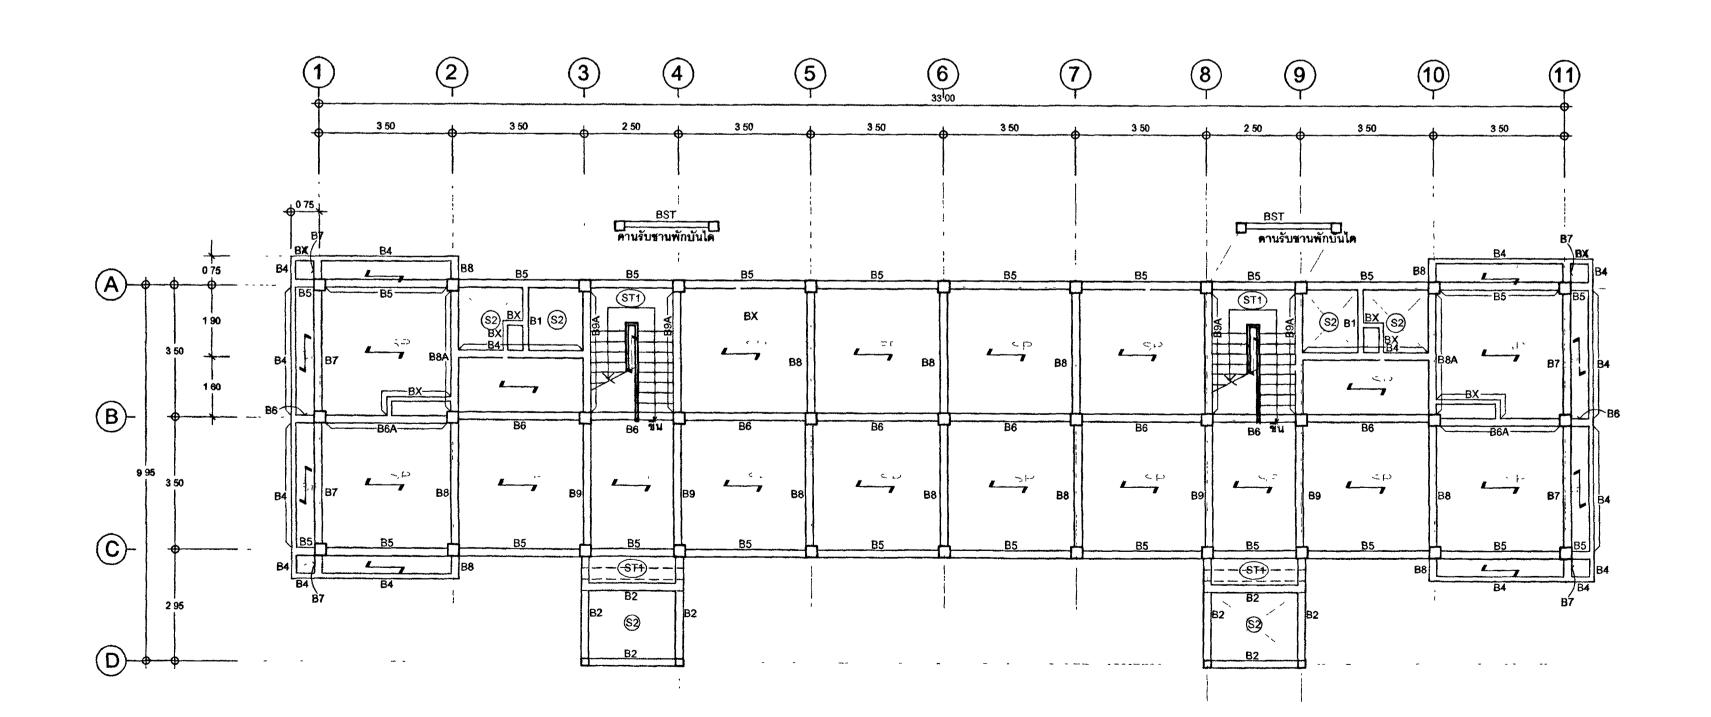

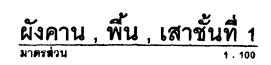



โครงการ : อาคารชุดพักอาศัยข้าราชการ 18 หน่วย สถานที่

( นายประสาร มหาลิตระกูล ) รองปลัดกระทรวงชุติธรรม ปฏิบัติราชการแทนปลัดกระทรวงชุติธรรม

# กองออกแบบและก่อสร้าง สำนักงานปลัดกระทรวง กองออกแบบและก่อสร้าง กระทรวงยุติธรรม

ผู้อำนวยกา<del>ร</del>

บายกิจอวัช ตั้งบุญธินา

หัวหน้ากลุ่มงานสถาปัตยกรรม 🖿 นายพิติษฐ์ โชติยศพงศ์ หัวหน้ากลุ่มงานวิศวกรรม นายอาร์ลัชมีธ์ คุลยาตัดธ์ สถาปนิก

นางสาวนฤมล สิทธิวนิช

วิศวกรโยธา นายอาร์อัชมีย์ คุลยาสัตย์ นายสฤษดิ์ชัย ทองสัมฤทธิ์ sulle นายพงษ์นรินทร์ จงรักษ์ถาวร

นายทรงศิลป์ เจริญวัฒนาโรจน์

วิศวกรไฟฟ้า นายภัคพสิษฐ์ โสสกุลวัฒนา นายสุทธิพงษ์ สิ้มกิตติจาภา

วิศวกรเครื่องกล นายยะโกบ พันทอง นายชวลิต มณีรัตน์

วิศวกรสิ่งแวดล้อม

นายอาร์อัชมีซ์ คุลฮาสัตฮ์

ผังคัชนี

1				
REVIS	SION ·			
NO	DESCRIPT	ON	BY	DATE
PROJE	63-06	S-02		
DRAW	N BY	PRINT DATE	7 3	-UZ
	-	20/01/63	TOTAL F	AGE
SCALE	1 . 100	08		
จาน				

อาคารชุดพักอาศัยข้าราชการ 18 หน่วย

ผังฐานราก , เสาตอม่อ ผังคาน , พื้น , เสาชั้นที่ 1


1 แบบรูปราชการทั้งหมดนี้ เป็นกรรมสิทธ์ของกระทรวงชุติธรรม ห้ามทำการคัดลอกส่วนใดส่วนหนึ่ง หรือทั้งหมด โดยไม่ได้รับ ขนณาตจากกระทรวงยติธรรมเป็นลายลักษณ์อักษร

ข้อกำหนดพื้นสำเร็จท้องเรียบ SOLiD PLAK


- พื้นสำเร็จ SOLID PLANK (SP) หนา 50 mm. - เทคอนกรีตทับหน้า (TOPPING) พนา 5 ชม.เสริมเหล็กตะแกรง RB 6 mm @ 0 20 m# หรือ WIRE MESH RB 4 mm @ 0 20 m.#

- รับน้ำหนักบรรทุกจร (LL) ไม่น้อยกว่า = 200 kg/m² - พื้นสำเร็จ SOLID PLANK (SP) จะต้องวางอยู่บนคานไม่น้อยกว่า 5 ชม. SP ทิศทางการวางพื้นสำเร็จ

- คอนกรีตทับหน้า (TOPPING) ให้ใช้กำลังอัดคอนกรีต ตามกำลังของโครงสร้างอาคาร - จะต้องส่งรายละเอียดพร้อมรายการคำนวนของพื้นสำเร็จ ให้กองออกแบบและก่อสร้าง สำนักงานปลัดกระทรวงยุติธรรม พิจารณาก่อนดำเนินการ โดยวิศวกรคุณวุฒิไม่ตำกว่าสามัญวิศวกร

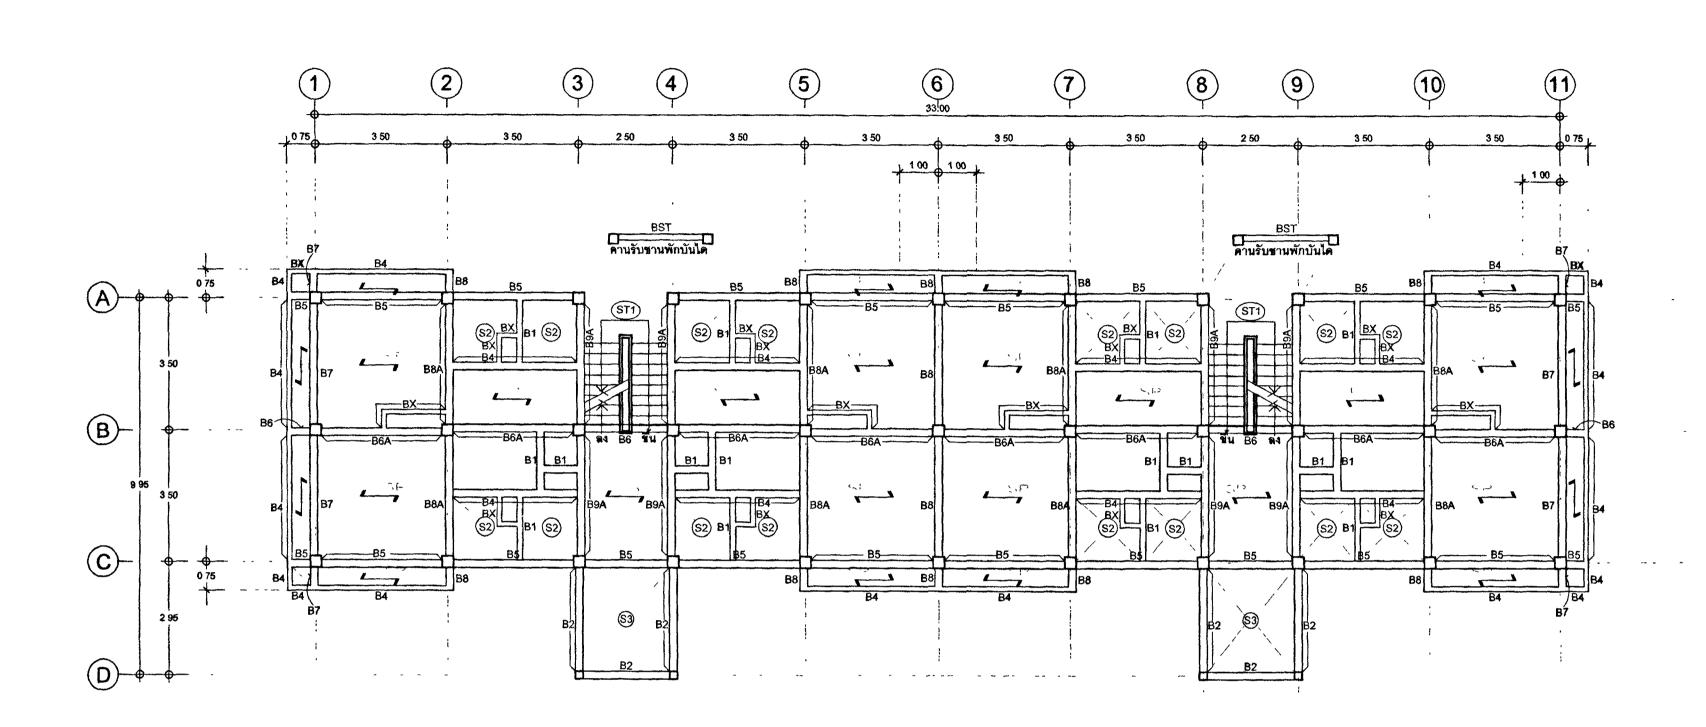

ผังคาน , พื้น , เสาชั้นที่ 2

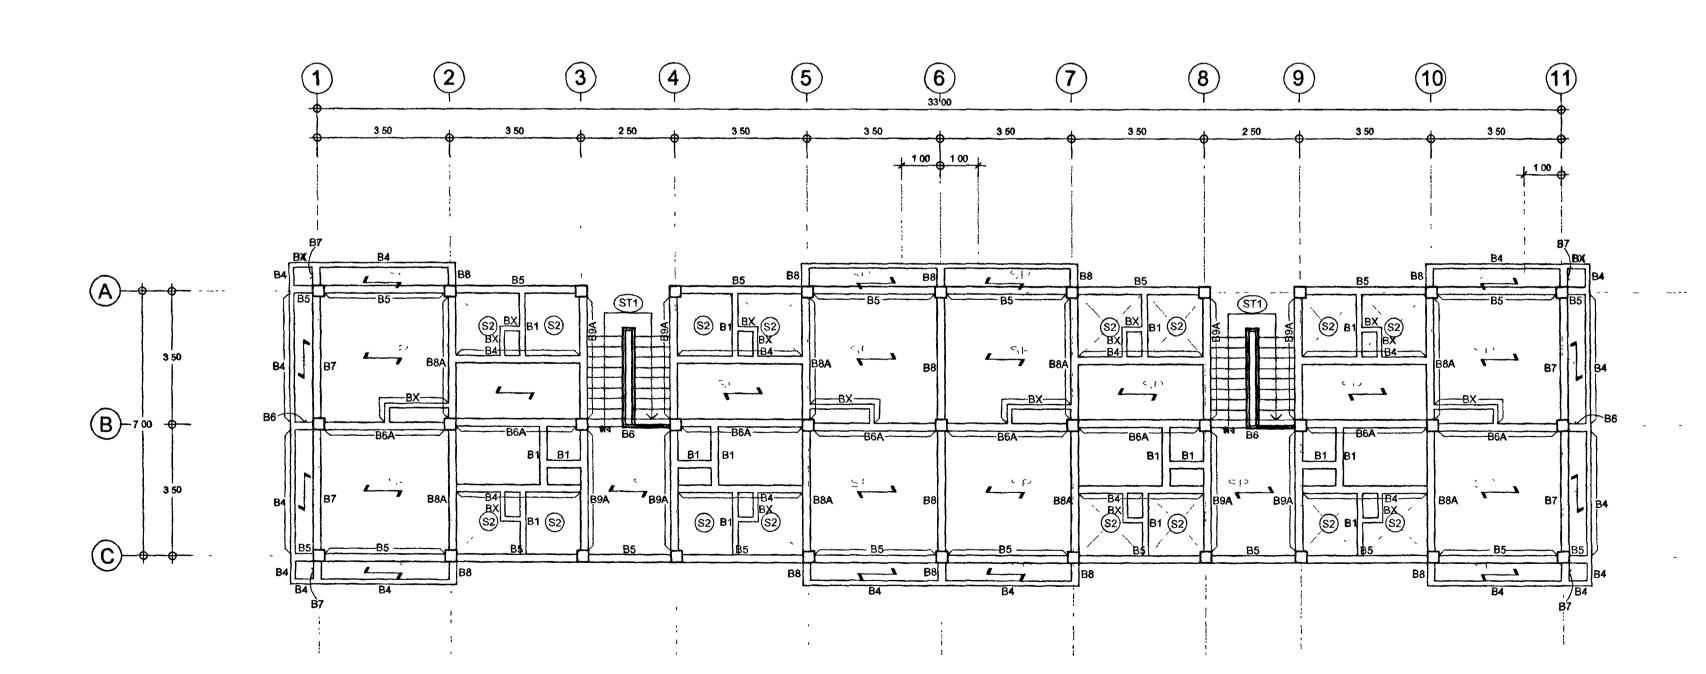

<u>ผังคาน , พื้น , เสาชั้นที่ 3</u> มาตรต่วน 1.100



โครงการ : อาคารชุดพักอาศัยข้าราชการ 18 หน่วย

รองปลัดกระทรวงยุติธรรม ปฏิบัติราชการแทนปลัดกระทรวงยุติธรรม

กองออกแบบและก่อสร้าง สำนักงานปลัดกระทรวง กระทรวงยุติธรรม

ผู้อำนวยกา	ร	
	•	1200

นายกิจสวัช ตั้งบุญธินา

หัวหน้ากลุ่มงานสถาปัตยกรรม 🖿 นายพิสิษฐ์ โชติยศพงศ์

หัวหน้ากลุ่มงานวิศวกรรม

นายอาร์อัซมีย์ คุดยาสัตย์ สถาปนิก

บางสาวนฤผล สิทธิวนิช

วิศวกรโยธา

นายอาร์อัชมีธ์ คุดยาตัดธ์ นายสฤษดิ์ชัย ทองสัมฤทธิ์ นายพงษ์บรินทร์ จงรักษ์ถาวร OR MY

วิศวกรไฟฟ้า

นายภัคพสิษฐ์ โสสกุตวัฒนา นายสุทธิพงษ์ ลิ้มกิตติอาภา

นายทรงศิตป์ เจริญวัฒนาโรจน์

วิศวกรเครื่องกล

นายยะโกบ พันทอง นายชวติด มณีรัตน์

วิศวกรสิ่งแวดล้อม

นายอาร์อัชมีฮ์ ตุลยาสัตย์

ผังดัชนี

REVISION.					
NO	DESCRIPT	ION	BY	DATE	
			1		
PROJECT NO	B-03				
DRAWN BY		PRINT DATE	3-03		
	•	20/01/63	TOTAL PAGE		
			7 (	18	

SCALE 1:100 อาคารชุดพักอาศัยข้าราชการ 18 หน่วย

ผังคาน , พื้น , เสาชั้นที่ 2 - 3

แบบรูปรายการทั้งหมดนี้ เป็นกรรมสิทธ์ของกระพรวงชุติธรรม ห้ามทำการคัดลอกส่วนใดส่วนหนึ่ง หรือทั้งหมด โดยไม่ได้รับ

ข้อกำหนดพื้นสำเร็จท้องเรียบ SOLID PLAK


- พื้นสำเร็จ SOLID PLANK (SP) พนา 50 mm.


- เทคอนกรีตทับหน้า (TOPPING) หนา 5 ซม เสริมเหล็กตะแกรง RB 6 mm. @ 0.20 m# หรือ WIRE MESH RB 4 mm @ 0 20 m# - รับน้ำหนักบรรทุกจร (LL) ไม่น้อยกว่า = 200 kg./m²

- จะต้องส่งรายละเอียดพร้อมรายการคำนวนของพื้นสำเร็จ ให้กองออกแบบและก่อตร้าง

- พื้นสำเร็จ SOLID PLANK (SP) จะต้องวางอยู่บนดานไม่น้อยกว่า 5 ซม

SP ) ทิศทางการวางพื้นสำเร็จ - คอนกรีตทับหน้า (TOPPING) ให้ใช้กำลังอัดคอนกรีต ตามกำลังของโครงสร้างอาดาร

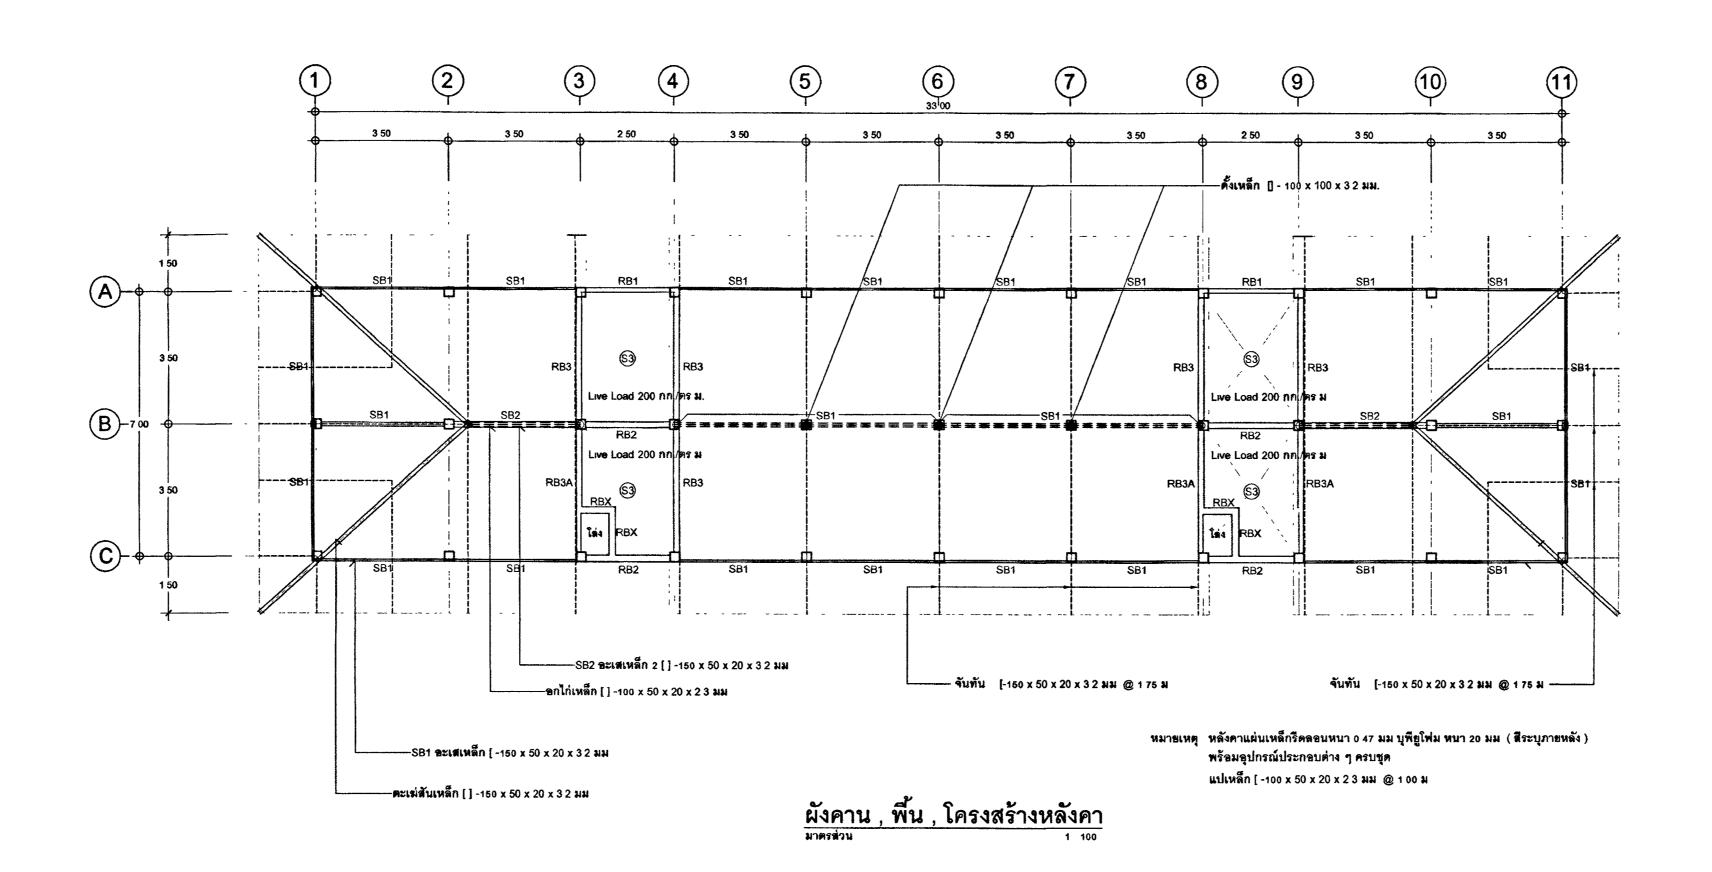

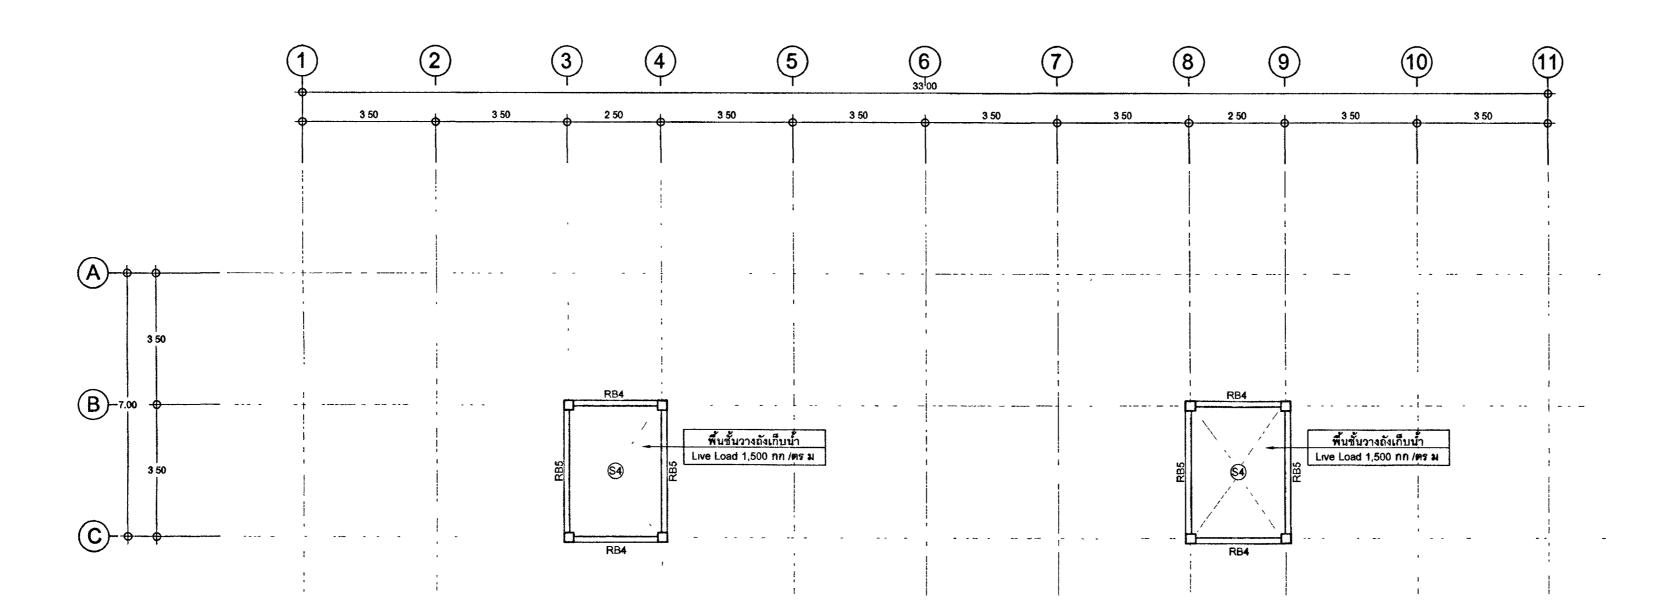

<u>ผังคาน , พื้นชั้นวางถังเก็บน้ำ</u>



โครงการ : อาคารชุดพักอาศัยข้าราชการ 18 หน่วย สถานที่ :

( นายประสาร มหาลิตระกูล ) รองปลัดกระทรวงฮุติธรรม ปฏิบัติราชการแทนปลัดกระทรวงฮุติธรรม



กา กองออกแบบและก่อสร้าง สำนักงานปลัดกระทรวง กระทรวงยุติธรรม

## ผู้อำนวยการ

12	<b>5</b>
นายกิจถวัช	<b>ต</b> ั้งบุญธินา

หัวหน้ากลุ่มงานสถาปัตยกรรม ь นายพิสิษฐ์ โชติยศพงศ์

หัวหน้ากลุ่มงานวิศวกรรม นายชาร์อัชมีฮ์ คุลฮาลัตฮ์

สถาปนิก

นางสาวนฤมล สิทธิวนิช

วิศวกรโยธา

นายอาร์อัชมีย์ คุลยาสัตย์

นายสฤษดิ์ชัย ทองสัมฤทธิ์ นายพงษ์นรินทร์ จงรักษ์ถาวร Sulle

นายทรงศิลป์ เจริญวัฒนาโรจน์

วิศวกรไฟฟ้า

นายภัคพสิษฐ์ โสสกุลวัฒนา นายสุทธิพงษ์ ลิ้มกิตติอาภา

วิศวกรเครื่องกล นายธะโกบ พันทอง

นายชวลิต มณีรัตน์

วิศวกรสิ่งแวดล้อม

นายอาร์อัชมีย์ คุลยาตัดย์

ผังดัชนี

REVISION .


63-06-001 PRINT DATE 20/01/63

SCALE 1 100 อาคารชุดพักอาศัยข้าราชการ 18 หน่วย

TOTAL PAGE

ผังคาน , พื้น , โครงสร้างหลังคา ผังคาน , พื้นชั้นวางถังเก็บน้ำ

า แบบรูปรายการทั้งหมดนี้ เป็นกรรมสิทธ์ของกระทรวงยุติธรรม ห้ามทำการคัดลอกส่วนใดส่วนหนึ่ง หรือทั้งหมด โดยไม่ได้รับ **อ**นุญาตจากกระทรวงยุติธรรมเป็นลายลักษณ์อักษร 2 ให้ใช้ล่าตัวเลขที่กำหนดในแบบเท่านั้น ห้ามวัดจากแบบ

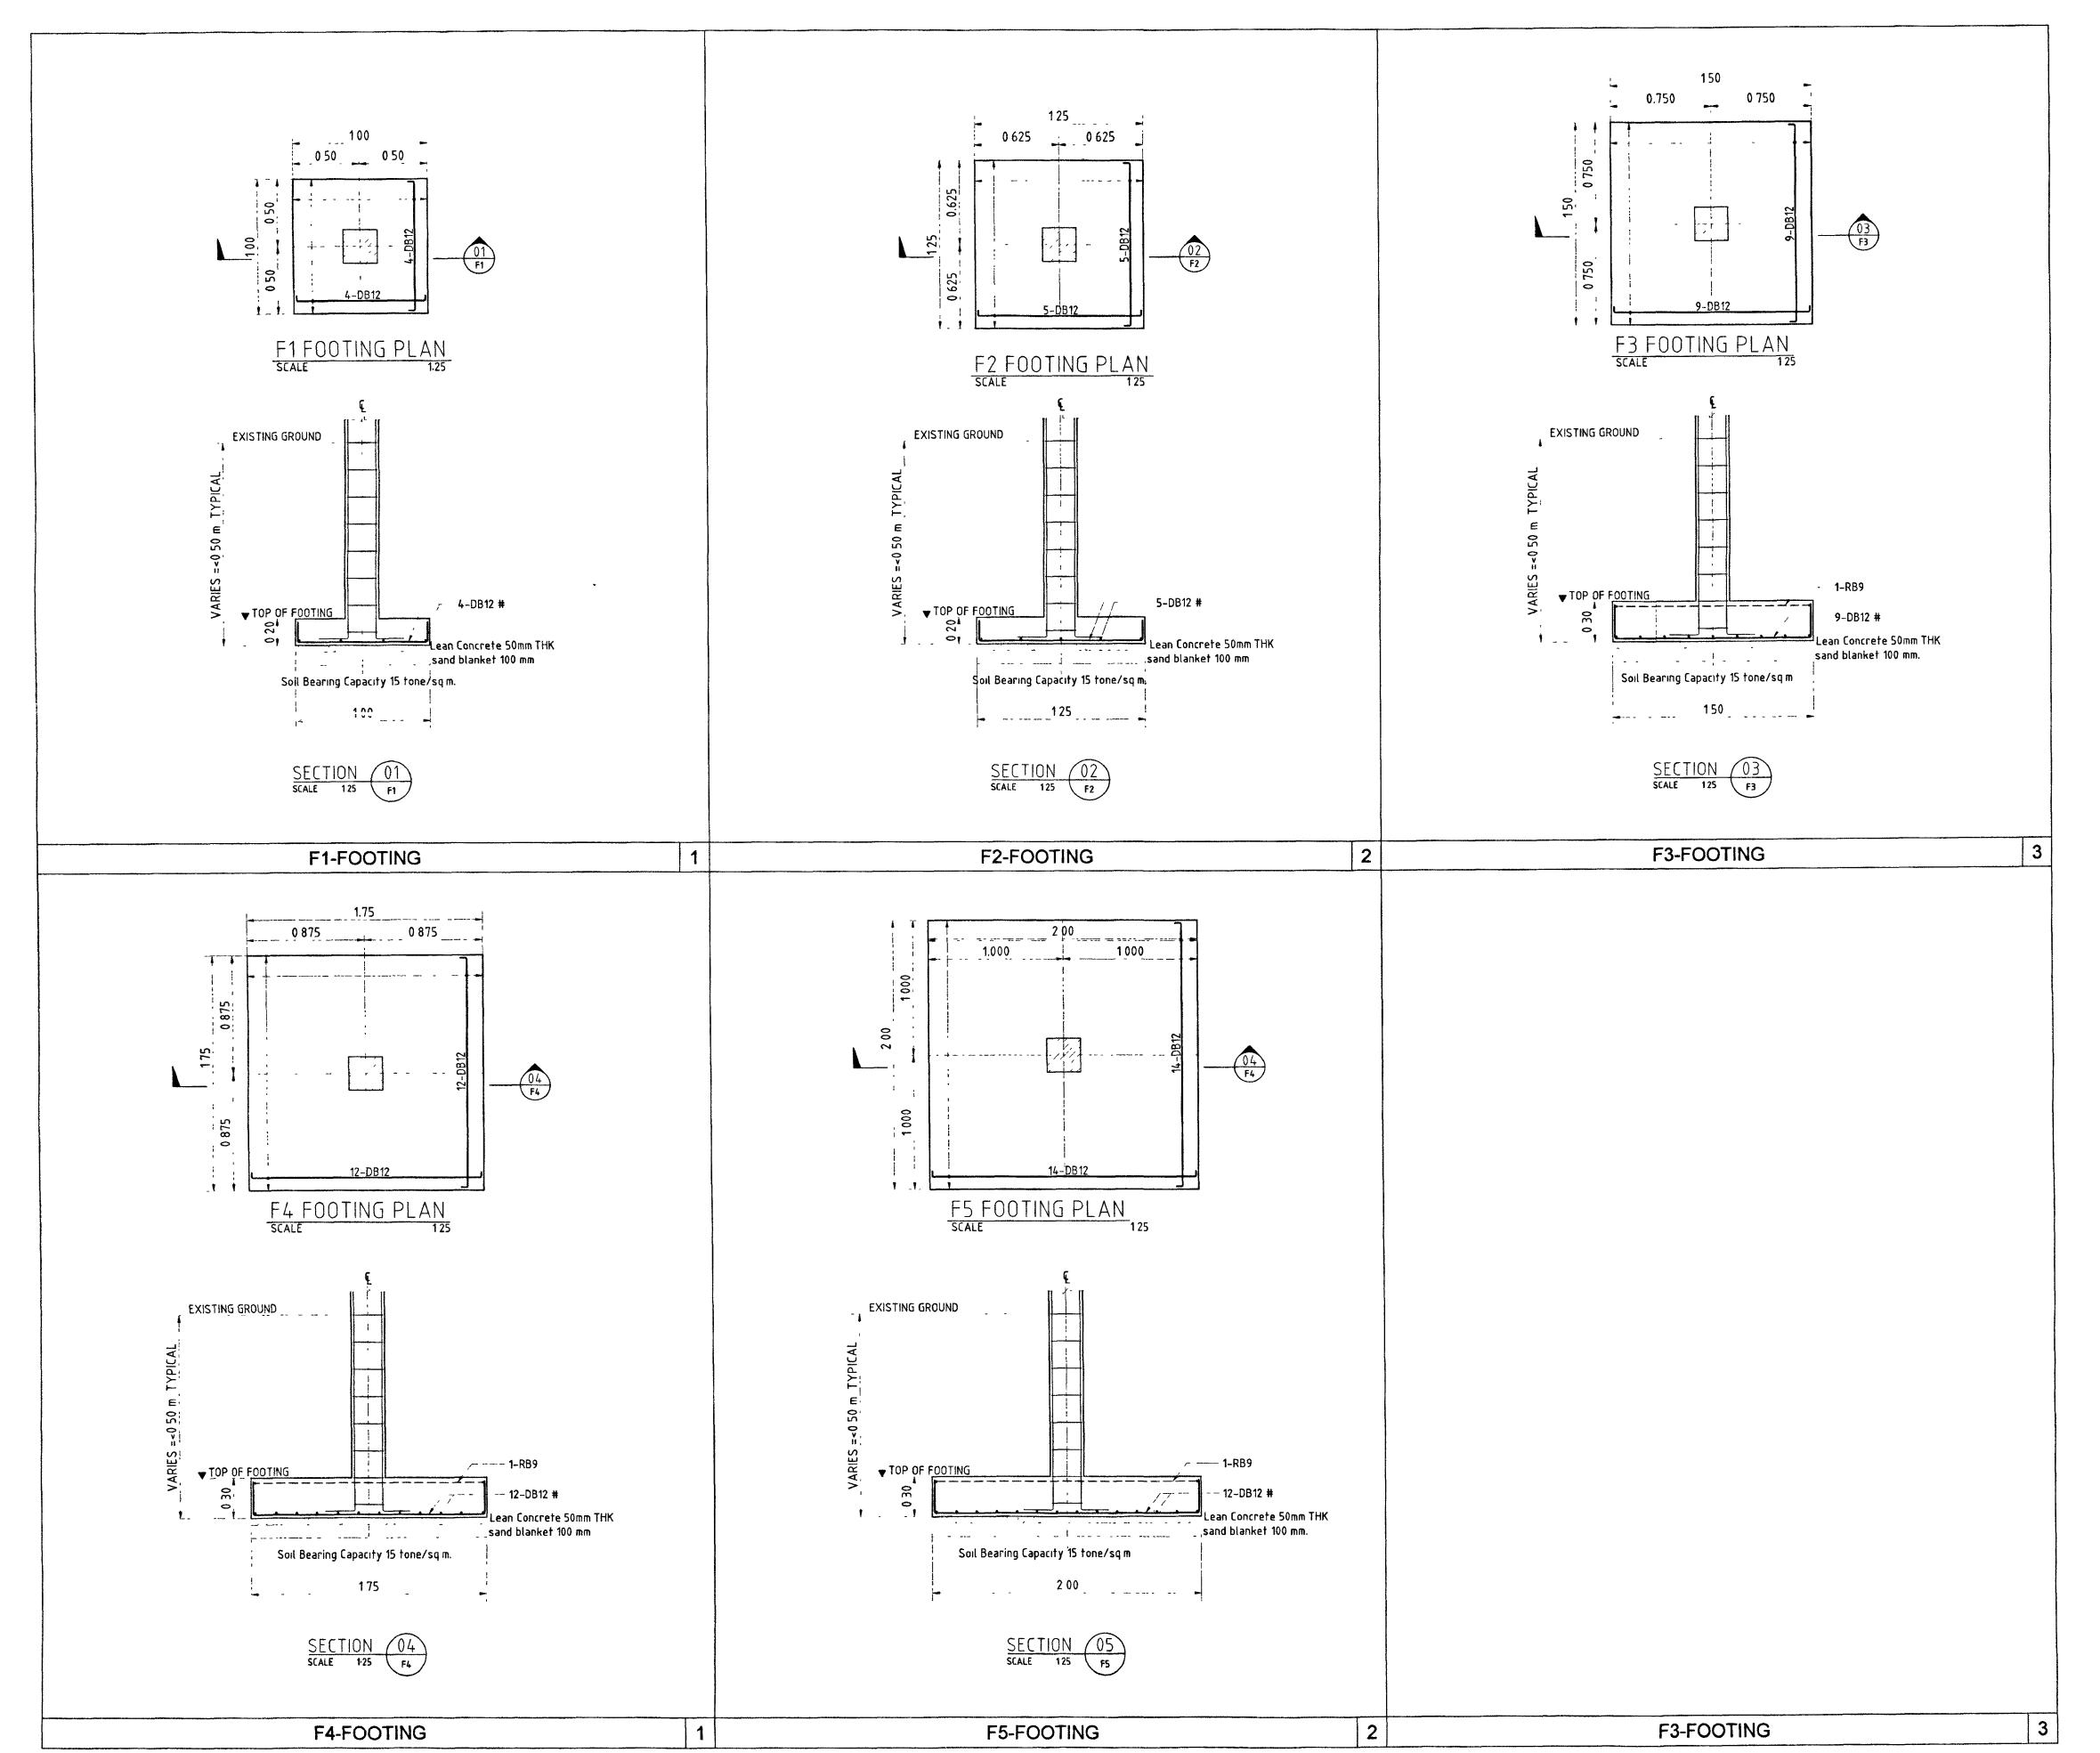

CONCRETE FOOTING fc' = 280 ksc (Cylinder sample) STEEL REINFORCEMENT fy = 2400 ksc (SR 24) STEEL REINFORCEMENT fy = 4000 ksc (SD 40)



โครงการ : อาคารชุดพักอาศัยช้าราชการ 18 หน่วย สถานที่

( นายประสาร มหาลีตระกูล ) รองปลัดกระทรวงยุติธรรม ปฏิบัติราชการแทนปลัดกระทรวงยุติธรรม

กองออกแบบและก่อสร้าง สำนักงานปลัดกระทรวง กระทรวงยุติธรรม ผู้อำนวยการ

นายกิจอรัช ตั้งบุญธินา

หัวหน้ากลุ่มงานสถาปัตยกรรม 🖿

บายพิสิษฐ์ โชติยศพงศ์

หัวหน้ากลุ่มงานวิศวกรรม นายอาร์อัชมีย์ คุลยาสัตย์

สถาปนิก นางสาวนถุมต สิทธิวนิช

วิศวกรโยธา

นายอาร์อัชมีย์ ดุลยาสัตย์

นายสฤษดิ์ชัย พองสัมฤทธิ์ นายพงษ์นรินทร์ จงรักษ์ถาวร my he

นายทรงศิลป์ เจริญวัฒนาโรจน์

วิศวกรไฟฟ้า

นายภัคพสิษฐ์ โสสกุลวัฒนา นายสุทธิพงษ์ ลิ้มกิตติอาภา

วิศวกรเครื่องกล

นายยะโกบ พันพอง นายชวดิต มณีรัตน์

วิศวกรสิ่งแวคล้อม

นายอาร์อัชมีฮ์ คุลยาตัตย์

ผังดัชนี

63-06-001 S-05 PRINT DATE 20/01/63


อาคารชุดพักอาศัยข้าราชการ 18 หน่วย

ขยายโครงสร้างฐานราก , เสา , บันได

า แบบรูปราชการทั้งหมดนี้ เป็นกรรมสิทธ์ของกระทรวงยุติธฺ

SCALE 1:25


ทั่วมทำการคัดลอกส่วนใดส่วนหนึ่ง หรือทั้งหมด โดยไม่ได้วัน ลบุญาตจากกระทรวงยุติอรรมเป็นลายลักษณ์ลักษร

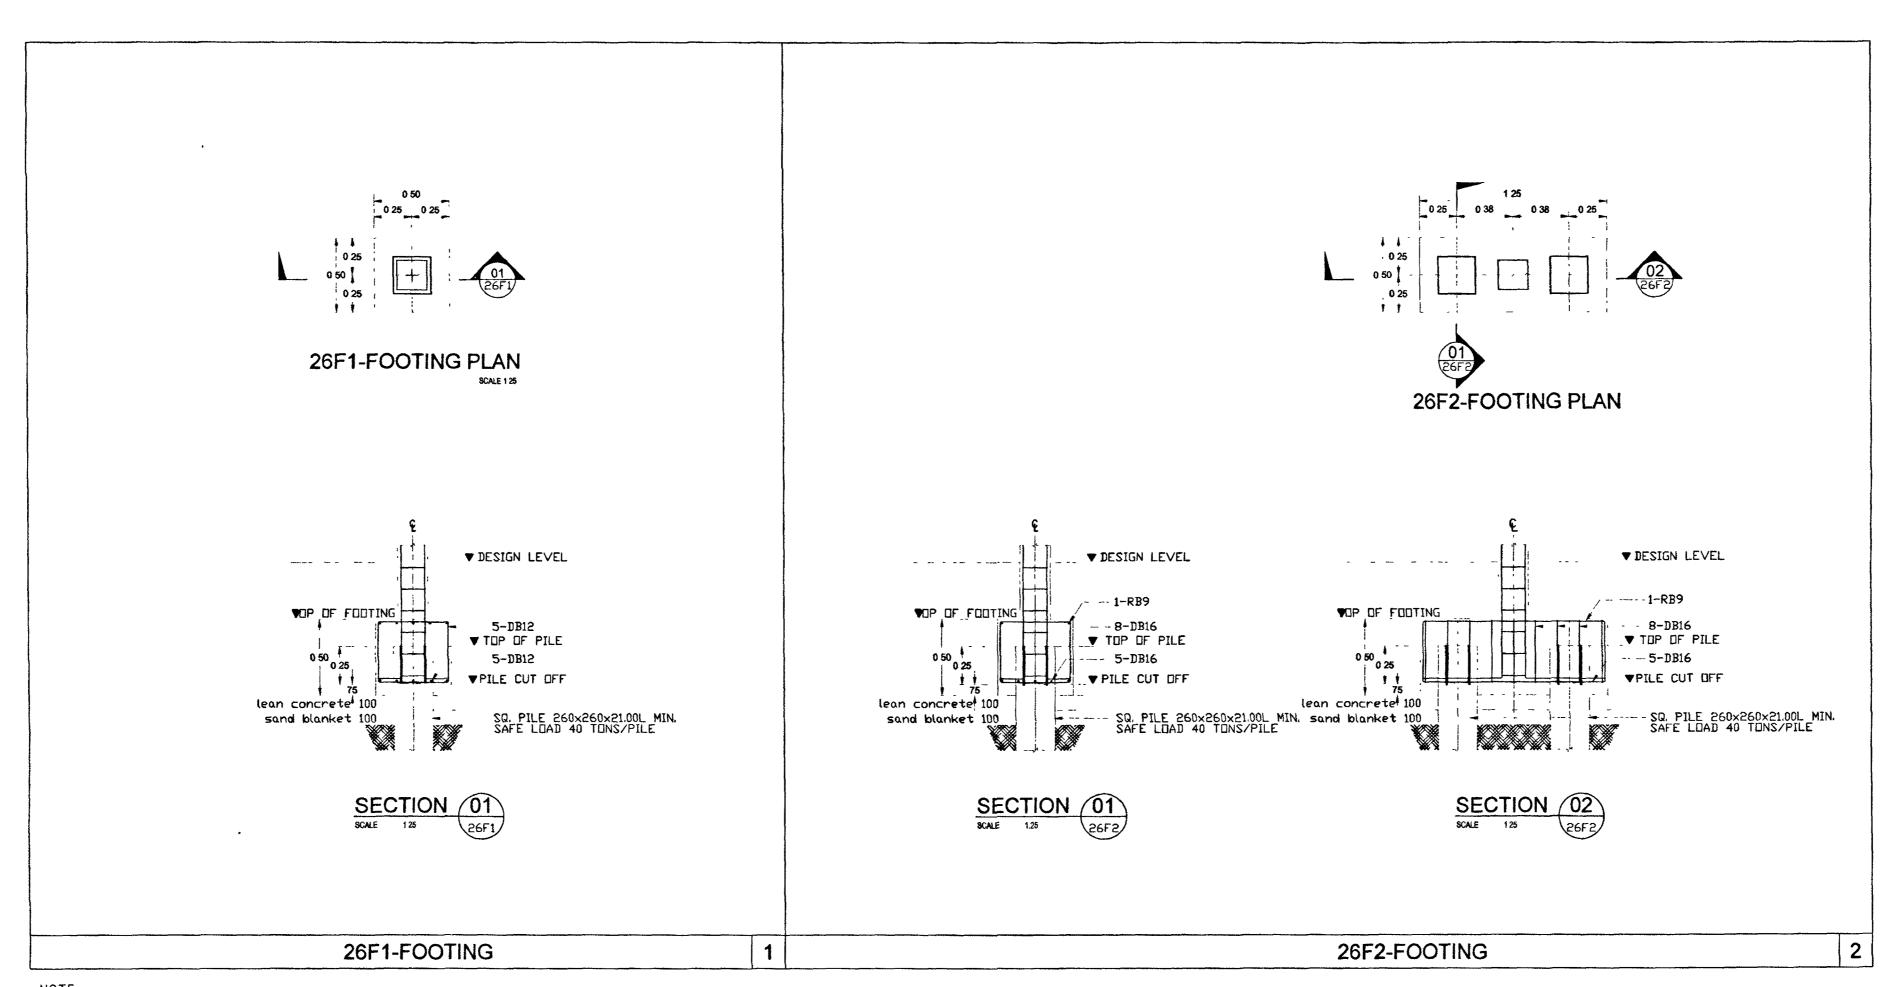



CONCRETE FOOTING fc' = 280 ksc (Cylinder sample) STEEL REINFORCEMENT fy = 2400 ksc (SR 24) STEEL REINFORCEMENT fy = 4000 ksc (SD 40)

				COLUMN SPLICE DETAIL
ระดับชั้น/เสา	C1	C1A	C2	
ชั้น 2 - หลังคา		0 25 0 25 4-DB16 mm 1JRB6 mm @ 0 15 c/c	0 25 0 25 0 25 0 25 0 25 0 25 0 25 0 25	OS MOS. SECTION 05. RECHION 0
ชั้นล่าง - ชั้น 2	0 25 0 25 1 4-DB16 mm 1/RB6 mm @ 0 15 c/c	0 25 0 25 6-DB16 mm 1/RB6 mm @ 0 15 c/c	0 25 0 25 1 6-DB16 mm 1/RB6 mm @ 0 15 c/c	STIRRUP SIZE AS REQUIRED  LAP SPLICE IF THIS OFFSET TO SEE THAN 75mm  SLOPE MAY HOW  STIRRUP SIZE AS REQUIRED  01
ตอม่อ เห็มระยะหุ้ม 5 ขม	0.30	0 30	030	SECTION 01 SCALE 185
	7-	0 30	1 [	SECTIO

CONCRETE COLUMNS fc' = 280 ksc (Cylinder sample) STEEL REINFORCEMENT fy = 2400 ksc (SR 24) STEEL REINFORCEMENT fy = 4000 ksc (SD 40)

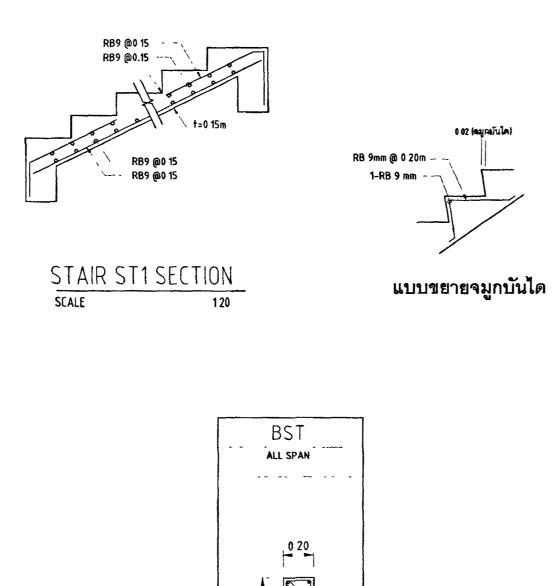

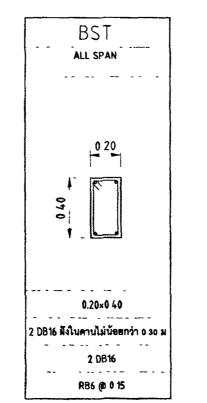

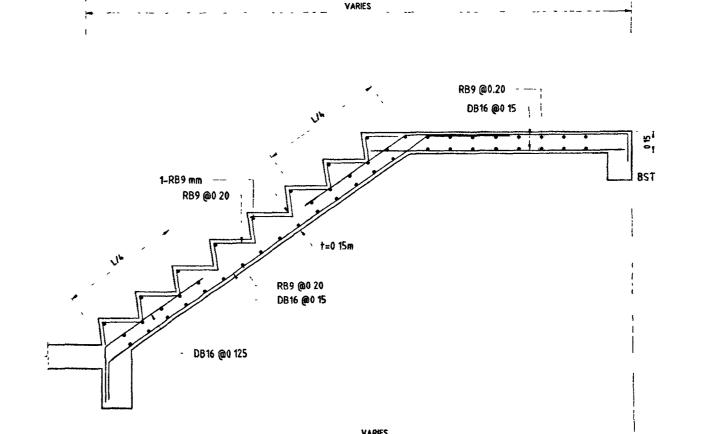

RB9 @0 20 ---DB16 @0 15 -



โครงการ : อาคารชุดพักอาศัยข้าราชการ 18 หน่วย

สถานที่ :

กองออกแบบและก่อสร้าง สำนักงานปลัดกระทรวง กระทรวงยุติธรรม

ผู้อำนวยการ

นี้ (อั นายกิจยวัช ตั้งบุญธินา

หัวหน้ากลุ่มงานสถาปัตยกรรม ь นายพิสิษฐ์ โชติยศพงศ์

หัวหน้ากลุ่มงานวิศวกรรม นายอาร์อัชมีย์ คุลยาสัตย์

สถาปนิก นางสาวนถุมล สิทธิวนิช

วิศวกรโยธา

นายอาร์อัซมีย์ คุลฮาตัดย์ นายสฤษดิ์ชัย ทองสัมฤทธิ์ นายพงษ์นรินทร์ จงรักษ์ถาวร St mil นายทรงศิลป์ เจริญวัฒนาโรจน์

วิศวกรไฟฟ้า

นายภัคพสิษฐ์ โสสกุลวัฒนา นายสุทธิพงษ์ ติ้มกิดติอาภา

วิศวกรเครื่องกล

นายฮะโกบ พันทอง นายชาติด มณีรัตน์

วิศวกรสิ่งแวดล้อม

นายอาร์อัซมีย์ *ค*ุลยาตัตย์


ผังดัชนี


REVISION . 63-06-001 S-06 PRINT DATE 20/01/63 TOTAL PAGE SCALE 1 . 25

อาคารชุดพักอาศัยข้าราชการ 18 หน่วย

**พยายโครงสร้างฐานราก , เสา , บันได** 

ห้ามทำการคัดลอกส่วนใดส่วนหนึ่ง หรือทั้งหมด โดยไม่ได้รับ ลบุญาตจากกระทรวงยุติธรรมเป็นลายลักษณ์อักษร ว ในใต้ค่าตัวเลยที่กำนนสใบแรกแท่วนั้น ท้ามวัดจากแบบ

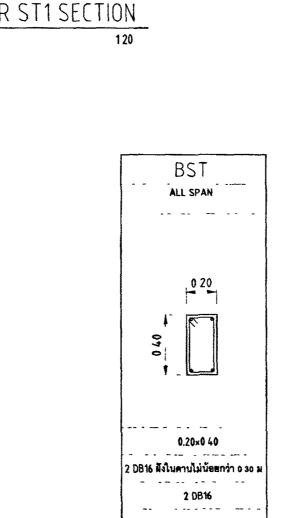

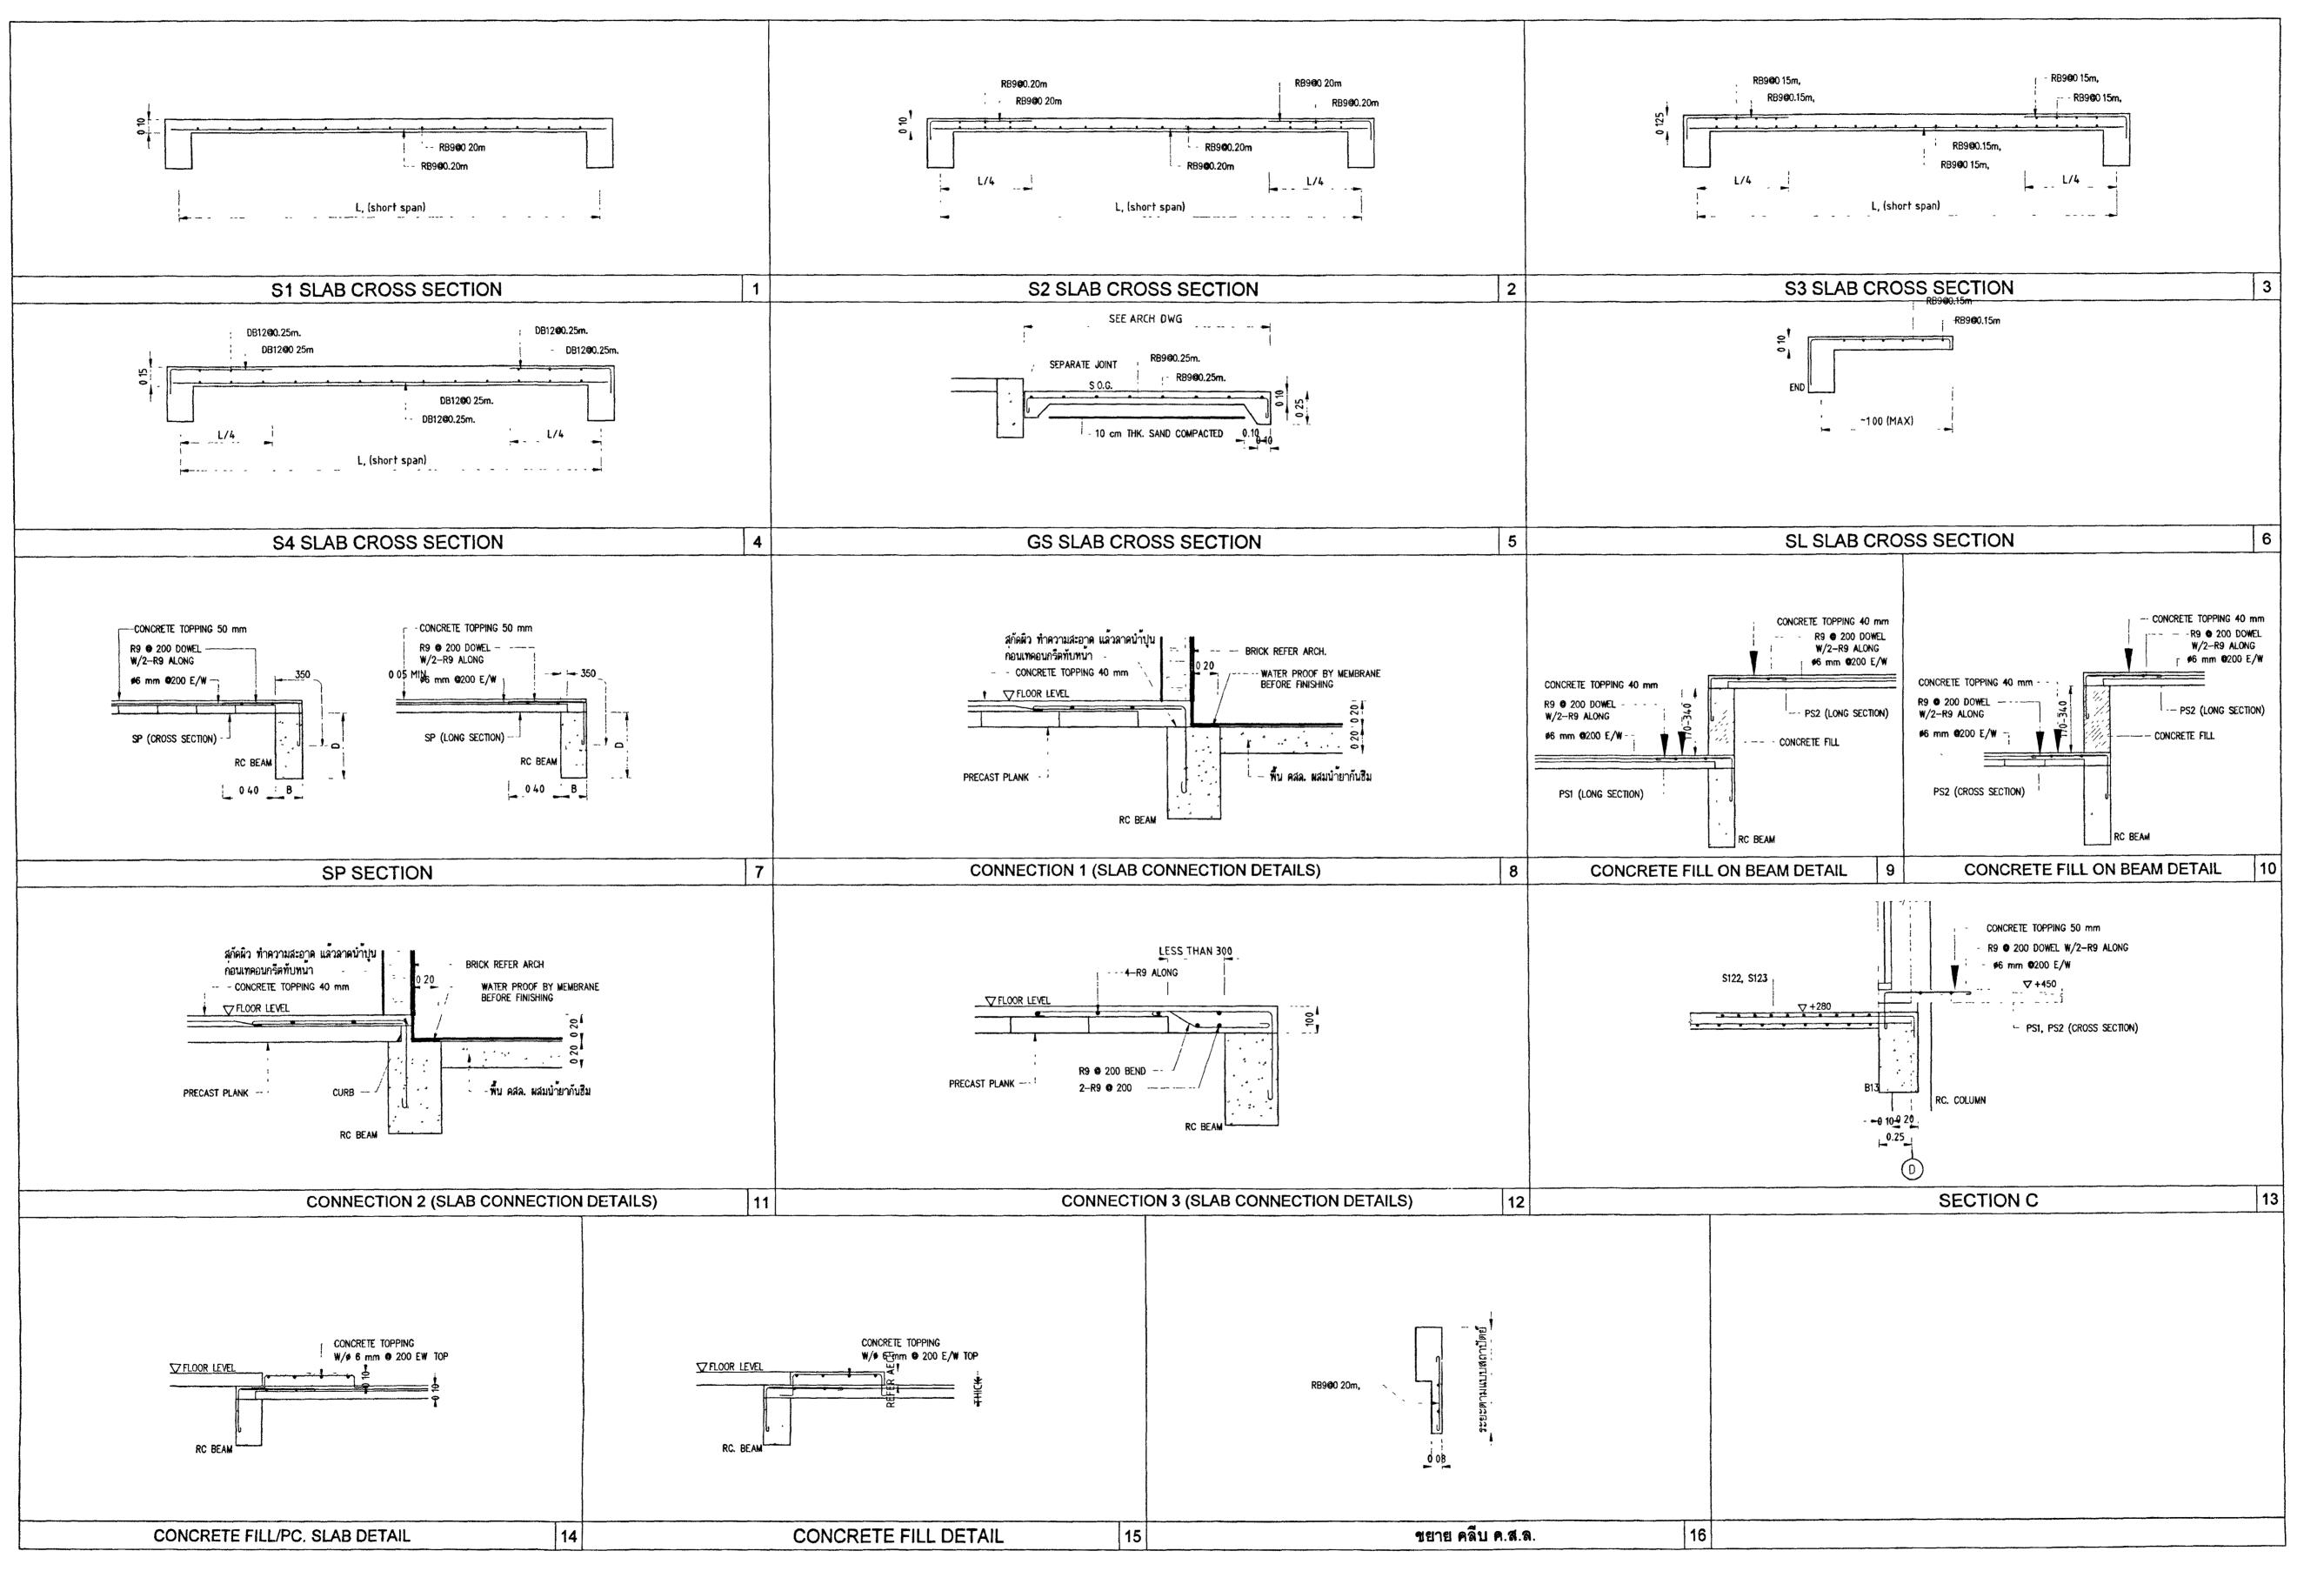



# กระทรวงยุติธรรม

โครงการ : อาคารชุดพักอาศัยช้าราชการ 18 หน่วย สถานที่ :

ติ :

( นายประสาร มหาลีตระกูล )

รองปลัดกระทรวงชุติธรรม
ปฏิบัติราชการแทนปลัดกระทรวงชุติธรรม

บฏบตราชการแทนบลดกระพรวงยุดธรรม
กองออกแบบและก่อสร้าง
สำนักงานปลัดกระทรวง
กระทรวงยุติธรรม

	Q
ผู้อำนวยการ	^
: <b>ໄ</b>	10
\$666 TP965/(1998) \$4950 FFF 1445.0	วัช ตั้งบุญธินา
หัวหน้ากลุ่มงานสถาปัตยกรรม	
นายพิสิษฐ์ โชติยศพงศ์	
หัวหน้ากลุ่มงานวิศวกรรม	
นายอาร์อัชมีย์ คุลยาสัตย์	1.
สถาปนิก	-1
นางสาวนฤมล สิทธิวนิช	
วิศวกรโยธา	
นายอาร์อัชมีย์ ศุลชาสัตย์	
นายสฤษดิ์ชัย ทองสัมฤทธิ์	
นายพงษ์นรินทร์ จงรักษ์ถาวร	Sam
นายทรงศิลป์ เจริญวัฒนาโรจน์	<u> </u>
วิศวกรไฟฟ้า	
นายภัคพสิษฐ์ โสสกุลวัฒนา	
นายสุทธิพงษ์ พิ้มกิตติอาภา	
วิศวกรเครื่องกล	
นายละโกบ พันทอง	
นายชวลิต มณีรัตน์	
วิศวกรสิ่งแวดล้อม	
นายอาร์อัซมีย์ คุลยาสัตย์	

งาน <b>อ</b> าคาร∘	ชุดพักอาศัยช้าราชก	าร 18 ห	น่วย	
SCALE 1.25			80	
DRAWN BY	PRINT DATE 20/01/63	TOTAL	TOTAL PAGE	
PROJECT NO		DRAWING NO		
NO	DESCRIPTION			
REVISION .	PESCRIPTION	BY	DATE	

ห้ามทำการคัดลอกส่วนใดส่วนหนึ่ง หรือทั้งหมด โดยไม่ได้รับ

SECTION REINFORCEMENT	ВХ	B1	B2	2	В3	B4	4	B5	B5A		
SECTION NEITH ONCE TENT	ALL SPAN	ALL SPAN	MIDDLE SPAN	END SPAN	ALL SPAN	MIDDLE SPAN	END SPAN	ALL SPAN	MIDDLE SPAN	END SPAN	
B TOP REINF ALL SPAN  EXTRA REINF AT SUPPORT  - STIRRUP  EXTRA REINF. AT MID SPAN  BOTTOM REINF ALL SPAN	0 15 0E 0	0 15 0E 0	0 15 0E 0	0.15	0.15	0 20	0 20	0 20	020	0 20	
SECTION B x D (mm)	0 15×0 30	0 15×0 30	; 0 15×	0 30	0 15×0 40	0.20×	«O 4O	- 0 20×0 40	0 20×0 40	•	
TOP + EXTRA TOP REINFORCEMENT	2 DB12 ฝังในคานไม่น้อยกว่า 0 30 ม	2 DB12	2 DB12	2 DB12 + 1 DB12 EXTRA	2 DB12	2 DB12	2 DB12 + 1 DB12 EXTRA	2 DB12	2 DB12	2 DB12 + 2 DB12 EXTRA	
BOTTOM + EXTRA BOTTOM REINFORCEMENT	2 DB12	2 DB12	2 DB12 + 1 DB12 EXTRA	2 DB12	2 DB12	2 DB12 + 1 DB12 EXTRA	2 DB12	2 DB12	2 DB12 + 2 DB12 EXTRA	2 DB12	
STIRRUP	RB6 @ 015	RB6 @ 0 15	RB6 @ 0 125	RB6 @ 0 125	RB6 @ 0 20	RB6 @ 0 15	RB6 @ 015	 RB6 @ 0 20	RB6 @ 0 15	RB6 @ 0 15	

NOTE RC. GROUND BEAM

CONCRETE BEAM fc' = 280 ksc

STEEL REINFORCEMENT fy = 2400 ksc (SR 24) STEEL REINFORCEMENT fy = 4000 ksc (SD 40)

SECTION REINFORCEMENT	B6	B6A  MIDDLE SPAN END SPAN	B7	B8	B8A MIDDLE SPAN END	ND SPAN	B9	B9	END SPAN	
B TOP REINF ALL SPAN  EXTRA REINF AT SUPPORT  STIRRUP  EXTRA REINF AT MID SPAN  BOTTOM REINF ALL SPAN	0 20	0 20 0 20		0 20	0 20	0 20	0 20	0 20	0 20	
SECTION B x D (mm)	0 20×0 40	0 20×0 40	0.20×0 40	0 20×0 40	0 20×0 40	,	0 20×0 40	0 20×		
TOP + EXTRA TOP REINFORCEMENT	2 DB16	2 DB16 2 DB16 + 1 DB16 EXTRA	2 DB16	2 DB20	!	+ 4 DB20 EXTRA	2 DB20	2 DB20	2 DB20 + 1 DB20 EXTRA	
BOTTOM + EXTRA BOTTOM REINFORCEMENT	2 DB16	2 DB16 + 1 DB16 EXTRA 2 DB16	2 DB16	2 DB20	!	2 DB20	2 DB20	2 DB20 + 1 DB20 EXTRA	2 DB20	
STIRRUP	RB6 @ 0 20	RB6 @ 0 15 RB6 @ 0 15	RB6 @ 0.20	RB6 @ 0 20		RB6 @ 0 15	RB6 @ 0 20	RB6 @ 0 15	RB6 @ 0 15	

NOTE. RC GROUND BEAM

CONCRETE BEAM fc' = 280 ksc


STEEL REINFORCEMENT fy = 2400 ksc (SR 24) STEEL REINFORCEMENT fy = 4000 ksc (SD 40)

SECTION REINFORCEMENT	RBX	RB1	RB2	!	RE	33	RB:	!	RB4	RB	1	
SECTION NEW ONCE TENT	ALL SPAN	ALL SPAN	MIDDLE SPAN	END SPAN	MIDDLE SPAN	END SPAN	MIDDLE SPAN	END SPAN	ALL SPAN	MIDDLE SPAN	END SPAN	
EXTRA REINF AT SUPPORT  STIRRUP  EXTRA REINF AT MID SPAN  BOTTOM REINF ALL SPAN	0 15 0E	0 20	0 20	0 20	0 20	0 20	0 20	020	0 20	020	0.20	
SECTION B x D (mm)	0 15×0 30	0 20×0 40	. 0 20×0 4	ì	0 20	×0 40	0 20×	0 40	0 20×0 40	0 20×0	40	
TOP + EXTRA TOP REINFORCEMENT	2 DB12 ผึ้งในคานไม่น้อธกว่า o 3o ม	2 DB12	2 DB12	2 DB12 + 1 DB12 EXTRA	2 DB12	2 DB12 + 1 DB12 EXTRA	2 DB12	2 DB12 + 2 DB12 EXTRA	2 DB16	2 DB16	2 DB16 + 1 DB16 EXTRA	
BOTTOM + EXTRA BOTTOM REINFORCEMENT	2 DB12	2 DB12	2 DB12 + 1 DB12 EXTRA	2 DB12	2 DB12 + 1 DB12 EXTRA	2 0812	2 DB12 + 2 DB12 EXTRA	2 DB12	2 DB16	. 2 DB16 + 1 DB16 EXTRA	2 DB16	
STIRRUP	RB6 @ 0 125	RB6 @ 0 20	RB6 @ 0 20	RB6 @ 020	RB6 @ 0 15	RB6 @ 020	RB6 @ 015	RB6 @ 0 15				

NOTE RC. GROUND BEAM

CONCRETE BEAM fc' = 280 ksc

STEEL REINFORCEMENT fy = 2400 ksc (SR 24) STEEL REINFORCEMENT fy = 4000 ksc (SD 40)

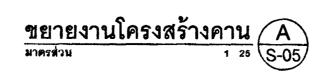

กระทรางยุติธรร
โครงการ : อาตารชุดพักอาศัยข้าราชการ 18 หา

nuiñ . Locar

( นายประสาร มหาลีตระกูล ) รองปลัดกระทรวงฮุติธรรม ปฏิบัติราชการแทนปลัดกระทรวงฮุติธรรม

	กองออกแบบและก่อสร้า สำนักงานปลัดกระทร
AND	กระทรวงยุติธรร

***************************************	1676 1676 1853 ตั้งบุญธิน
หัวหน้ากลุ่มงานสถาปัตยกร	รม ln
นายพิสิษฐ์ โชติยศพงศ์	
หัวหน้ากลุ่มงานวิศวกรรม	
นายอาร์อัชมีย์ คุลยาสัตย์	1
สถาปนิก	
นางสาวนฤมล สิทธิวนิช	
วิศวกรโยธา	
นายอาร์อัชมีย์ คุลยาสัตย์	
นายสถุนดิ์ชัย ทองสัมถุทธิ์	
นายพงษ์นรินทร์ จงรักษ์ถาวร	Silv
นายทรงศิลป์ เจริญวัฒนาโรจน์	
N 1811	
วิศวกรไพ่ฟ้า	
นายภัคพติษฐ์ โสสกุดวัฒนา	
นายสุทธิพงษ์ ลิ้มกิดติอาภา	
วิศวกรเครื่องกล	
นายยะโกบ พันพอง นายชวติด มณีรัตน์	
WIND WERSON	
วิศวกรสิ่งแวดล้อม	
นายอาร์อัชมีย์ คุลยาสัตย์	
MICS 11 ST 10 ST 1	

REVISION			
NO DESCR	RIPTION	BY	DAT
	·	++	
PROJECT NO 63-	DRAWING NO S-08		
DRAWN BY	PRINT DATE		-00
<u> </u>	20/01/63	TOTAL P	AGE
SCALE 1:25			8(
<b>4าน</b>	~ »		·

อาคารชุดพักอาศัยข้าราชการ 18 หน่วย

ชฮายงานโครงสร้างคาน

หมายเหตุ

1 แบบรูปราชการทั้งหมดนี้ เป็นกรรมสิทธ์ของกระทรวงยุติธรรม
ท้ามทำการคัดลอกส่วนใดส่วนหนึ่ง หรือทั้งหมด โดยไม่ได้รับ

ชนุญาดจากกระทรวงยุติธรรมเป็นลายลักษณ์อักษร

	สารบัญแบบระบบสุขาภิบาล	
แผ่นที่	รายการ	เลขที่แบบ
SN01	สารบัญแบบ สัญลักษณ์ และรายการประกอบแบบ	
SN-02	ไดอะแกรมระบบท่อระบายน้ำเสีย , ท่อน้ำประปา , ท่อระบายน้ำฝนแนวดึง	
SN-03	แปลนระบบสุขาภิบาล , ท่อประปาขึ้นที่ 1	
SN-04	แปลนระบบสุขาภิบาลขึ้นที่ 2-3	
SN-05	แปลนระบบสุขาภิบาลขึ้นหลังภา-ขึ้นถังเก็บน้ำ	211 NT 10-2 MANUA
SN-06	แบบขยายระบบท่อ CW , S,W,V & KW ห้องน้ำ-ส้วม 1-2	
SN-07	แบบขยายระบบท่อ CW , S,W,V & KW ห้องน้ำ-ส้วม 3~4	*
SN-08	แบบขยายระบบถึงบำบัดน้ำเสีย , ถึงคักไขมัน , ถึงเก็บน้ำ	
SN-09	แบบขยายทั่วไป 1	
SN-10	แบบขยายทั่วไป 2	
SN-11	แบบขยายทั่วไป 3	-
	<del></del>	٠
-		
		<u></u>
***************************************		
		anter e

			สัญลักษณ์ป	ระกอบระบบ	เสุขาภิบาล		
สัญลักษณ์	ความหมาย	สัญลักษณ์	ความหมาย	สัญลักษณ์	ความหมาย	สัญลักษณ์	ความหมาย
\$	ท่อระบายน้ำใสโครก	FD �	ช่องระบายน้ำทึ้งที่พื้น		ข้อต่ออ่อนชนิดยางสังเคราะห์ (ใช้กับงานระบายน้ำ)	SINK	ช่างซักล้าง
<u> </u>	ท่อระบายน้ำเสีย	FCO Ø	จุดเปิดล้างท่อบนที่น	- <del>-</del>	ข้อต่ออ่อนชนิดยางสังเคราะห์ใช้กับท่อแรงดัน (TWN FLEX)	⊕ B0	โถปัสสาวะหญิง
- V	ท่อระบายอากาศ	FCO SS	จุดเปิดล้างท่อบนพื้น		- ,	ВТ	•างอาบน้ำ
CW	พ่อน้ำประปา	co :	จุดเปิดล้างท่อใต้พื้น	<u> </u>	มาตรวัดแรงดันด้านตั้ง (discharge pressure gauge)	JAN	ชางซักล้างไม้ถูพื้น
HW	ท่อน้ำข้อน		ปลี้กอุดปลายท่อ	<u> </u>	มาตรวัดแรงดันด้านดูด (SUCTION PRESSURE GAUGE)	0	บ่อพักท่องะบายน้ำเสียผ่าปิดเหล็กหล่อ ชนิดผ่ากลม
R	ท่อระบายน้ำในภายในอาคาร	+HI SCO	<b>จุดเปิดต้างท่อด้</b> านข้าง	FHC	คู้ดับพลิง ซุ้ดับพลิง	   	บ่อพักท่อระบายน้ำเสียผ่าปีดเหล็กหล่อ ชนิดฝาสี่เหลียม
KW	ท่อระบายน้ำจากครัว	AVC <u></u> ———	ฝาบีดท่อระบายอากาศ	<b>−</b> ¢;	รัวรับน้ำดับเพลิง	$\boxtimes$	บ่อพักท่อระบายน้ำสืยฝาปิด คสล
F	ท่ <del>อ</del> ดับมพลิง	AVC 4	ฝาปิดท์อระบายอากาศเหล็กหล่อ	*0*	รัวจ่ายน้ำดับเพลิงบนหลังคา		บ่อพักท่อระบายน้ำเสียผ่าปีด คสล (มีรางวี)
F(D)	ท่อน้ำที่งระบบดับเพลิง	AVC D	ฝาปิดท่อระบายอากาศเหล็กหล่อ ชนิดออกด้านข้าง	– <b>Շ</b> ₃	รัวต่อสายฉีดน้ำดับเพลิง		บ่อพักท่อระบายน้ำสืยผ่าปิด ตะเกรงเหล็ก
WL	ท่อระบายน้ำทึ่งห้องปฏิบัติการ	- Τ	ฝาปิดท่อระบายอากาศชนิดใช้ท่อและข้อต่อประกอบ	• · · · · · · · · · · · · · · · · · · ·	หัวกระจายน้ำดับเพดิงชนิดหัวหงาย (UP-RIGHT SPRINKLER)		บ่อพักท่อระบายน้ำเสียฝาปิด ตะเกรงเหล็กหล่ <del>อ</del>
<u>DI</u>	<del>ท่อว่</del> ายน้ำบริสุทธิ์	-₩-	ประทูน้ำ (GATE VALVE)	0	หัวกระจายน้ำดับเพลิงชนิดหัวคว่ำ (PENDENT SPRINKLER)	BSP SCH.40	พื่อ ปี เอช ที่ (BLACK STEEL PIPE SCH.40)
—>	ท่อระบายน้ำเสียภายนอกอาคาร		ประตูน้ำ OS & Y GATE VALVE	¥ 	หัวกระจายน้ำดับเพลิงชนิดติดกำแพง (SIDE WALL SPRINKLER)	CIP	ท่อเหล็กห <del>ล่อ</del>
——⊳	ท่อระบายน้ำฝน คสล ภายนอกอาคาร	-55-	ประตูน้ำลื้นปึกผีเสื้อ (BUTTERFLY VALVE)	- ⊗ ABC	ถึงดับเพลิงชนิดเคมีแห้ง ABC (6A-20B 15 lbs) มอก 332	GSP	ท่ <del>อ</del> เหล็กอาบดังกะสี
SLOPE	ทิศทางความลาดตามลูกศร	-t×1-	ประตูน้ำ os & y gate valve/supervisory switch	<b>⊕</b> C0~s2	ถึงดับแพลิงชนิด co~s2~s ไม่น้อยกว่า 10 BC มาตรฐาน UL (10 lbs)	HDPE	พล เลร ดี ที่ ซี (HIGH DENSITRY POLYTHLENE)
	ข้องอชิ้น	-5-	บ <del>อล</del> วาลัว (BALL VALVE)	WP.	เครื่องสูบน้ำประปา (water pump)	 РВ	ท่อ ที่ปี (POLYBUTYLENE)
<u>-</u>	<del>10</del> 1881	PRV — PRV	ประสุนาลคลามดัน (PRESSURE REDUCING VALVE)	FP	เครื่องสูบน้ำดับแพลิง (FIRE PUMP)	PVC	THE TIST (POLYVINYL CHLORIDE)
t	ข้ <del>องอ</del> 90 องศา	——————————————————————————————————————	มาตรวัดน้ำ	JP	พรุ่องฝักทุ้งมูบคาทรงมูก (nocka bamb)	- P <del>P</del>	พ่อ ที่ที่ (POLYPROPYLENE)
+	ข้อโค้ง 90 องศา		ลูกลอย	BP.	เครื่องสูบน้ำพื่มแรงดัน (BOOSTER PUMP)	PP-R	ท่อ ที่ที่อาร์ (POLYPROPYLENE RANDOM)
-+/	100 45 60M1		ลูกลอยชนิด modulating	①	ถึงความคัน	INV	ระดับกันท่อหรือรางระบายน้ำ
-+	สามทางที	- <del>-</del> 7	ประตูน้ำกันน้ำย้อนกลับ (CHECK VALVE)	F	ถึงกระง (Filter)	UP	<b>f</b> u
	สามทางวาย		วาล์วหัวกระโหลก (FOOT VALVE)		ก็อกน้ำ , ก็อกสนาม	DN DN	81
⊙ RL	ท่อระบายนำไปนแนวดึง	<u></u>	วาล์วสัญญาณเดือนภัย (ALARM CHECK VALVE & ALARM GONGE)	—————————————————————————————————————	ฝึกบัว	NC	ปกติปิด (normally close)
O RD	หัวระบายน้ำฝนรูปโดม	ф.	วาล์วชะลอน้ำเข้า (PRE-ACTION VALVE)		สายฉีดรำระ	NO	ปกติเปิด (NORMALLY OPEN)
→ ○ RFD	พัวระบายน้ำฝ่นแบบเรียบ	— <u> </u>	วาล์วระบายแรงดัน (pressure relief valve)	☐[ wc	ล้วมชนิด Flush tank		
O P0	พัวระบายน้ำลำหรับกระถางค้นไม้	AAV	วาล์วระบายอากาศอัตในมัติ (AUTOMETIC AIR VENT)	◯¶ wc	สั่วมชนิด Flush valve		
so []	ช่องระบายน้ำด้านข้าง	The state of the s	อุปกรณ์ตรวจการไหล (FLOW SWITCH)	<b>⊘</b> ¥ ∪R	โถปัสสาวะชาย		
FD 🖸 ——	<del>ช่องระ</del> บายน้ำทั้งที่พื้น	-63-	<del>ข้อต่ออ่</del> อนชนิดเหล็กไร้สนิม	☐ LAV	ช่างล้างหน้า		

ท่อ	¥0.50.05	ชนิดท่อ	ความลาดในแนวนอน		
	สัญลักษณ์		ขนาดท่อ (นิ้ว)	ความลาดขึ้นต่ำ	
โสโครก	S	ท่อ PVC CLASS 8.5 มาตราฐาน มอก17	#2 1/2 หรือน้อยกว่า	1: 50	
ระบายน้ำสีย	w	ne pvc class 8.5 unnangnu uen17	3 – 6	1:100	
ระบายนำไน	R	We puc class 85 maragam menta	8 หรือมากกว่า	1: 200	
ประปา	cw (ทั่วไป/ภายใน <del>อาคาร</del> )	ท่อ PP-R CLASS PN-10 ผลิตตาม มาตราฐาน DN 8077-8078 และมีใบรับรองว่าผ่านการ ทอสอบว่าสามารถใช้กับน้ำเพื่อบริโภคจากสถาบัน wras		-	
	cw (ส่วนที่ผึงดิน/ภายนอกอาคาร)	ท่ <del>อ</del> HDPE(80) CLASS PN-10 มาทราฐาน ม <u>อ</u> ก.982-2548		- -	
ระบายอากาศ	V	ท่อ PVC CLASS 8.5 มาตราฐาน มอก17		<u></u>	
ระบายน้ำ คสล	RCP	ท่อ คสล ประเภท 2 มาตราฐาน มอก128			

สุขภัณฑ์	สัญลักษณ์	ขนาดท่อ (นิ้ว)			
of 119 1919 A ;	949 111 111 914	CW	S	٧	W
โถส้วม (FT)	wc	3/4	4	2	-
ใกล้วม (FV)	WC1	1	4	2	-
ช่างล้างหน้า	LAV	3/4	-	1 1/2	2
โถปัสสาวะชาย	UR	3/4	2	1 1/2	
ผืกบัว	SH	3/4	_	-	<del>-</del>
	НВ	3/4	-	-	
• <del></del>	SINK	3/4	-	1 1/2	2
<del>ช่องระบายน้ำทั้</del> งที่พื้น	FD		-	<u>-</u>	2



โครงการ อาคารชุดพักอาศัยข้าราชการ 18 หน่วย สถานที่ .

( นายประสาร มหาลีตระกูล ) รองปลัดกระทรวงชุติธรรม ปฏิบัติราชการแทนปลัดกระทรวงชุติธรรม



D กองออกแบบและก่อสร้าง สำนักงานปลัดกระทรวง กระทรวงยุติธรรม

ผู้อำนวยการ

W 18614	1202 011408221
หัวหน้ากลุ่มงานสถาปัตยกร	รม ь
นายพิสิษฐ์ โชติยศพงศ์	
หัวหน้ากลุ่มงานวิศวกรรม	
นายอาร์อัชมีย์ คุณยาสัตย์	L.
สถาปนิก	
นางสาวนฤมต สิทธิวนิช	
วิศวกรโยธา	
นายอาร์อัซมีย์ คุลยาสัตย์	
นายสฤษดิ์ชัย ทองสัมฤทธิ์	
นายพงษ์นรินทร์ จงรักษ์ถาวร	
นายทรงศิลป์ เจริญวัฒนาโรจน์	
วิศวกรไฟฟ้า	
นายภัคพสิษฐ์ โสสกุลวัฒนา	
นายสุทธิพงษ์ ติ้มกิตติอาภา	
วิศวกรเครื่องกล	
นายยะโกน พันทอง	
นายชวติด มณีรัตน์	To sa
····	
วิศวกรสิ่งแวดล้อม	
นายอาร์อันมีย์ คุลยาลัตย์	A.


REVISION				
NO D	O DESCRIPTION			
PROJECT NO 6	63-06-001 DRAWING			
DRAWN BY	TOTAL			
SCALE NTS		11		
4041				


อาคารชุดพักอาศัยช้าราชการ 18 หน่วย

ผังดัชนี


สารบัญแบบ สัญลักษณ์ และรายการประกอบแน

1 แบบรูปราชการทั้งหมดนี้ เป็นกรรมสิทธ์ของกระพรวงยุติธรร ห้ามทำการคัดลอกส่วนใดส่วนหนึ่ง หรือทั้งหมด โดยไม่ได้รับ ลบุญาดจากกระทรวงยุดิธรรมเป็นลาสลักษณ์อักษร

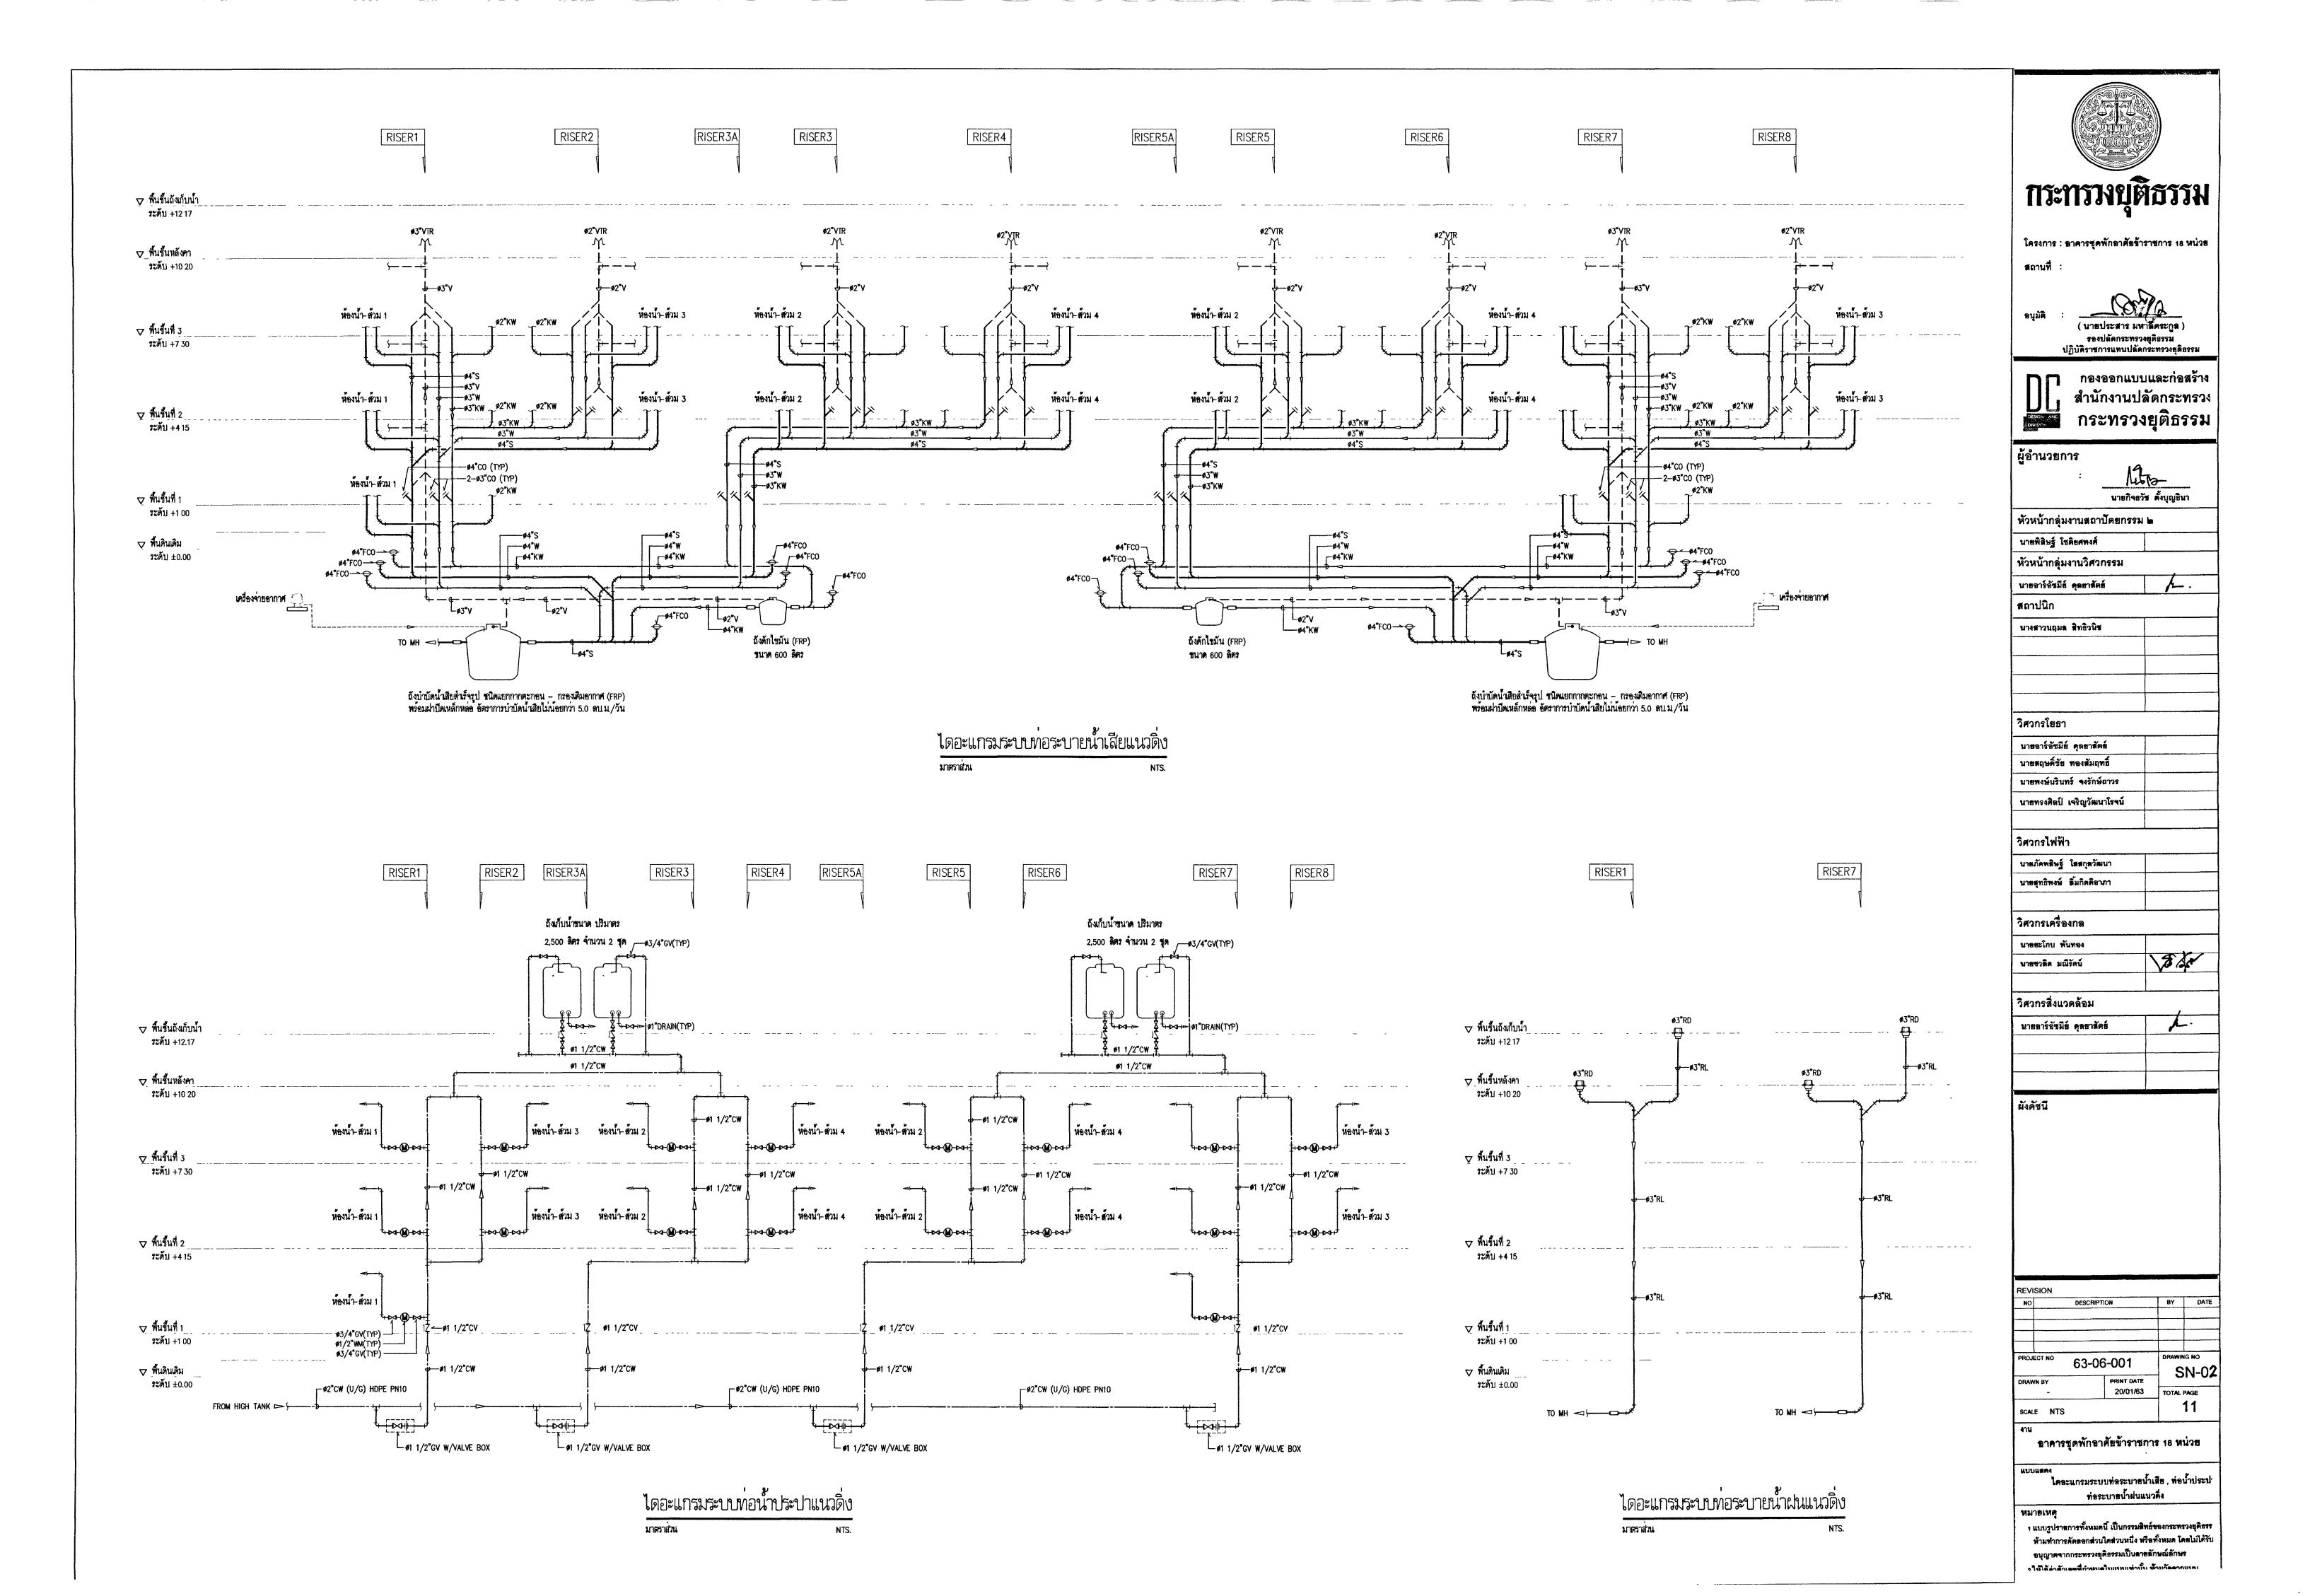

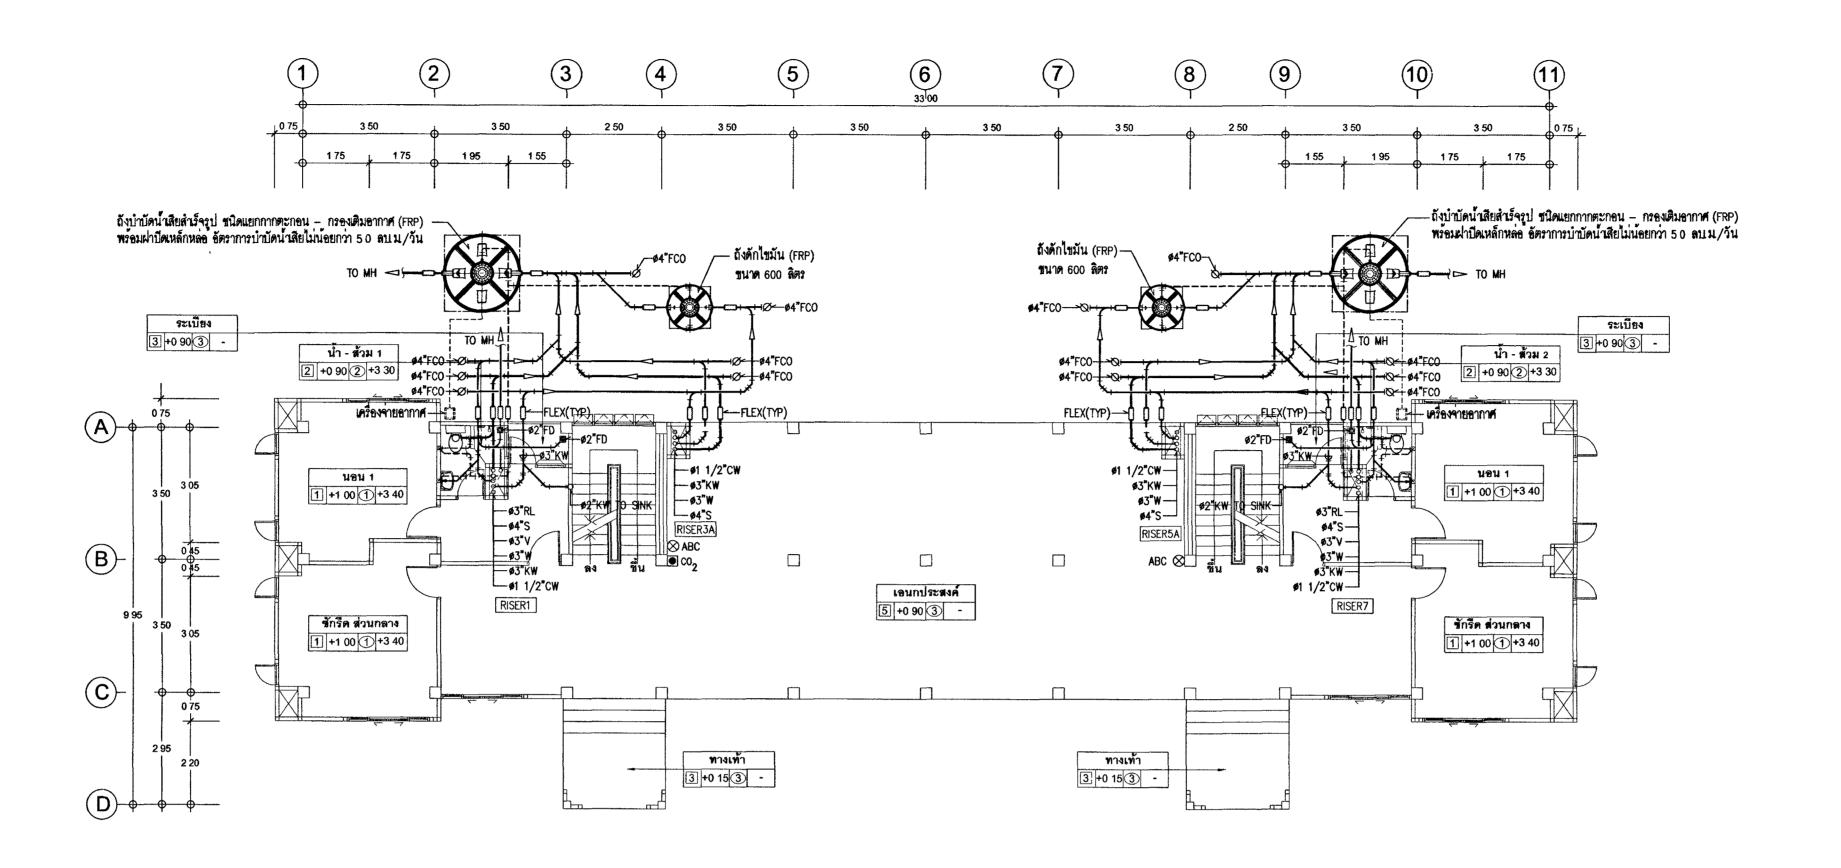

### แปลนระบบสุขาภิบาลชั้นที่ 1 มาตราส่วน 1.100 (A1)

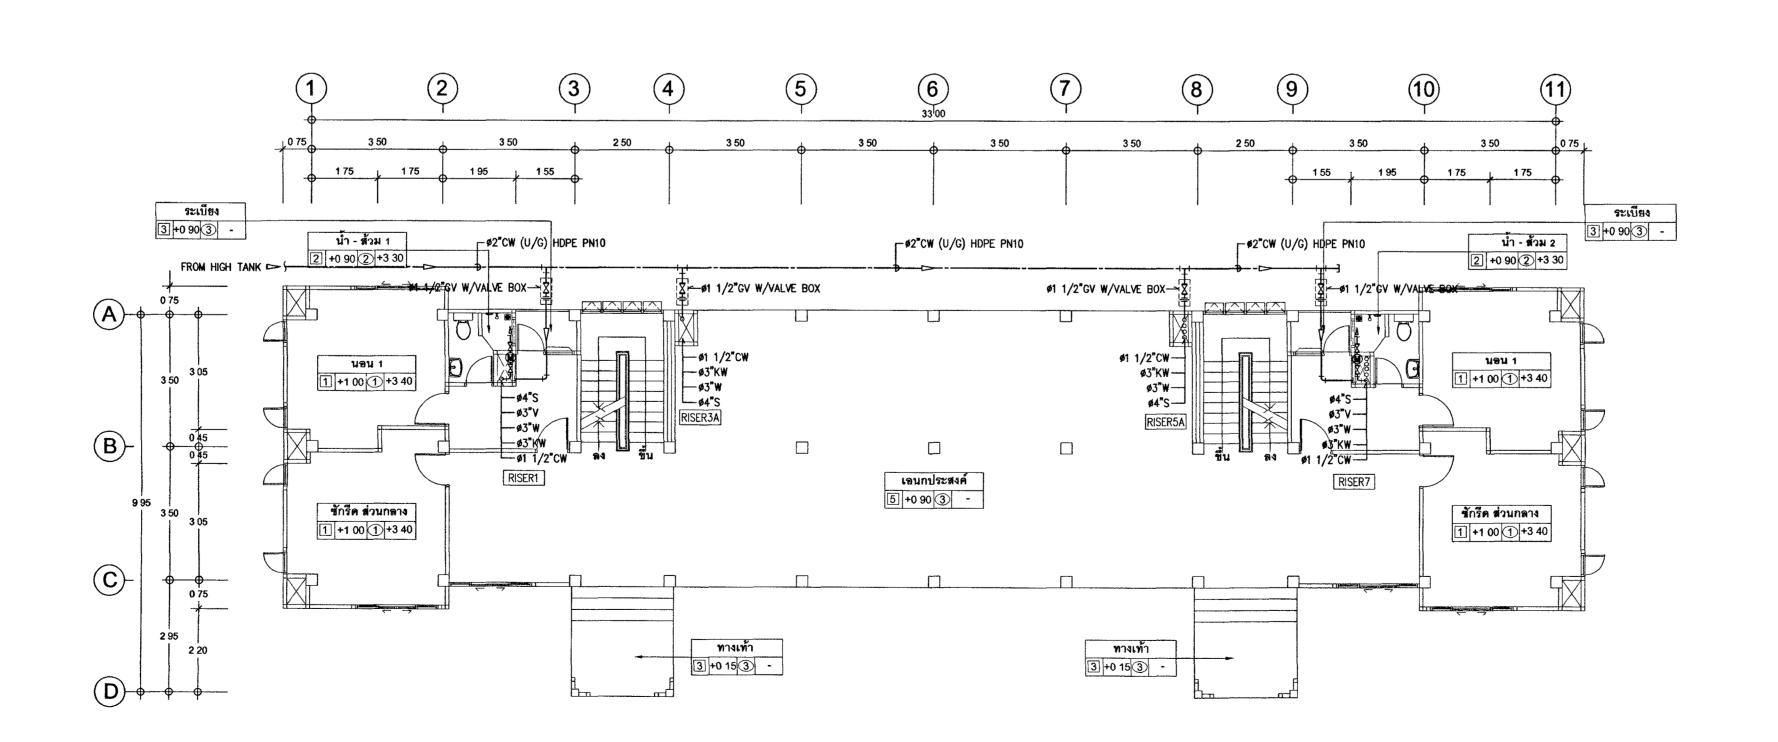

มาตราส่วน 1:100 (A1)

⊗ ABC ถึงดับเพลิงชนิดเคมีแห้ง ABC (6A-20B 15 lbs) มอก 332

O CO ถึงดับเพลิงชนิด CO ไม่น้อยกว่า 10 BC มาตรฐาน UL (10 lbs)



โครงการ : อาคารชุดพักอาศัยข้าราชการ 18 หน่วย

( นายประสาร มหาลีตระกูล )

รองปลัดกระทรวงยุติธรรม ปฏิบัติราชการแทนปลัดกระทรวงชุติธรรม

กองออกแบบและก่อสร้าง สำนักงานปลัดกระทรวง กระทรวงยุติธรรม

ผู้อำนวยการ

สถานที่

1000

หัวหน้ากลุ่มงานสถาปัตยกรรม ь นายพิสิษฐ์ โชติยศพงศ์ หัวหน้ากลุ่มงานวิศวกรรม

นายอาร์อัชมีย์ คุลยาตัดย์ สถาปนิก นางสาวนฤมล สิทธิวนิช

วิศวกรโยธา

นายอาร์อัชมีย์ คุลยาสัตย์ นายสฤษดิ์ชัย ทองสัมฤทธิ์ บายพงษ์นรินทร์ จงรักษ์ถาวร นายทรงศิลป์ เจริญวัฒนาโรจน์

วิศวกรไฟฟ้า

นายภัคพสิษฐ์ โสสกุลวัฒนา นายสุทธิพงษ์ ลิ้มกิตติอาภา

วิศวกรเครื่องกล นายยะโกบ พันท<del>อ</del>ง

นายชวติต มณีรัตน์

วิศวกรสิ่งแวดล้อม นายอาร์อัชมีย์ คุลยาสัตย์


ผังดัชนี

DESCRIPTION 63-06-001 SN-03 20/01/63 11 SCALE 1 100


อาคารชุดพักอาศัยข้าราชการ 18 หน่วย

แปลนระบบสุขาภิบาล , ท่อประปาชั้นที่ เ

ง แบบรูปราชการทั้งหมดนี้ เป็นกรรมสิทธ์ของกระทรวงชุติธรร ท้ามทำการคัดขอกส่วนใดส่วนหนึ่ง หรือทั้งหมด โดยไม่ได้รับ **อ**บุญาดจากกระทรวงชุดิธรรมเป็นดายลักษณ์อักษร ว ใช้ใช้อ่าตัวเลตที่ก้านผลในแผนต่านั้น ข้านวัลลากแผน

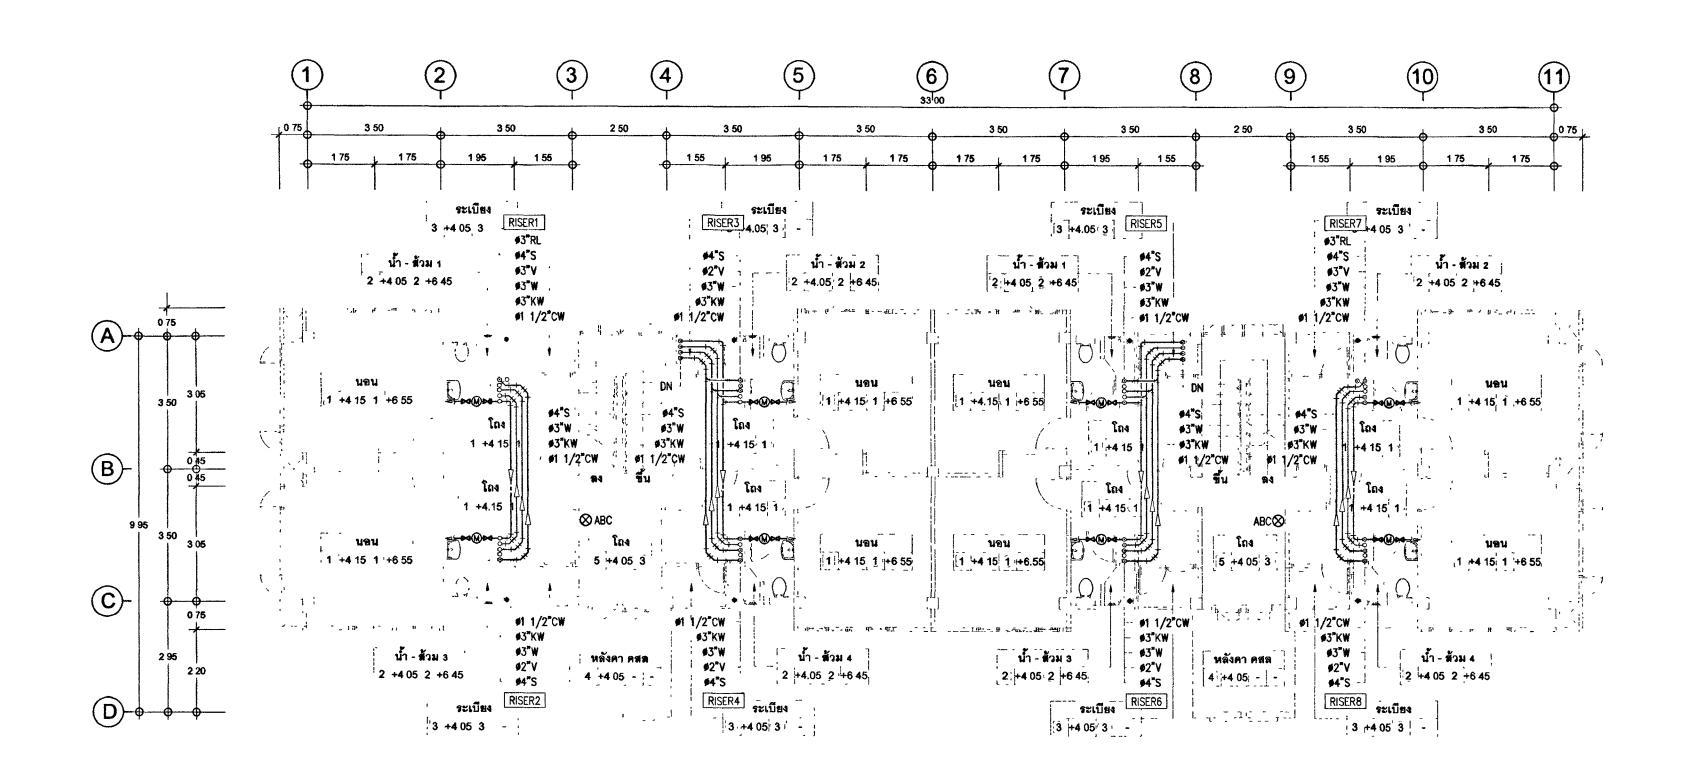

### แปลนระบบสุขาภิบาลชั้นที่ 2 มาตราส่วน 1:100 (A1)

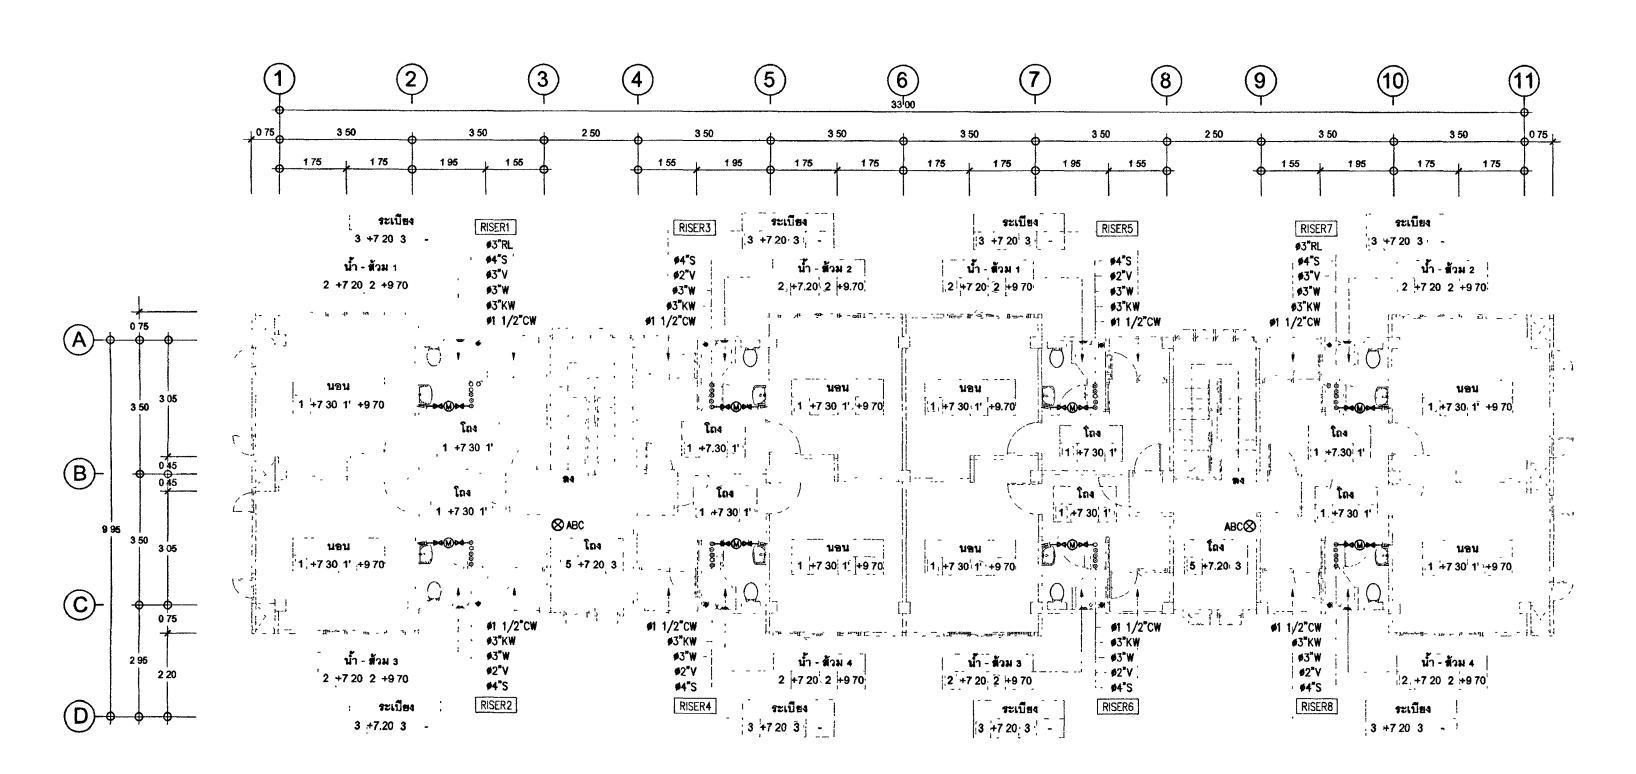

แปลนระบบสุขาภิบาลชั้นที่ 3 มาตราส่วน

⊗ ABC ถึงดับเพลิงชนิดเคมีแห**้**ง ABC (6A-20B 15 lbs) มอก 332 © CO~s2 ถึงดับเพลิงชนิด Co~s2~S ไม่น้อยกว่า 10 BC มาตรฐาน UL (10 lbs)



โครงการ : อาคารชุดพักอาศัยข้าราชการ 18 หน่วย สถานที่

> ( นาฮประสาร มหาลีตระกูล ) รองปลัดกระทรวงยุติธรรม ปฏิบัติราชการแทนปลัดกระทรวงยุติธรรม

> > กองออกแบบและก่อสร้าง สำนักงานปลัดกระทรวง

กระทรวงผลิกรรม

VISON	1125112,941	anns.
ำนวยก	าร	
	19	6
	นายกิจธรัช	<b>ต</b> ุ้งภ์เทียูก.

หัวหน้ากลุ่มงานสถาปัตยกรรม ь นายพิสิษฐ์ โชติยศพงศ์ หัวหน้ากลุ่มงานวิศวกรรม นายอาร์อัชมีฮ์ คุลฮาสัตธ์

สถาปนิก นางสาวบฤมล สิทธิวนิช

วิศวกรโยธา นายอาร์อัซมีย์ ดุลยาตัดย์ นายสฤษดิ์ชัย ทองสัมฤทธิ์ นายพงษ์นรินทร์ จงรักษ์ถาวร นายทรงศิลป์ เจริญวัฒนาโรจน์

วิศวกรไฟฟ้า

นายภัคพสิษฐ์ โสสกุลวัฒนา นายสุทธิพงษ์ ลิ้มกิตติอาภา

วิศวกรเครื่องกล นายยะโกบ พันทอง St da นายชวติด มณีรัตน์


วิศวกรสิ่งแวดล้อม นายอาร์อัซมีย์ คุลยาสัตย์

ผังดัชนี


NO	NO DESCRIPTION			DATI
PROJECT NO 63-06-001			DRAWING NO SN-0	
DRAWN BY		PRINT DATE 20/01/63	TOTAL F	
SCALE 1 · 100			7	11

แปลนระบบสุขาภิบาลชั้นที่ 2-3

 แบบรูปราชการทั้งหมดนี้ เป็นกรรมสิทธ์ของกระพรวงยุติธรร ห้ามทำการคัดลอกส่วนใดส่วนหนึ่ง หรือทั้งหมด โดยไม่ได้รับ **อ**บุญาตจากกระทรวงยุติธรรมเป็นตายตักษณ์อักษร

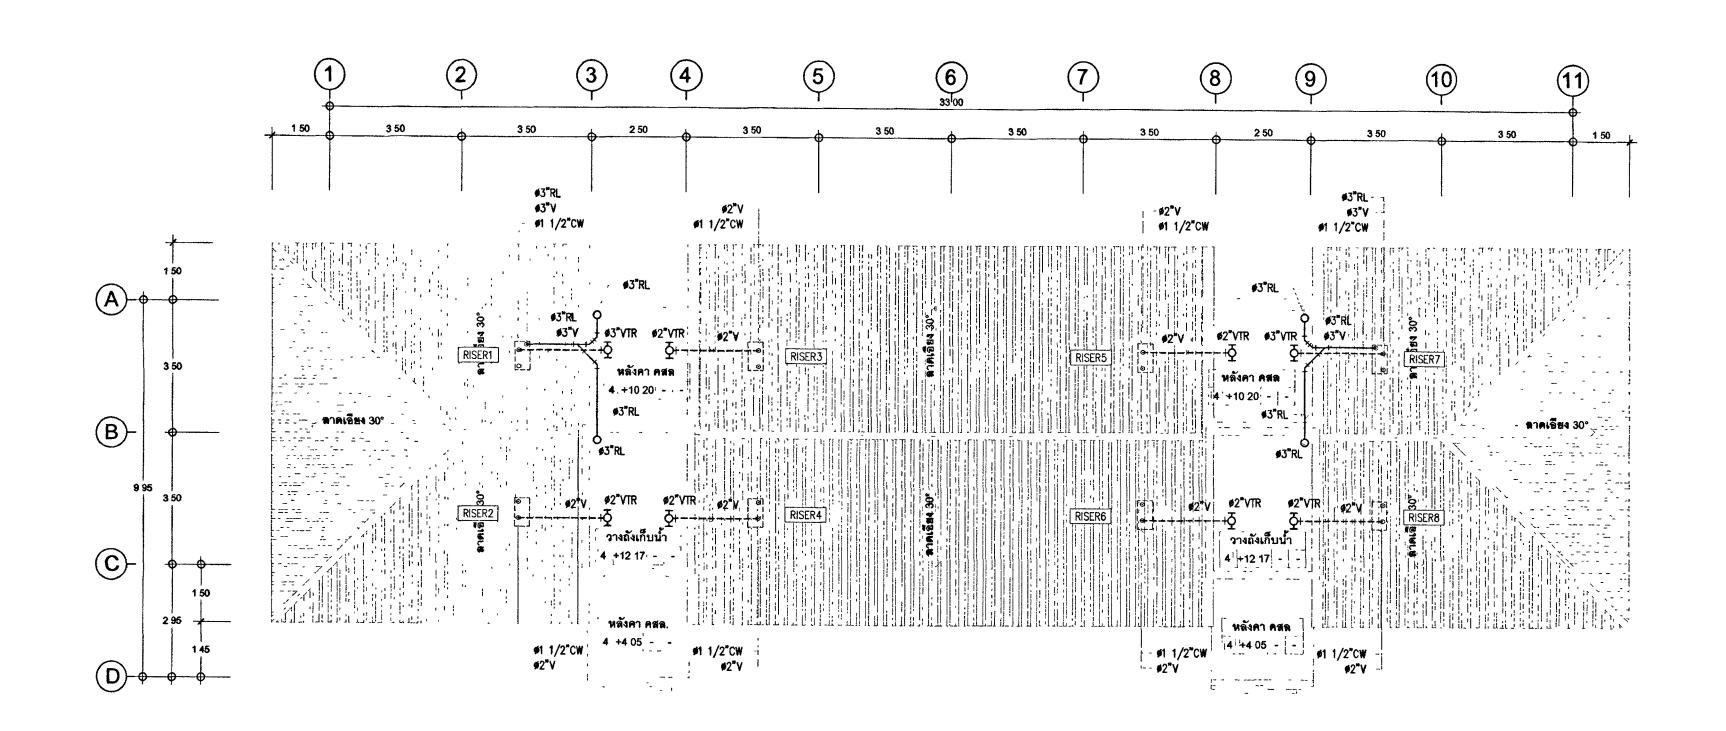



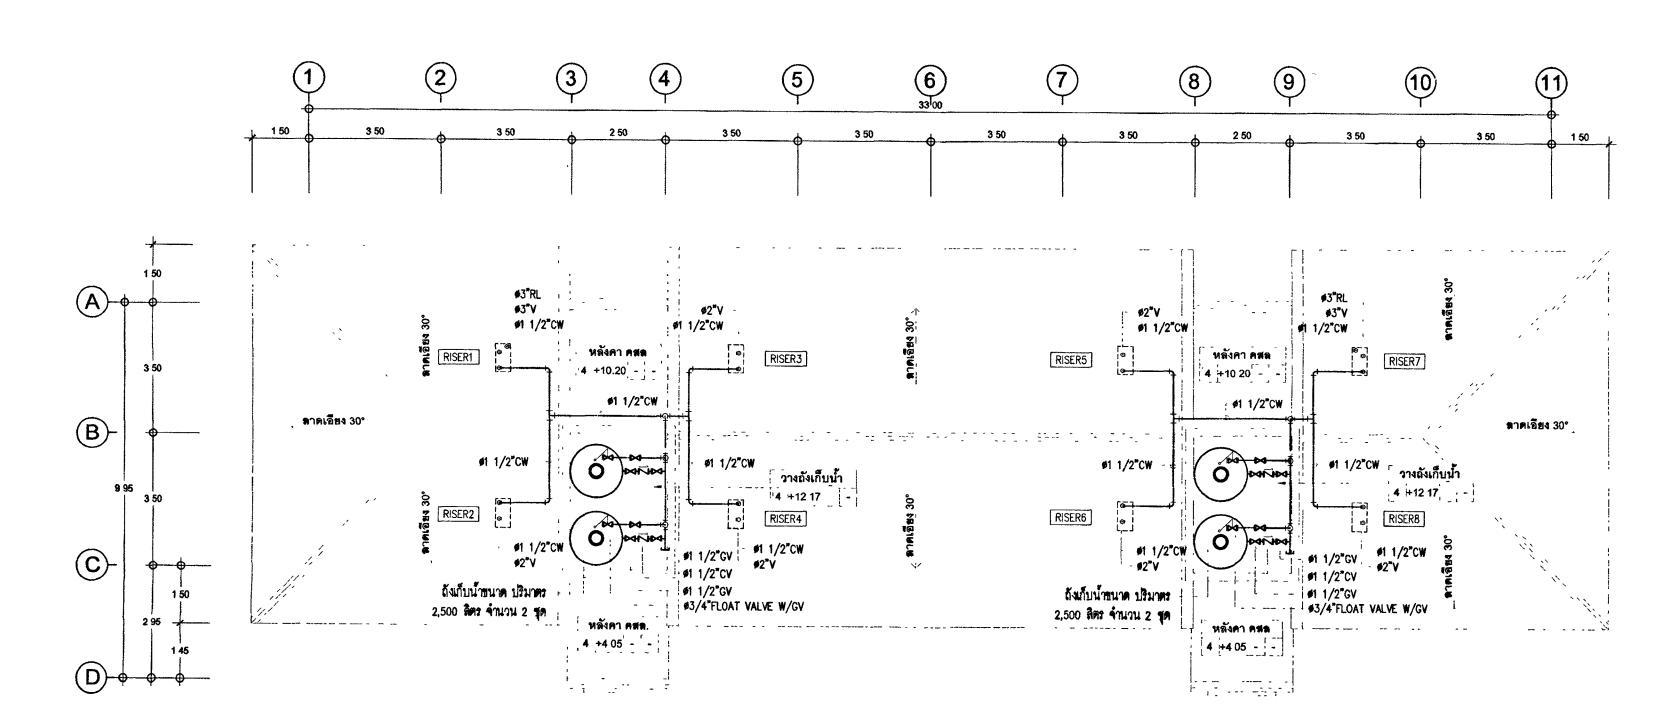





โครงการ : อาคารชุดพักอาศัยข้าราชการ 18 หน่วย สถานที่ :

> : (นายประสาร มหาลิตระกูล ) รถงปลัดกระทรวงยุติธรรม ปฏิบัติราชการแทนปลัดกระทรวงยุติธรรม

กองออกแบบและก่อสร้าง สำนักงานปลัดกระทรวง กระทรวงยุติธรรม

### ผู้อำนวยการ

นายกิจอรัช ดั้งบุญธินา

หัวหน้ากลุ่มงานสถาปัตยกรรม **๒** นายพิสิษฐ์ โชติยศพงศ์

หัวหน้ากลุ่มงานวิศวกรรม นายอาร์อัชมีย์ คุลยาสัตย์ สถาปนิก

นางสาวนถุมล สิทธิวนิช

วิศวกรโยธา นายอาร์อัชมีย์ คุลยาสัคย์ นายสถุษดิ์ชัย ทองสัมฤทธิ์ นายพงษ์บรินทร์ จงรักษ์กาวร

บายทรงศิลป์ เจริญวัฒนาโรจน์

วิศวกรไฟฟ้า นายภัคพสิษฐ์ โสสกุลวัฒนา นายสุทธิพงษ์ ลิ้มกิตติอาภา

วิศวกรเครื่องกล

นายชวติด มณีจัดน์

วิศวกรสิ่งแวดล้อม

นายอาร์อัชมีย์ คุลยาสัตย์

ผังคัชนี

PROJECT NO 63-06-001

DRAWN BY PRINT DATE

20/01/63

SCALE 1 100

DESCRIPTION

BY DATE

DRAWING NO SN-05

TOTAL PAGE


11


าน อาคารชุดพักอาศัยข้าราชการ 18 หน่วย


แปลนระบบสุขาภิบาลชั้นหลังคา-ชั้นถังเก็บน้ำ


หมายเหตุ


1 แบบรูปราชการทั้งหมดนี้ เป็นกรรมสิทธ์ของกระพรวงชุติธรร ห้ามทำการคัดลอกส่วนใดส่วนหนึ่ง หรือทั้งหมด โดยไม่ได้รับ

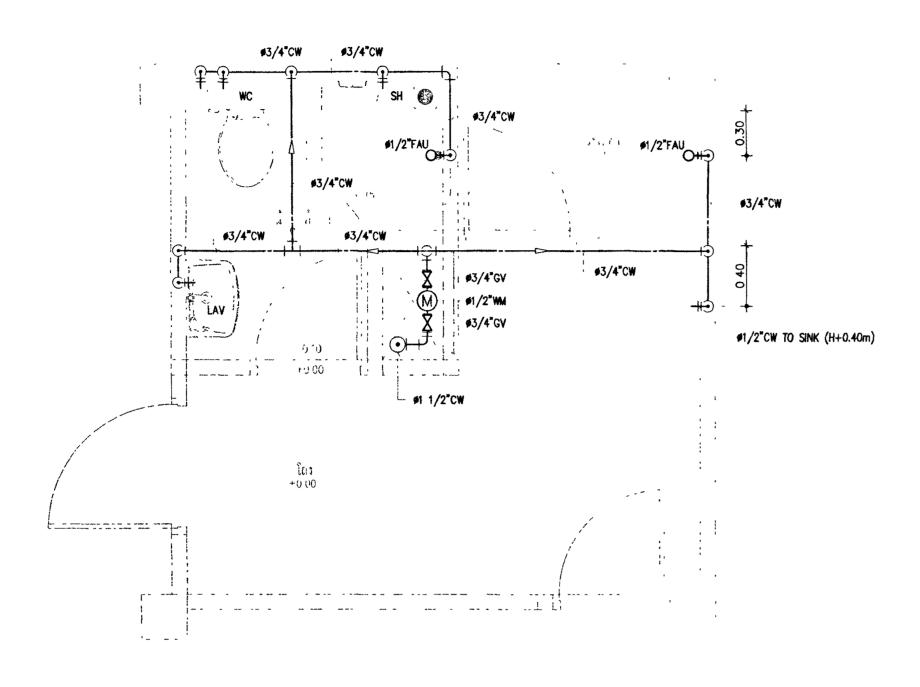

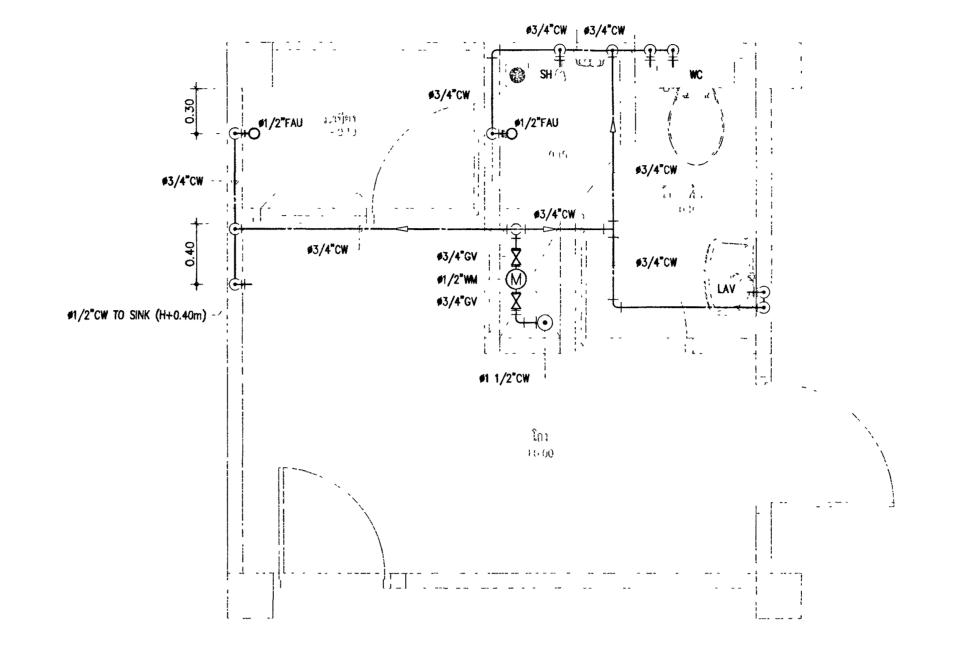

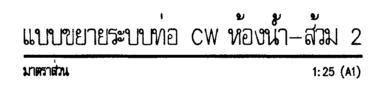

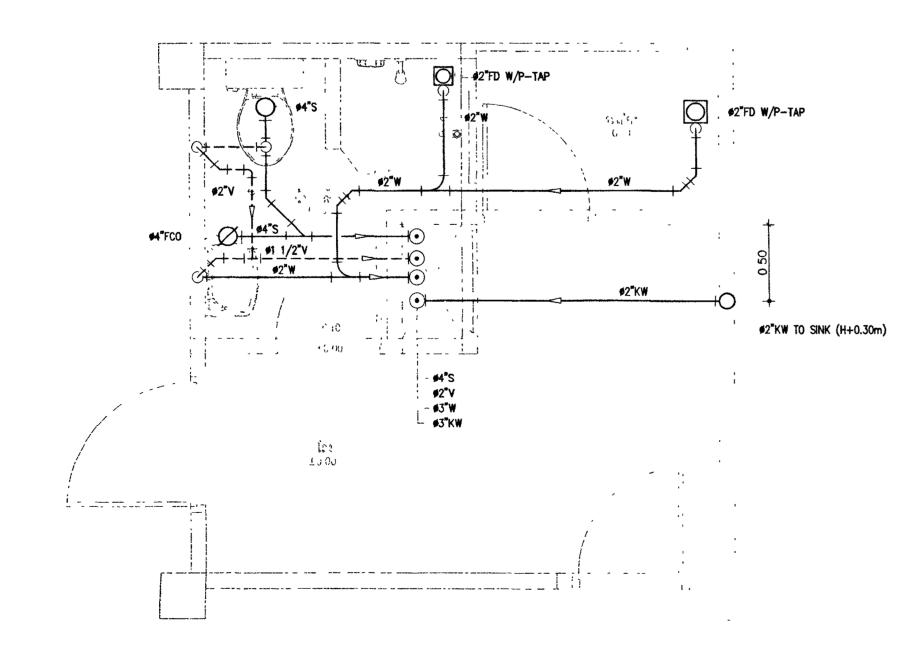

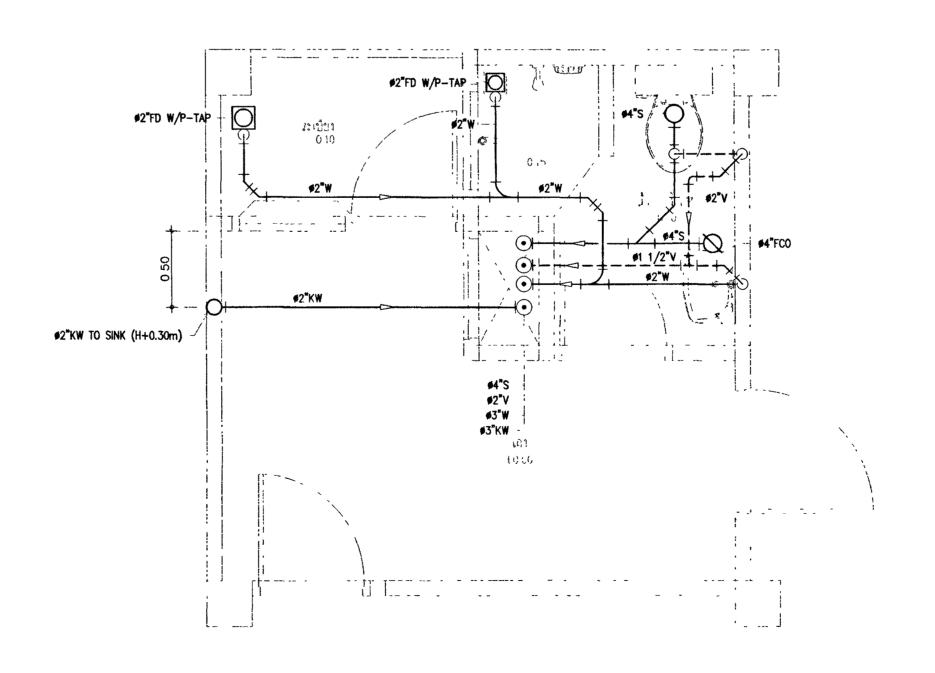

แบบขยายระบบท่อ S,W,V & KW ห้องน้ำ–สั่วม 1

แบบขยายระบบท่อ S,W,V & KW ห้องน้ำ - สั่วม 2 มาตราส่วน



โครงการ : อาคารชุดพักอาศัยข้าราชการ 18 หน่วย สถานีที่ :

รองปลัดกระทรวงยุติธรรม ปฏิบัติราชการแทนปลัดกระทรวงยุติธรรม

สำนักงานปลัดกระทรวง กระทรวงยู่ติธรรม

ผู้อำนวยการ

1200

******			
	นายกิจธวัช ตั้งบุญธินา		
หัวหน้ากุลมงานสถาปัตยกรรม 🖿			
นายพิสษฐ์ โชติยศพงศ์			
หัวหน้ากุล่มงานิวศวกร	.en		
นายอาร์อัชมีย์ คุลยาสัตย์	h		
สถาปนิก			
นางสาวนฤมล สิทธิวในช			

วิศวกรโยธา				
นายอาร์อัซ์มีย์ คุลยาสัตย์	T			
นายสฤษัติชัย ทองสมฤทิธ์				
นายพงษ์นิรินท์ร์ จงรักษ์ถาวร	$\top$			
นายทรงศิตป์ เจริญวัฒนาโรจน์	1			

_				
3	สว	กร	1 ա	W

วุษวบะเพพา				
นายภัคพิสิษฐ์ โสสกุตวัฒนา				
นายสุทธิพงษ์ โต้มภิศติขาภา				

### วิศวกรเครืองกล

นายชวิลต มณีรัตน์	17
W.152447. 4444.44	~ 0
	1

# วิศวกริส่งแวดล้อม

นายอาร์อัซมีย์ คุลยาสัตย์	A

### **ผ**ึงดีชนี


REVI	SION ·				
04		DESCRIPT	ION	BY	DAT
PROJE	ECT NO	63-06	5-001	DRAWIN	g NO N-0
DRAW	N BY		PRINT DATE		-
	-		20/01/63	TOTAL P	AGE
SCAL	E 1 · 2	5		1	1


อาคารชุดพักอาศัยข้าราชการ 18 หน่วย

แบบขอาธระบบท่อ CW , S,W,V & KW ห้องน้ำ-ส้วม 1-2


ห้ามทำการคิดลอกส่วนใดส่วนหนึ่ง หรือขึ้งหมด โดยไม่ได้รับ อนุญาคจากกระทรวงยู่ครรรมเป็นลาสลักษณ์อักษร


วริงใช้ลำลักเลตีย์กำพนคริบแบนตัวปั๊บ น้ำบวัลจากแบบ

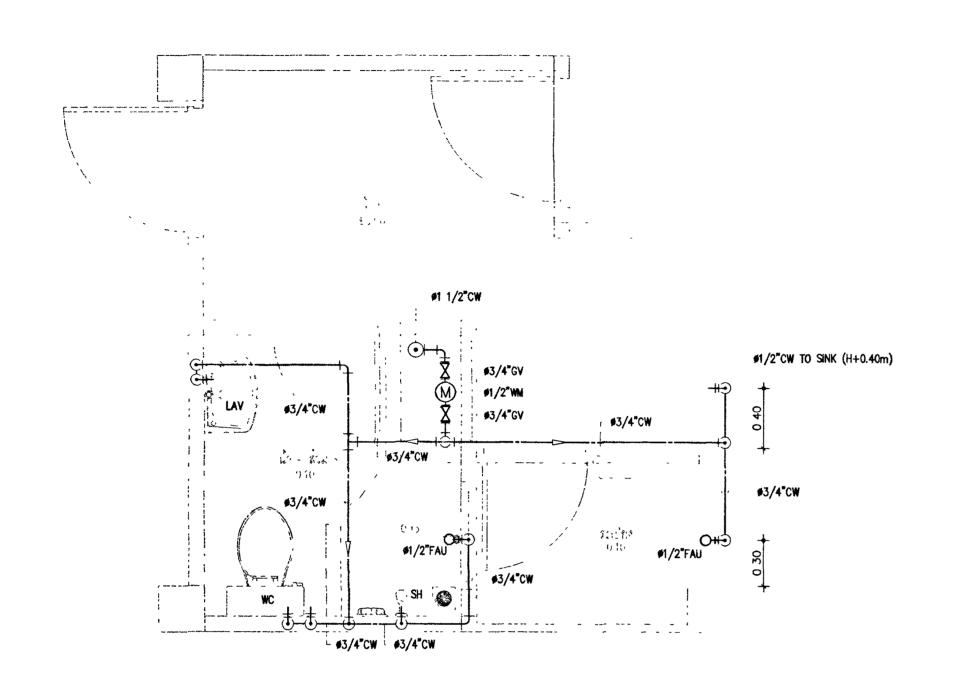


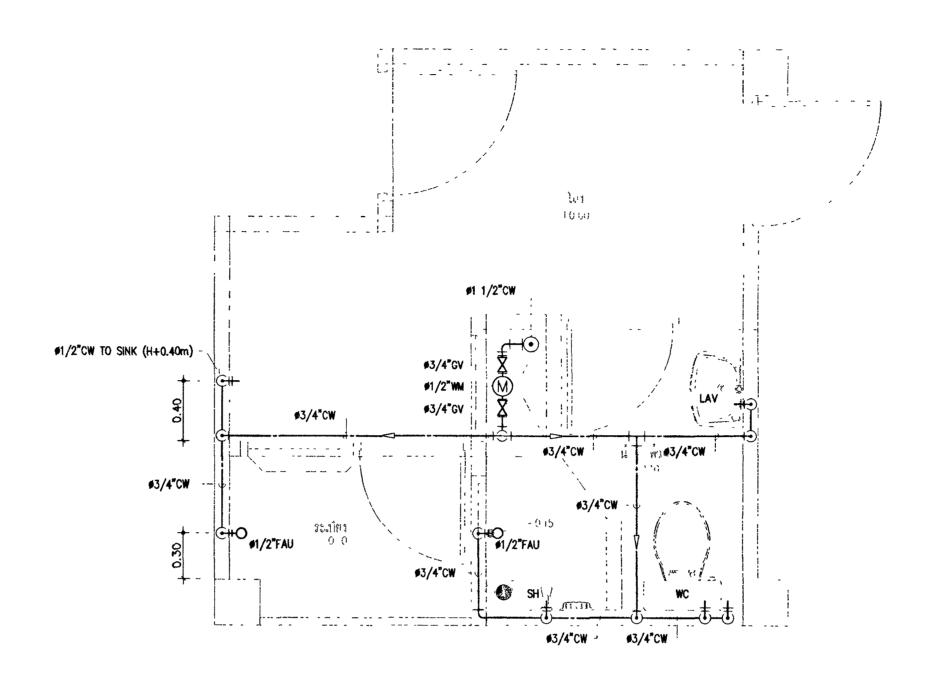


# มาตราส่วน 1:25 (A1)

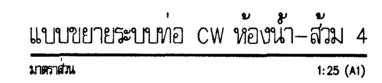

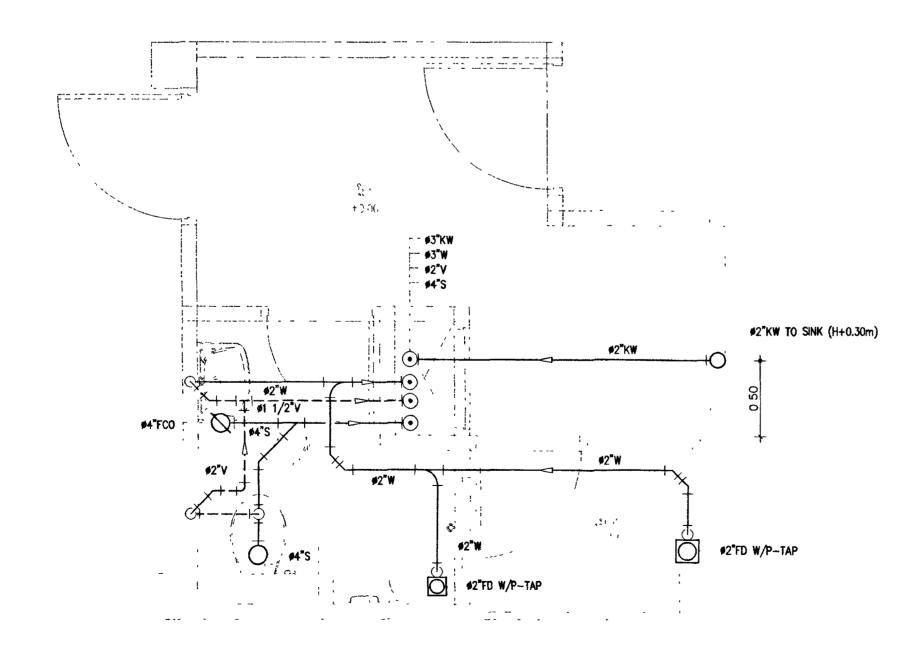

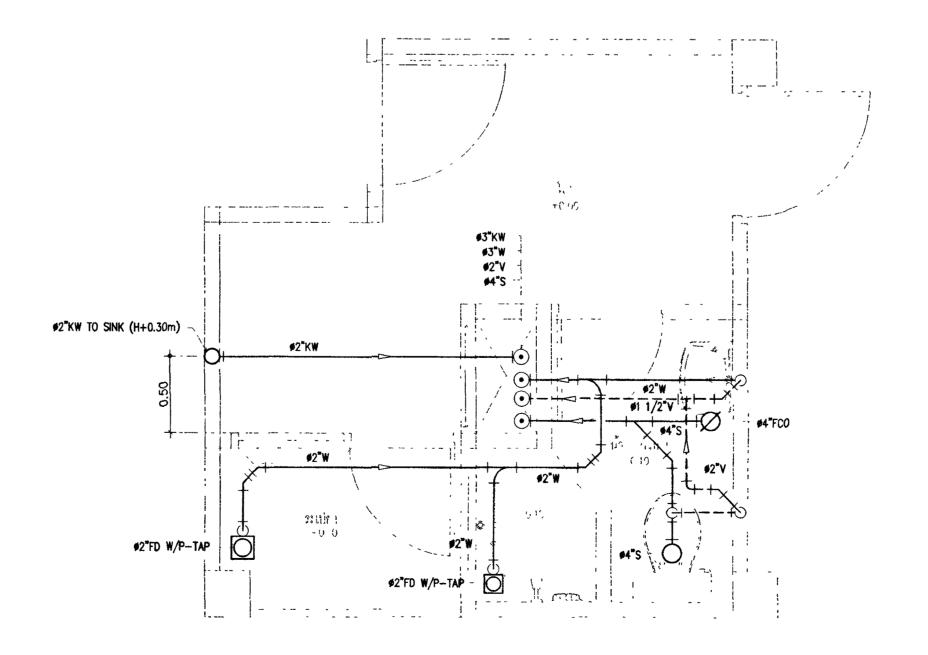

แบบขยายระบบท่อ S,W,V & KW ห้องน้ำ–สั่วม 3 มาตาล่าน

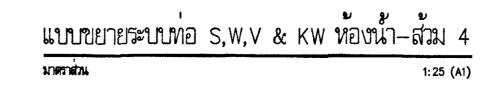



โครงการ : อาคารชุดพักอาศัยข้าราชการ 18 หน่วย

รองบัตตกระทรวงยุติธรรม ปฏิบัติราชการแทนปตัดกระทรวงยุติธรรม




🗖 🧻 กองออกแบบและก่อสร้าง สำนักงานปลัดกระทรวง กระทรวงยู่ติธรรม

ผู้อำนวยการ . )	A
<u></u> นาย์กิจ	ธวัช <b>ต</b> ั้งบูญิธน
หวหนากลุ่มงานสถาปัตยกรร	n P
นายพิสษฐ์ โชตยศพงศ	
หัวหน้ากุลุ่มงานิวศวกรรม	
นายอาร์อิชีมีย์ คลยาตัตย์	1
สถาปันก	
นางสาวนฤมล สิทธิธวินช	
วิศวกรโยธา	<del></del>
นายอาร์อัชมีย์ คุดยาสัตธ์	
นายสฤษัติชัย พองสัมฤทธิ์	
นายพงษ์นิรินท์ร์ จงรักษ์ถาวร	
นายทรงศิตป์ เจิรญวัฒนาโรจน์	
วิศวกรไฟฟ้า	
นายภัคพิติษฐ์ โดสกุลวัฒนา	
นายสุทธิพงษ์ โต้มกิตติดอาภา	
วิศวกรเคีรองกล	
นายฮะโกบ พันทอง	
นายชวิลต มณีรัตน์	18 8
วิศวกริส่งแวดล้อม	
นายอาร์อัชมีย์ คุลยาสัตย์	1
<del>, , , , , , , , , , , , , , , , , , , </del>	


REVISI	ON:			
NO	DESCRIPTI	ION	BY	DATE
_			<del>                                     </del>	
PROJEC	63-06	DRAWING NO SN-0		
	•	20/01/63	TOTAL P	AGE
SCALE	1:25		11	
4าน E	าคารุชุดพักอาโ	ศัยข้าราชกา	ร 18 หเ	រេង
WILLE				

# ถังบำบัดน้ำเสียสำเร็จรูป (FRP) อัตราการบำบัดน้ำเสียไม่น้อยกว่า 5.0 ลบม/วัน

ชนิด : บ่อเกรอะ+บ่อกรองรวม (ชนิดเติมอากาศ)

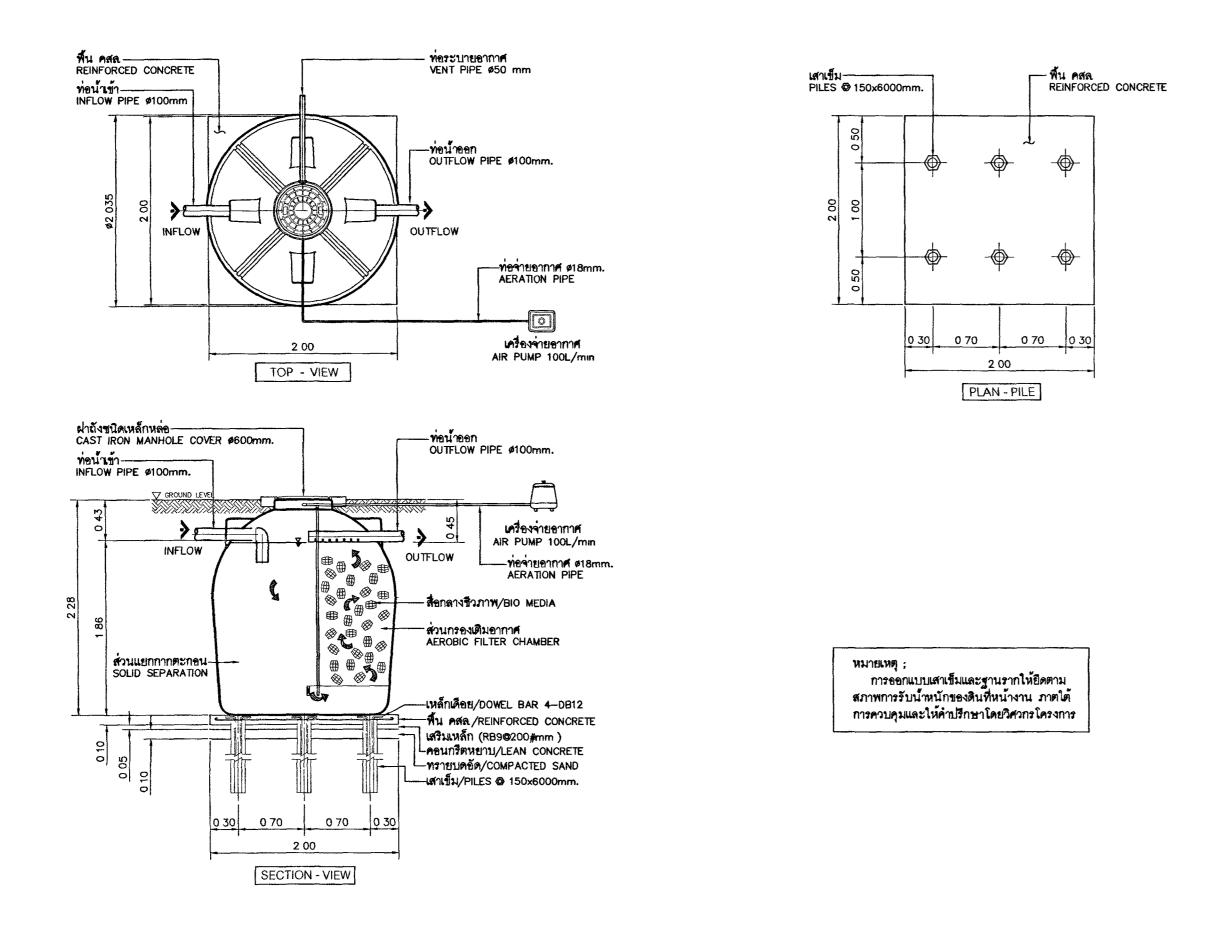


# ถังดักไขมันสำเร็จรูป (FRP) ขนาด 600 ลิตร ชนิด : ใต้ดิน

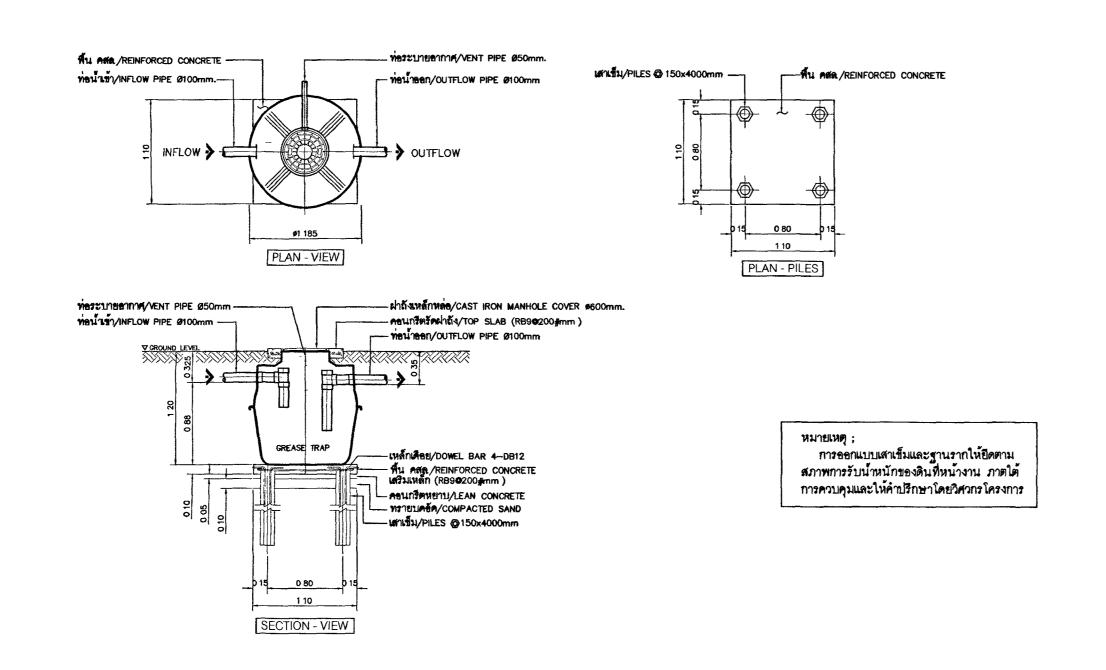


# ถังเก็บน้ำบนหลังคา ขนาด 2,500 ลิตร

ชนิด : -

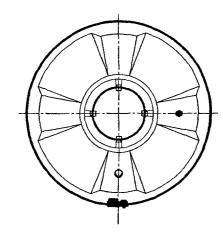

แปลน

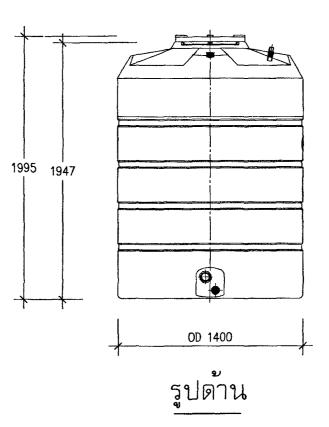

- ถังเก็บน้ำบนหลังคา ขนาด 2,500 ลิตร
- ตัวถึงทำด้วยวัสดุ POLYETHYLENE ชนิด ELIXER
- ป้องกันการเกิดตะไคร่น้ำ และ ทนแสง UV ระดับ 8
- ความหนาไม่น้อยกว่า 5 มม
- มาตรฐาน มอก 1379 2551



โครงการ : อาคารุชุดพักอาศัยช้าราชการ 18 หน่วย

สถานีที่

( นายประสาร มหาี้ลัศระกูล ) รองปลัดกระทรวงยุติธรรม ปฏิบัติราชการแทนปลัดกระทรวงยุติธรรม





D กองออกแบบและก่อสร้าง สำนักงานปลัดกระทรวง กระทรวงยู่ติธรรม


ู้ผู้อำนวยกา <del>ร</del>	•					
: 1	to					
นาย์กจ	ชวั <b>ร ด</b> ึงบุญธินา					
หัวหน้ากุล่มงานสถาปัตยกรรม ь						
นายพิสิษฐ์ โซ็ดยศพงศ์						
หัวหน้ากุลุ่มงานวิศวกรรม						
นายอาร์อชีมีย์ คลยาสัตย์	L					
สถาปนิก						
นางสาวนฤมล สิทธิวนิช						
วิศวกรโยธา						
นายอาร์อัชมีย์ คุลยาสัตย์						
นายสฤษัติชัย ทองสมฤทิธ์						
นายพงษ์นรินทร์ จงรักษ์ถาวร						
นายทรงศิลป์ เจิรญวัฒนาโรจน์						
วิศวกรไฟฟ้า						
นายภัคพิสษฐ์ โสสกุลวัฒนา						
นายสุทธิพงษ์ โล้มกิตติอาภา						
วิศวกรเครื่องกล						
นายยะโกบ พันทอง						
นายชวิลต มีณีรัตน์	18 Ad					
วิศวกริส่งแวดล้อม						
นายอาร์อัซีมีย์ คุลยาสัตย์	1					
	·					

REVI	SION	IPTION	BY	DATE	
			1		
			1		
		06-001		DRAWING NO	
DRAW	- N BY	20/01/63	TOTAL P	AGE	
SCAL	E NTS		11		
4711	• อาคารชุดพักร	อาศัยข้าราชกา	ร 18 หเ	138	

อนุญาตจากกระทรวงยู่ติธรรมเป็นดายลักษณ์อักษร 2 ให้ใช้ค่าตัวเลขีที่กำหนดในแบบเท่านั้น ห้ามวัดจากแบบ

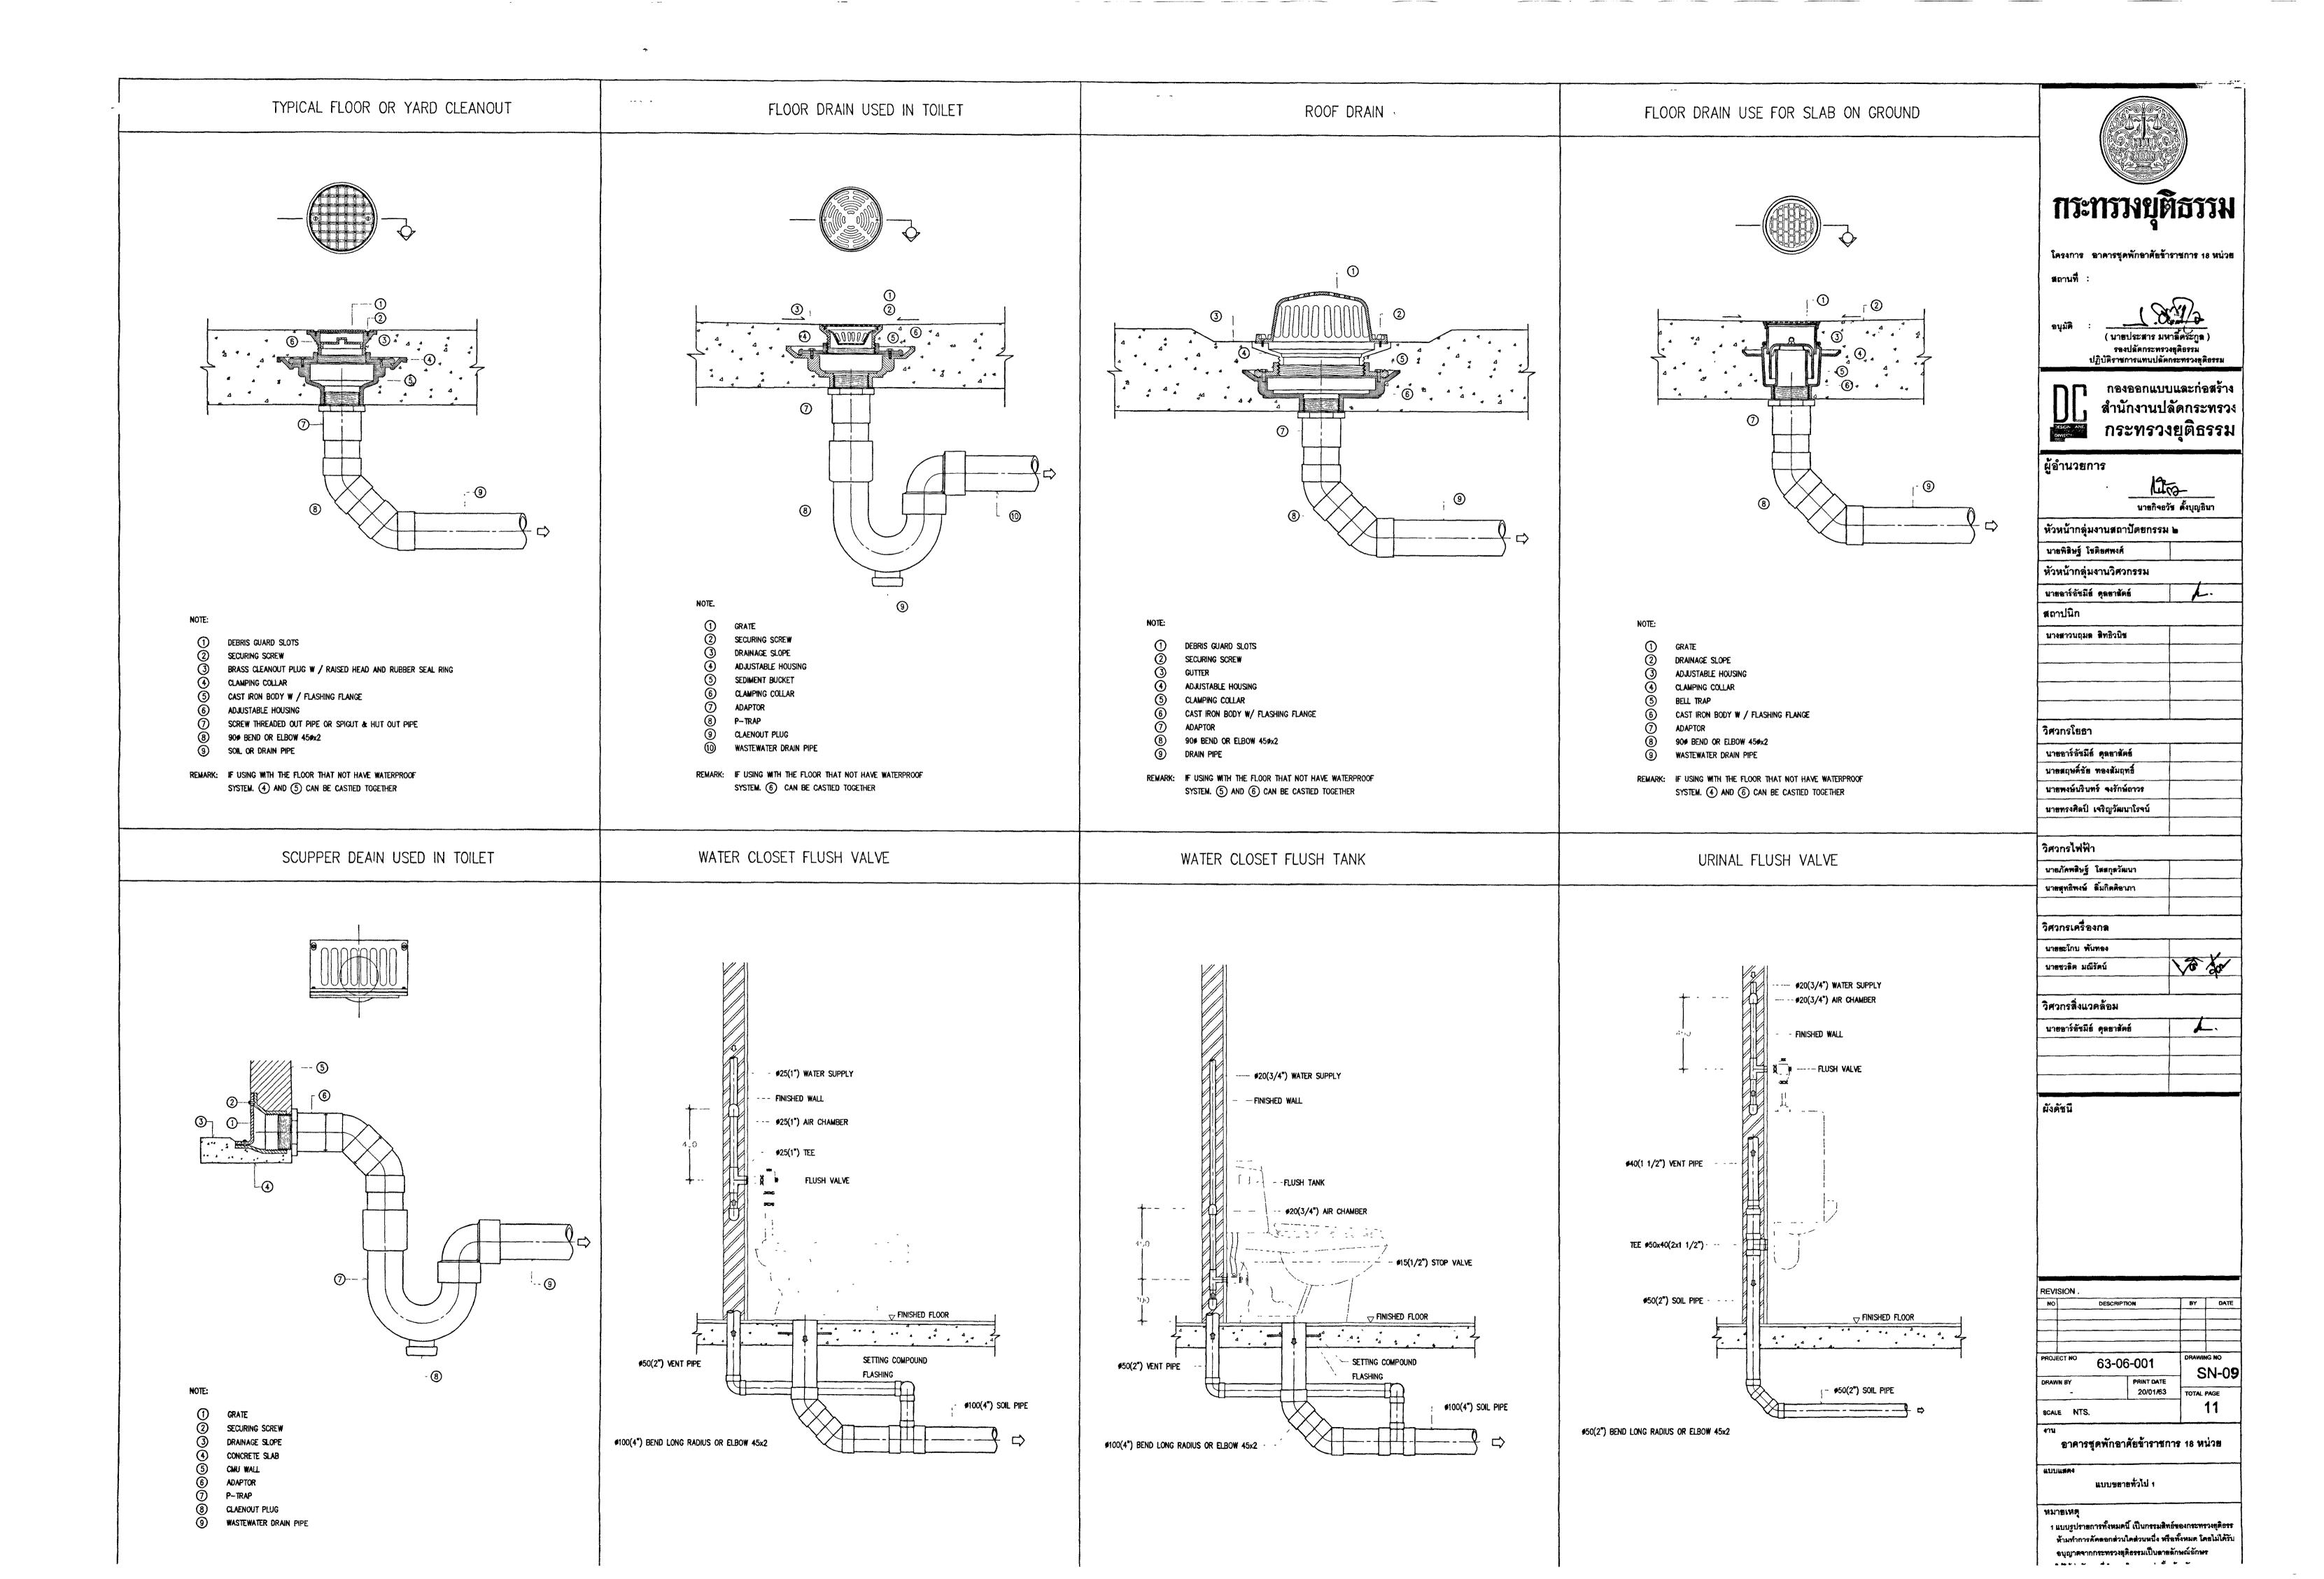

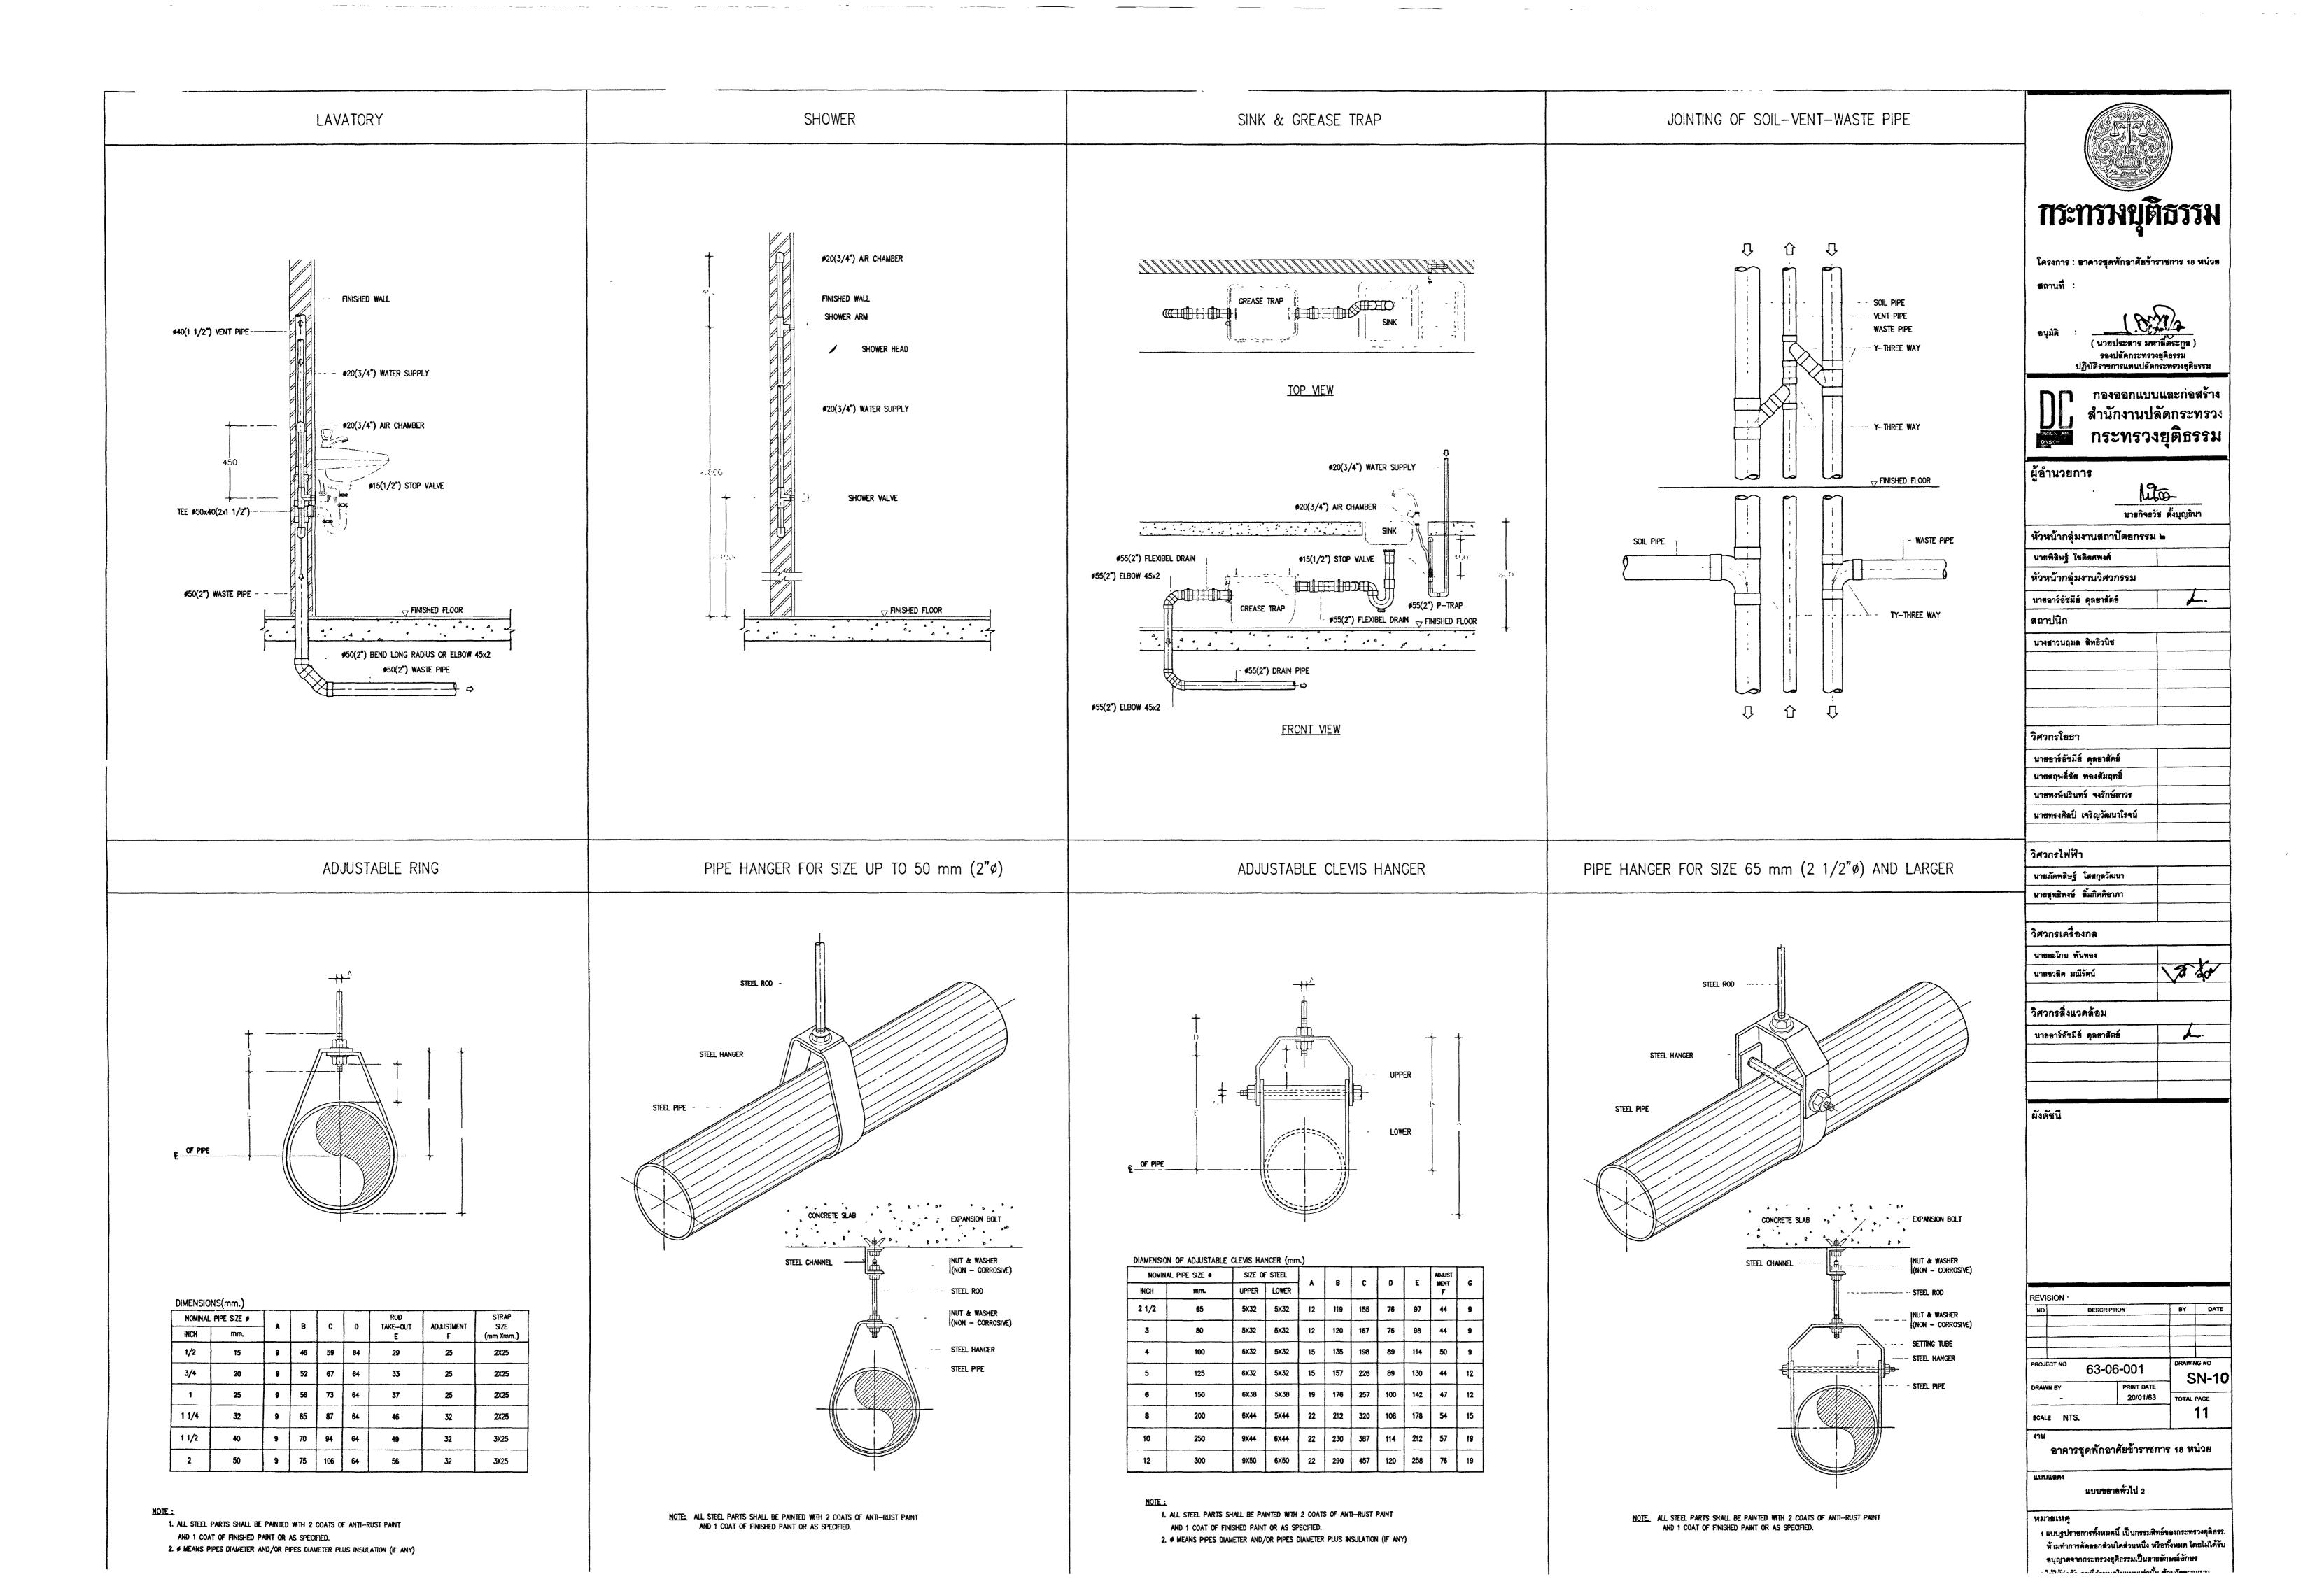

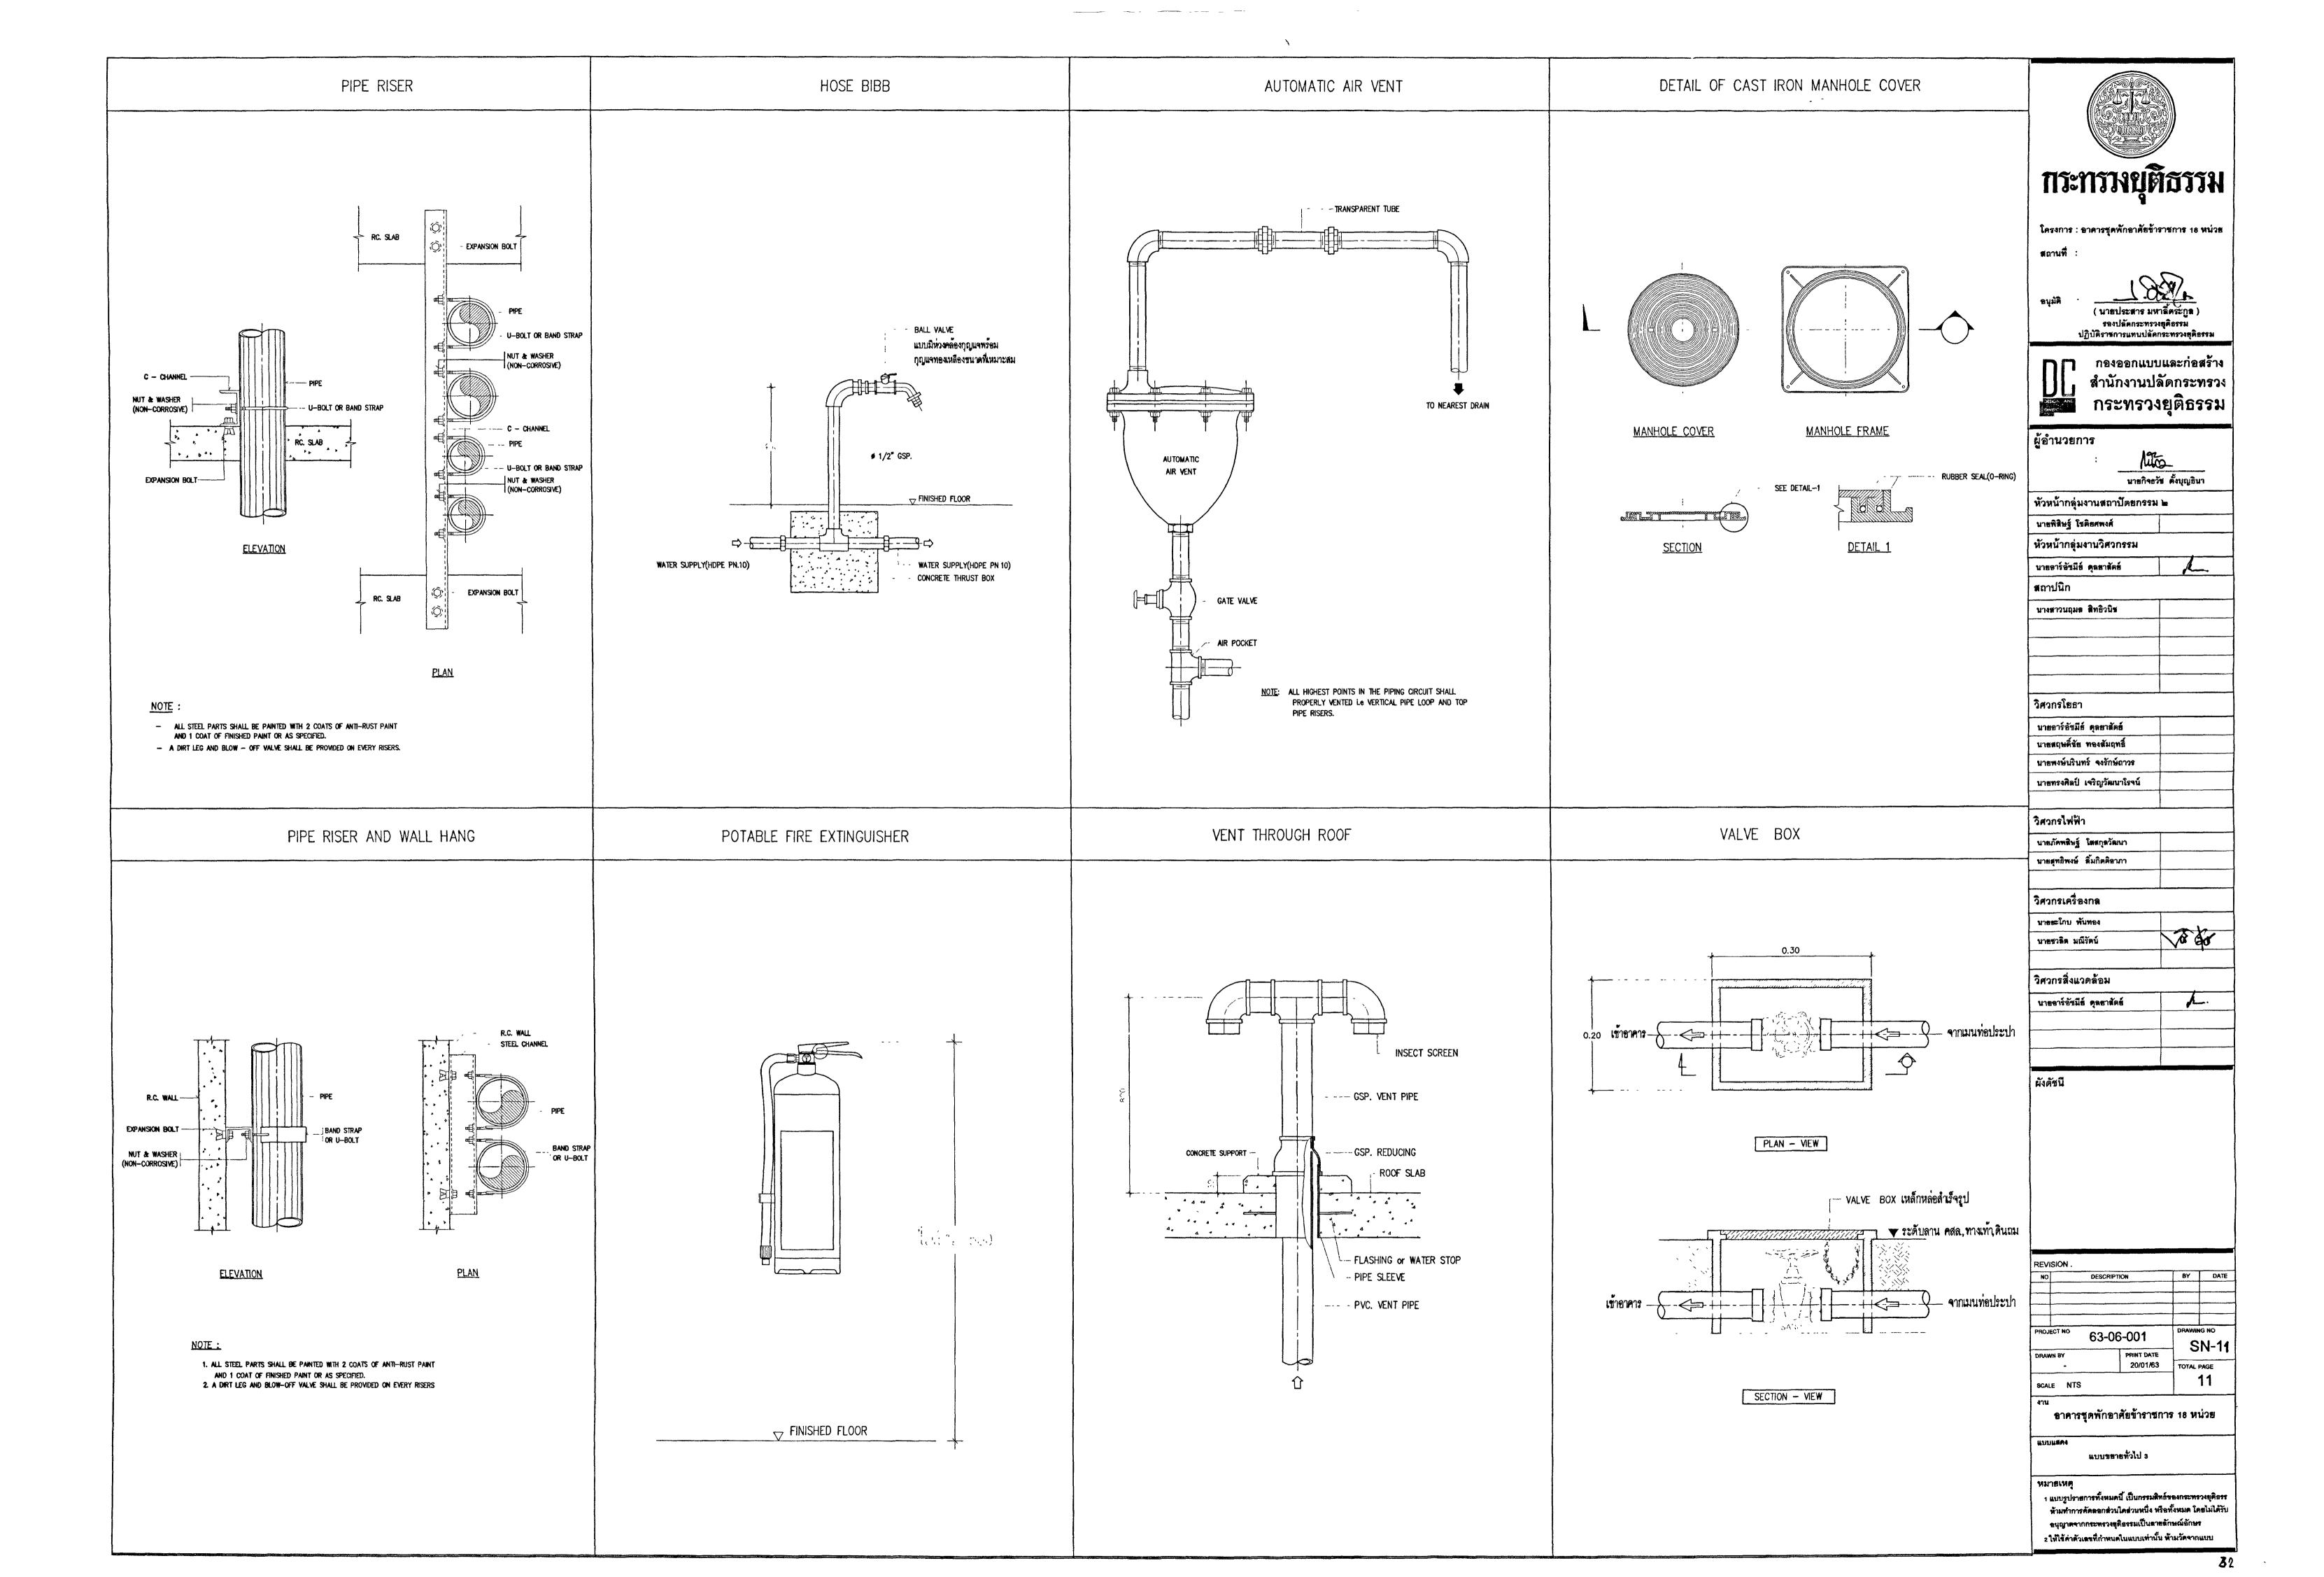


แผ่นที่	แสดงแบบ		สัญลักษณ์ งานร	ะบบไฟฟ้าและสื่	อสาร	
	91 1	สัญลักษณ์	รายละเอียด	สัญลักษณ์	รายละเอียด	
E-01	สารบัญแบบ , สัญลักษณ์งานระบบไฟฟ้าและสื่อสาร		<del>ระบบไฟฟ</del> ้า	A <sup>C</sup> ①	JUNCTION BOX FOR AIR CONDITIONER	าระทรางบุติธรร
E-02	SINGLE LINE DIAGRAM , LOAD SCHEDULE		MOLDED CASE CIRCUIT BREAKER	© <sup>+</sup> ₩	JUNCTION BOX FOR WATER HEATER	โครงการ : อาคารชุดพักอาคัยซ้าราชการ 18 หน่
		AGB	AIR CIRCUIT BREAKER	•	สิวตซ์เลี่ยว 16A, 250V พร้อมฝาครอบโม้งิน ติดผังเรียบผนังหรือข้างเสาสู่งจากพื้น 1.30 เมตร	สถานที่ :
E-03	RISER DIAGRAM	<u>©</u> ⊛ <u></u>	CIRCUIT BREAKER WITH GROUND FAULT PROTECTION , SHUNT TRIP	ø	สมิตซ์ 3 ทาง 16A, 250V พร้อมฝาตรอบสีเงิน ติดผังเรียบผนังหรือข้างเสาสูงจากพื้น 1.30 เมตร	
E-04	แบบแสดงระบบไฟฟ้าแสงสว่าง , ไฟแสงสว่างฉุกเฉิน ชั้นที่ 1 , 2		CONTROL FUSE	θ	เต้ารับไฟฟ้าเดี่ยว (UNIVERSAL TYPE) ขนาด 16A,250V มีชาติน พร้อมฝาครอบสีเงินติดฝังเรียบผนังต่ำจากเพดาน 0.20 เมตร	อนุมัติ : นายประสาร มหาติตระกูล ) นายประสาราหยุติธรรม บฏิบัติรากกามากมบลัดกระทรมยุติธร
			HRC FUSE	₽	เต้ารับไฟฟ้าคู่ (UNIVERSAL TYPE) ขนาด 16A,250V มีชาติน พร้อมฝาครอบสีเงินติดผังเรียบผนัง สูงจากพื้น 0.30 เมตร	ปฏิบัติราชการแพนปลัดกระทรงหยุติธา บฏิบัติราชการแพนปลัดกระทรงหยุติธา
E-05	แบบแสดงระบบไฟฟ้าแสงสว่าง , ไฟแสงสว่างฉุกเฉิน ชั้นที่ 3 , ชั้นใต้หลังคา	V	VOLTMETER		หรือตามที่กำหนดในแบบ หรือตามความเหมาะสม	🔲 🗖 กองออกแบบและก่อสร้า
E <b>-</b> 06	แบบแสดงระบบเต้ารับไฟฟ้า , โทรทัศน์ ชั้นที่ 1 , 2	A	AMMETER	1	หลักสายดิน copper bond ได้รับมาตรฐาน UL (UL LISTED) ชนาด #5/8 นิ้ว ยาว 2.40 เมตร	
		<u> </u>	VOLTMETER SELECTOR SWITCH 7 POSITIONS	—-G—	สายตัวนำล่อฟ้า สายตัวนำลงดิน รากสายดิน ชนิดทองแดงดีเกลียมปลีอย หรือตามที่กำหนดในแบบ	
E-07	แบบแสดงระบบเต้ารับไฟฟ้า , โทรทัศน์ ชั้นที่ 3 , ชั้นใต้หลังคา	AS	AMMETER SELECTOR SWITCH 4 POSITIONS	٧,۶	สัญลักษณ์แสดงท่อร้อยสายไฟฟ้าเดินซึ้น ,เดินลง	ผู้อำนวยการ
E-08	แบบแสดงระบบสัญญาณแจ้งเหตุเพลิงไหม้ ชั้นที่ 1 , 2	⊗	PILOT LAMP-RED, YELLOW AND BLUE COLOUR (LED TYPE)		สัญลักษณ์แสดงท่อสายไฟฟ้าเดินต่อไป	: <u>นาย</u> คอรัช ดังบุญธินา
			CURRENT TRANSFORMER			หัวหน้ากลุ่มงานสถาปัตยกรรม 2
E-09	แบบแสดงระบบสัญญาณแจ้งเหตุเพลิงไหม้ ชั้นที่ 3	kWh	KILOWATT HOUR METER	WP	อุปกรณ์ชนิดกันน้ำ	นายพิธีษฐ์ โซติยศพงศ์
E-10	แบบขยายทั่วไป	[DPM1]	DIGITAL POWER METER TYPE 1 (MEASURES : I, V, F, kW, kWH, kVARH, kW Peak, THD, W/RS485 PORT)		ระบโทรลัพท์	หัวหน้ากลุ่มงานวิศวกรรม
		[DPM2]	DIGITAL POWER METER TYPE 2 (MEASURES : I, V, kW, kWH, W/RS485 PORT)	MDF	แผงการจายสายเมนราม (MAIN DISTRIBUTION FRAME ; MDF) ทิตผนับสู่งจากพื้น 1.80 เมตร ถึงส่วนบนสุด	นายอาร์อัชมีย์ ดุลยาสัตย์
		PFC	POWER FACTOR CONTROLLER WITH POWER FACTOR METER	<u>-</u>	แผงกระจายสายย่อยีอิทรศัพท์ประจำชั้น สิดผนังสูงจากพื้น 1.80 เมตร ถึงส่วนบนสุด	นางสาวนะเมส สิทธิวใหย่
		<del>1</del> ©	CAPACITOR MAGNETIC CONTACTOR	8	เต้ารับโทรศัพท์ชนิด MODULAR JACK 4 PINS RJ11 จิดผังเรียบผนังหรือช้างเสา สูงจากพื้น 0.30 เมตร	
			3 PHASE CAPACITOR BANK	(P)	เครื่องพนักงานโหรคัพท์ (OPERATOR CONSOLE)	
		MPB-	ตู้แผงสวิตซ์ไฟฟ้าประธาน (MAIN PANEL BOARD ; MPB) <b>โด</b> ณกัง		ระบบเครือข่ายคอมพิวเตอร์	
		P8-	ตู้แผงสวิตซ์ไฟฟ้ารอง (PANEL BOARD ; PB) ติดหนัง	DR-	แผงกระจายสัญญาณคอมพิวเตอร์ (DATA DISTRIBUTION RACKL) ทิศผนังสู่งจากพื้น 1.80 เมตร	วิศวกรโยธา นายอาร์อัซโย์ ตุลยาลัตย์
		AMOB-	แผงสวิตซ์อัตโนมัติกำลัง ติดผนังสู่งจากพื้น 1.80 เมตร ถึงส่วนบนสุด สำหรับระบบปรับอากาศ	©	เต้ารับโทรคัพท์คอมพิวเตอร์ RJ45 CAT 6 พร้อมฝาครอบสีเงิน ติดผังเรียบผนังหรือข้างเสา สู่งจากพื้น 0.30 เมตร	นายสฤษ์กัย ทองสัมฤทธิ์
		<u>-</u>	แผงสวิตซ์อัตโนมัติย่อยหรือแผงย่อย ติดผนังสูงจากพื้น 1.80 เมตร ถึงส่วนบนสุด	æ	ACCESS POINT	นายพงษ์เริ่นทร์ จงรักษ์การร นายทรงคิสป์ เจริญวัฒนาโรคน์
		P-	แผงสวิตซ์อัตโนมัติกำลัง ติดผนังสูงจากพื้น 1.80 เมตร ถึงส่วนบนสุด สำหรับระบบสุวภิบาล		ระบบเลียงประกาศ	WENTONIOU CONTUNINA WAR
		UFT-	แผงสวิตซ์อัตโนวัติย่อยหรือแผงย่อย ติดผนังสูงจากพื้น 1.80 เมตร ถึงส่วนบนสุด สำหรับระบบสิพท์	PA	ชุดระบบเสียงประกาศพร้อมอุปกรณ์ ติดตั้งภายในตู้เรื่อมาตรฐาน ชนาต 19 นิ้ว	วิศากรไฟฟ้า
		A3 O	ตรงโดม DOWNLIGHT ชนาดีไม่น้อยกว่า #130 มม. มีกรคายแส่งตัวเคนที่อกรคายแส่งและสดแส่งแยงตา พลอด LED ชนาด 7พ หรือไม่น้อยกว่า 550 ลูเมน CRI ≥ 80,	©.	สำโพงเพตาน (LOUND SPEAKER) พร้อมหน้ากากและ MATCHING ชนาด 6 วัตต์ ดิตผังผ้าเพตาน	นายภัตพสิษฐ์ โต่สกุสวัฒนา นายสุทธิพงษ์ สิ้มโตติอาภา
			ชนิติเพ่นส่ง Daylight หรืออุณหภูมิสิชองแล่ง 6,500K มุมแสงไม่น้อยกว่า 120 องศา, PF ≥ 0.9 อายุการใช้งานของพลอดไม่น้อยกว่า 15,000 ชั่วโมง ติดผังผ้าเพตาน	⊗	สิตช์ปรับระดับเสียง (VOLUME) ชนาด 6 วัตต์ ปรับระดับความดังได้ไม่น้อยกว่า 4 ระดับ ติดผังผนังสู่งจากพื้น 1.30 ม.	N DANDING WIND WIT
		Φ	สภพัศม DOWNLIGHT ชนาดีม่น้อยกว่า ≠130 มม. มีกระจายแส่งตัวเหน้าโคมเพื่อกระจายแส่งและลดแส่งแยงตา พลอด LED ชนาด 9พ หรือไม่น้อยกว่า 800 ลูเมน CRI ≥ 75,		<b>≽</b> บบแจ้งเหตุเพลิงไหม้	วิศวกรเครื่องกล
			ชนิศไทแต่ง Daylight หรืออุณหนูมิสีของแต่ง 6,500K มุมแต่งไม่เอยกว่า 120 องคำ, PF ≥ 0.9 อายุการใช้งานของพลอดไม่เอยกว่า 15,000 ชีวีมง ติดผังผ้าเพดาน	FCP	FIRE ALARM CONTROL PANEL สิตผนับสู่งจากพื้น 1.80 เมตร	นายชาติต มณิรัตน์
			ตวงโคมฟลูออเรสเซนต์กล่องเหล็กครอบ ACRYLIC หลอด LED T8 TUBE ชโดให้แต่ง DAYLIGHT ชนาด 1x9W. หรือไม่เนื้อยกว่า 1x1,050 ดูเมน CRI > 80, คำ THD ≤ 10%,	GANN	GRAPHIC ANNUNCIATOR ชนิดสแตนเลสที่รอยโนโดส์เชาะร่องสี ชนาด A3 สิดผณังสูงจากพื้น 1.80 เมตร	
			PF ≥ 0.9, ชั้วหลอดชนิด G13 <b>ดีด</b> เก่นหรือเพดานตรมเบบ	(9)	FIXED TEMPERATURE HEAT DETECTOR BANNATU	วิศวกรสิ่งแวดล้อม
<del></del>		-	ตวงโคมฟลูออเรลเซนต์กล่องเหล็กครอบ ACRYLIC หลอด LED T8 TUBE ชนิดให้แล่ง DAYLIGHT ชนาด 1x18W. หรือไม่น้อยกว่า 1x2,100 ลูเมน CRI > 80, ค่า THD ≤ 10%,	<u>s</u>	PHOTO-ELECTRIC SMOKE DETECTOR BALWATIL	นายอาร์อัชนีย์ ดุลยาลัตย์
			PF ≥ 0.9, ชั้มหลอดชนิด G13 <b>กิด</b> ผนัมที่อเพดามตามแบบ	B	ALARM BELL #6 ชิดหนังต่ำจากเพดาน 0.20 เมตร	
		1 👁	ตรงโคมบ้ายบอกทางหนีไฟ (Fire exit sign) มองตามเดียว พลอด Ledx12 พลอด พร้อม sealed leadacid battery และ Charger	M	MANUAL STATION ARINLIN	V V B
			ศวามสว่างและรูปแบบของบ้ายให้เป็นไปตามมาตรฐานระบบไฟฟ้าแส่งสว่างฉุกเฉินและบ้ายทางออกฉุกเฉินของ วสท. ฉบับล่าสุด	(F)	STROBE LIGHT ติดผนับต่ำลากเพตาน 0.20 เมตร	ผังดัชนี
		1 ★ ②	ตวงโคมบ้ายบอกทางหนีไฟ (Fire exit sign) พร้อมลูกค่รด้านเดียว พลอด Ledx12 หลอด พร้อม sealed leadacid battery และ charger		วะบบโทรกัสน์	
			ความสว่างและรูปแบบของบ้ายให้เป็นไปตามมาตรฐานระบบไฟฟ้าแส่งสว่างฉุกเฉินและบ้ายทางออกฉุกเฉินของ วสท. ฉบับล่าสุด	0	เต้ารับโทททัศน์ พร้อมฝาดรอบสีเงิน ติดผังเรียบผนัพที่รอข้างเสา สูงจากพื้น 0.30 เมตร	
			ตวงโคมบ้ายบอกทางหนีไฟ (Fire exit sign) พร้อมลูกค่าสองต้าน หลอด Ledx12 หลอด พร้อม Sealed Leadacid Battery และ Charger			
			ความสว่างและรูปแบบของบ้ายให้เป็นไปตามมาตรฐานระบบไฟฟ้าแสงสว่างฉุกเฉินและป้ายทางออกฉุกเฉินของ วสท. ฉบับล่าสุด			
			ตวงโคมไฟแต่งส่วางอุกเจิม (emergency light) หลอด 2–9w led พรอม sealed lead acid battery 7.5 ah ที่สามารถสำรองไฟฟ้า			
			ได้ไม่น้อยกว่า 3 ชั่วโมง สิดผลับต่ำจากเพดาน 0.20 เมตร			REVISION ·
						NO DESCRIPTION BY
						PROJECT NO 63-06-001 DRAWING
						DRAWN BY WEENSWOOD ENGINEERS 18/03/63 TOTAL PA
						SCALE 1:100 1
						อาคารชุดพักอาคัยชาราชการ 18 หน่วย
						unnian .
						สารบัญแบบ , สัญลักษณ์งานระบบไฟฟ้าและสื่อ
		1		1		


\_



พามทำทารคิดออกสมโดสมสถิง หรือทั้งพมด โดยไม่เครีย อนุญาตจากการทรุดิตรามเป็นภายดีกษณ์อักษร วางได้เล่องตัว องที่สำหรุดและและทั่งใน จรักตัวตองและแ

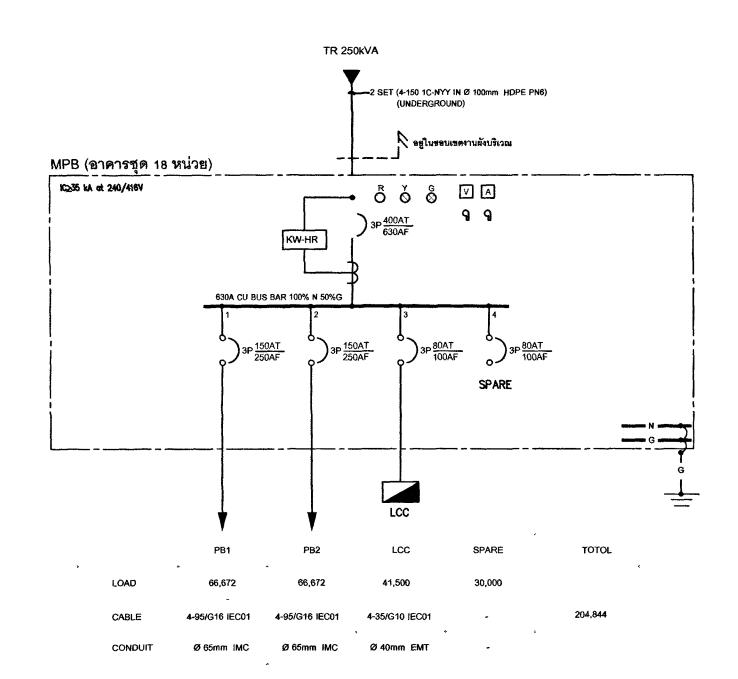

แบบแสดงไดอะแกรม MPB (อาคารชุด 18 หน่วย)

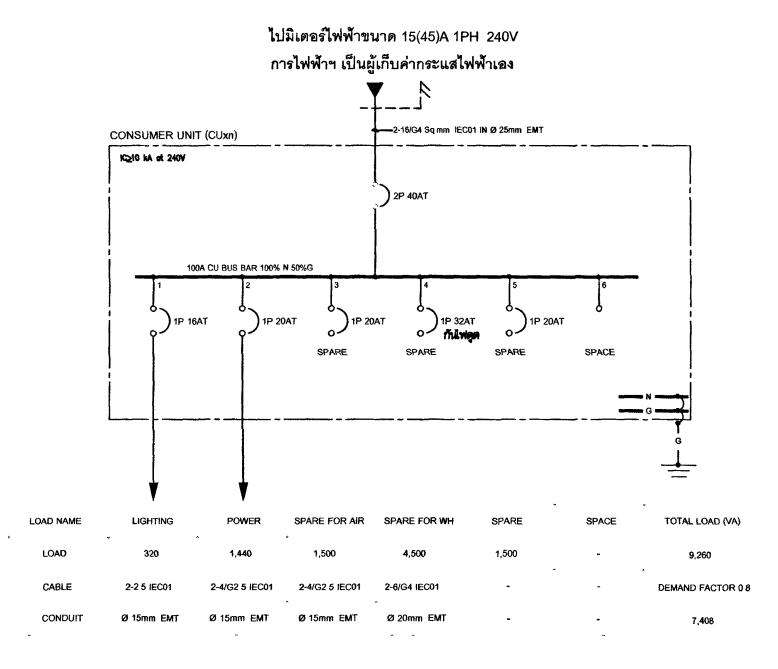

แบบแสดงไดอะแกรม CONSUMER UNIT (CUxn)

PB1 , PB2

| Color | C

แบบแสดงไดอะแกรม PB1 , PB2

	ACITY 24 CIRCUIT /230V 3PH 4NV SN 50Hz, IEC	STANDA	RD		LOAI	D SCHEI	DULE "	LCC				LOCATION: 1914 1 Mounting: Surface		
CKT.	DECODITION	CIRCL	JIT BREAL	(ER	CONDU	CTOR	RACE	WAY	CONNE	CTED LOA	D(VA)	DIAGRAM		
NO.	DESCRIPTION	POLE	AT.	IC(kA)	SIZE	TYPE	SIZE	TYPE	øA	#8	#C	UIAGRAM		
1.	LIGHTING	1	16	6	2-2.5	IEC 01	15 mm.	EMT	720					
3.	LIGHTING	1	16	6	2-2.5	IEC 01	15 mm.	EMT		480		4A 4B 4C		
5.	LIGHTING	1	16	6	2-2.5	NEC 01	15 mm.	EMT			720	YYY		
7.	FOR <b>LILLBUR</b> TETPH	1	20	6	2-4/G2.5	IEC O1	15 mm.	EMT	400			777		
9.	FOR นั้นสินอากาศ	1	20	6	2-4/G2.5	IEC OI	15 mm.	EMT		400		7-7 7		
11.	FOR UNABIETYTH	1	20	6	2-4/G2.5	IEC Of	15 <b>m</b> m.	EMT			400			
13.	Til kWh Meteri	1	30	6	2-6/G4	IEC 01	20 mm.	EMT	1,020					
15.	SPARE	1	20	6	-	-	_	-31		1,000		, — — —		
17.	ซัก็ต kWh Meter2	1	30	6	2-6/G4	IEC 01	20 mm.	EMT			1,020	5		
19.	SPACE	-	-	-	-		-	-	-			7		
21.	SPACE	-	-	-	-	-	-	-		-		•		
23.	SPACE.	-	-	-	_	_	_	-			-	11		
												13		
												15		
												17		
2.	EMER, LIGHT	1	20	6	2-4/G2.5	NEC O1	15 mm.	EMT	540			"		
4.	RECEPTACLE	1	20	6	2-4/G2.5	IEC 01	15 mm.	EMT		1,260				
6.	EMER. LIGHT	1	20	6	2-4/G2.5	IEC Of	15 mm.	EMT			540	21		
8.	<u> </u>								5,000			23 — — — — :		
10.	FOR LIGHTING AREA	3	50	6	4-16/G6	NYY 1C	50 mm.	HDPE PN6		5,000		S/N		
12.	J										5,000	<u></u>		
14.									3,000					
16.	FOR BOOSTER PUMP	3	32	6	4-10/G4	NEC OF	25 mm.	ENT		3,000				
18.	J										3,000			
20.									3,000					
22.	FOR COLD WATER PUMP >	3	32	6	4-10/G4	IEC 01	25 mm.	EMT		3,000				
24.	J										3,000			
					ļ									
VV7	MPB (ann)	<b>3</b> P	80AT	25kA	4-35/GI0	IEC 01	40 mm.	EMT	13,680	14,140	13,680	MAX LINE CURRENT 61.47		
CUN	INECTED TO : 18 MADE)	MAIN	CIRCUIT BI	REAKER	MAIN CON	DUCTOR	MAIN RA	CE WAY		41,500		promo batto Guinalli Giril		

LOAD SCHEDULE "LCC"



# กระทรางบุติธรรม

โครงการ : อาคารชุดพักอาศัยชาราชการ 18 หน่วย สถานที่ :

> : (นายประสาร มหาลิตระกุล ) รองปลัดกระทรงชุติธรรม ปฏิบัติราชการมหนปลัดกระทรงชุติธรรม

กองออกแบบและก่อสร้ สำนักงานปลัดกระทรว กระทรวงยุติธรรม

นายโล	1173- ชาช ตั้งบุญซินา
หัวหน้ากลุ่มงานสถาปัตยกรรม	
นายพิธีษฐ์ โซติยศพงศ์	T
หัวหนากลุ่มงานวิศวกรรม	
นายอาร์อัซมีย์ ดุลยาสัตย์	Th
สถาปนิก	
นางสาวนะเมต สิทธิภัณ	
W Too resuptive	
วิศากร์โยธา	
นายอาร์อัซมีย์ ตุลยาสัตย์	
นายสฤษดีซัย ทองสัมฤทธิ์	
นายพงษ์เสินครั จงรักษ์การร	
นายทางคิดป์ เจ็รญวัฒนาโวณ์	
วิศวกรไฟฟ้า	_1
นายภัศพสิษฐ์ โสสกุสวัฒนา	
นายสุดให้ส์ ย้าเพริงตุบน	- Tale
วิศวกรเครื่องกล	
นายอโกบ พันทอง	<del></del>
นายชมิด มนิจัตน์	
วิศวกร์สิ่งแวดล้อม	<u></u>
SELIGIT GENTAM SELECTION	
นายอาร์อัชมีย์ ตุลยาสัตย์	

NO	DESCRIPTION		BY	DATE
PROJECTIVO			DOMESTIC	2 10
63-06-001		EE-02		
DRAWN BY PRINT DATE WEIGHTHOUS TATRIBUTE 18/03/63		TOTAL PAGE		
SCALE 1:100		10		
AUT				

SINGLE LINE DIAGRAM , LOAD SCHEDULE


หมายเหตุ


1.แบบบุปรายการก็หนดนี้ เป็นกรรมมีหล่อยการทรวงเดือรม

ทัมทำการคิดอกส่วนใดส่วนเน็น หรือกังหนด โดยไม่ได้รับ


อนุญาตทากรทรวงผู้คือรมเป็นสายลักษณ์อักษร


2.ให้เร็ครับสกที่กำหนดในแบบท่านั้น ทัมวัดทาแบบ

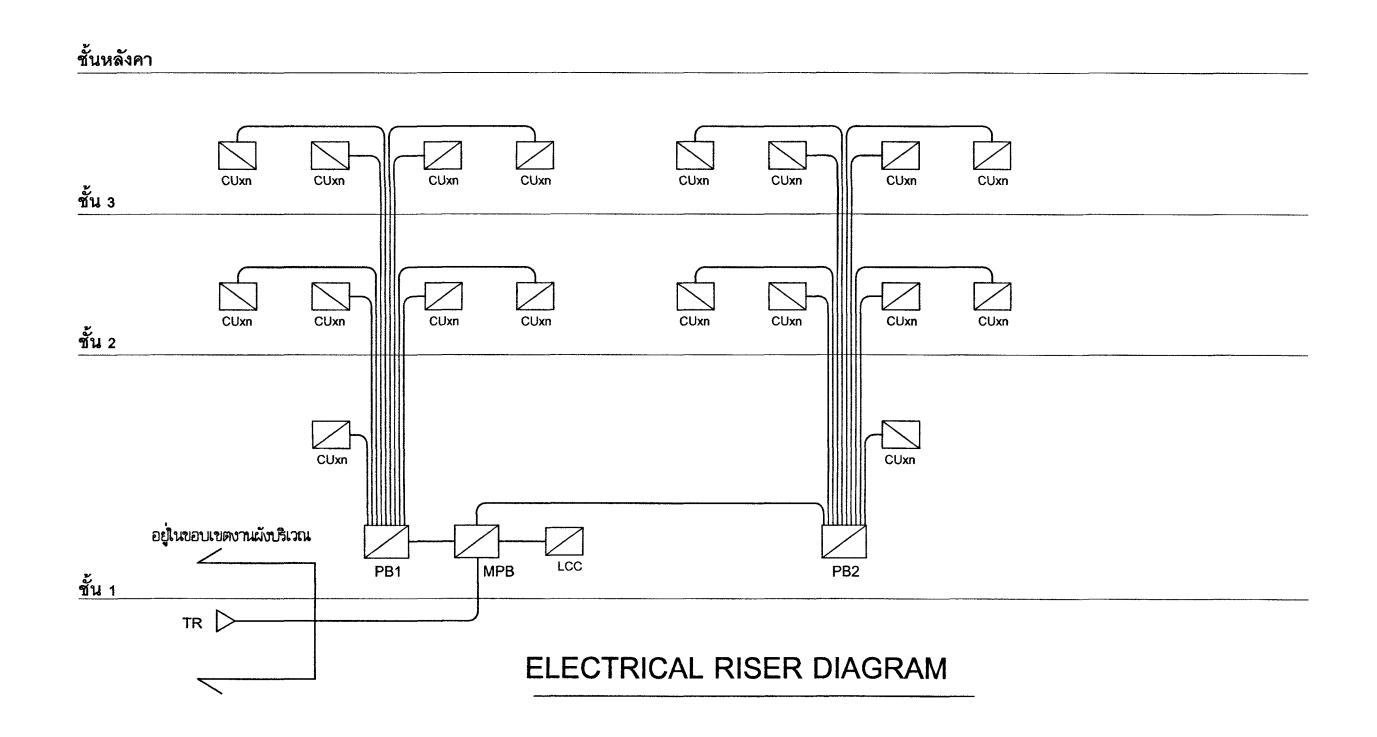

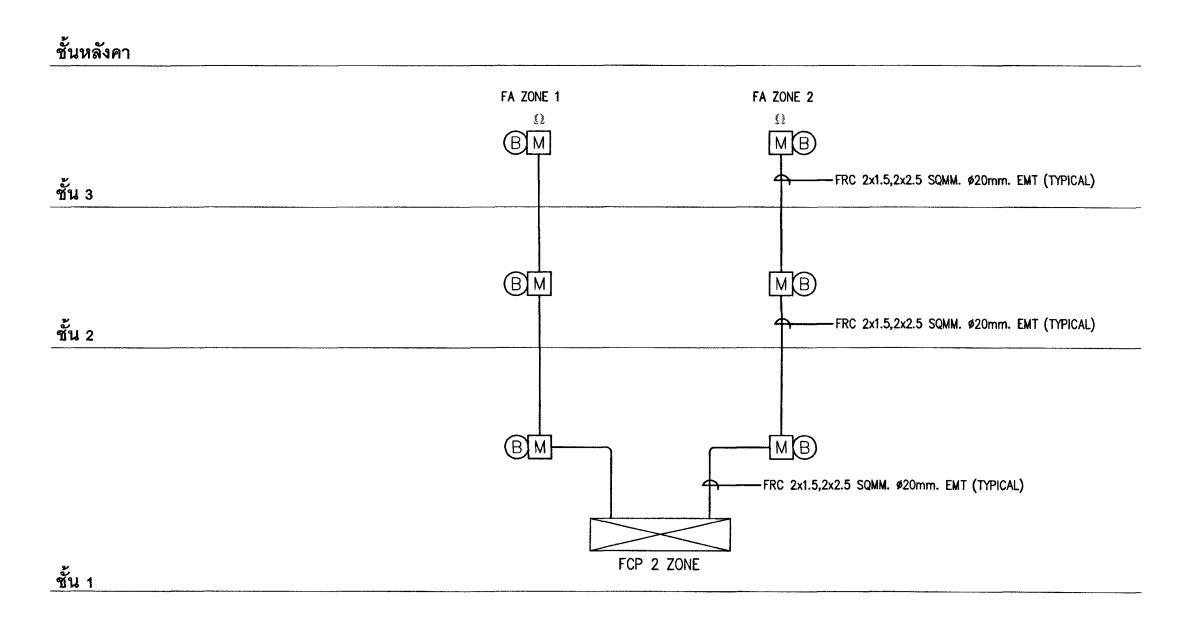

FIRE ALARM RISER DIAGRAM

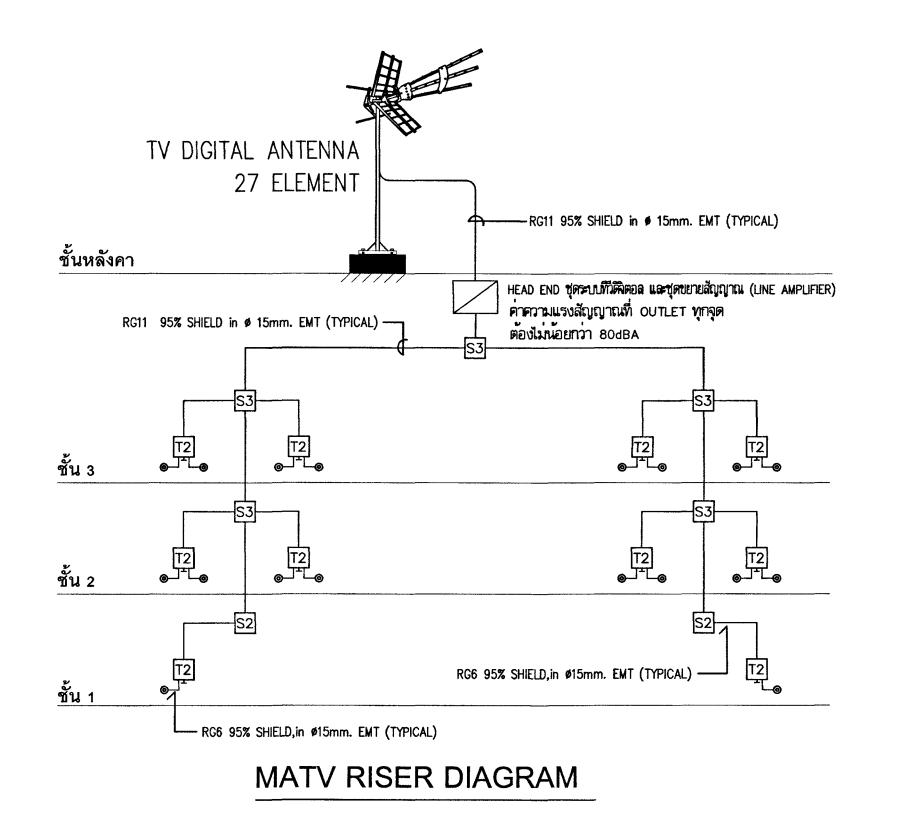

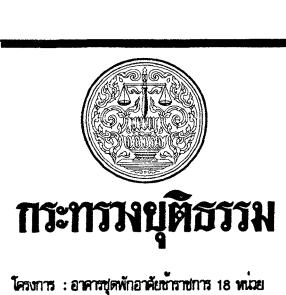

โครงการ : อาคารชุดพักอาคัยชาราชการ 18 หน่วย สถานที่ :

( นายประสาร มหาลีตระกูล ) รองปลัดกระทรงชุติธรรม ปฏิบัติราชการแทนปลัดกระทรงชุติธรรม

DC กองออกแบบและก่อสร้าง สำนักงานปลัดกระทรวง กระทรวงยุติธรรม

ผู้อำนวยการ Litra

นายกิจรวัช ตั้งบุญธินา ทักนากลุ่มงานสถาปัตยกรรม 2 นายพิสิษฐ์ โชติยศพงศ์

หัวหน้ากลุ่มงานวิศวกรรม นายอาร์อัชมีย์ ดุลยาสัตย์ สถาบนิก

นางสาวนะวนต สิทธิวนิช

วิศวกรโยธา นายอาร์อัซมีย์ ตุลยาลัตย์

นายสฤษด์ชัย ทองสัมฤทธิ์ นายพงษ์เสินครั จงรักษ์การร นายทรงคิดป์ เจริญวัฒนาโรงน์

วิศวกรไฟฟ้า

นายภัศพสิษฐ์ โสสกุลวัฒนา นายสูทธิพงษ์ ซึ่งภิตติอาภา

250

วิศวกรเครื่องกล นายยศึกบ พันทอง นายชมิต มณีรัตน์

> วิศวกรสิ่งแวดล้อม นายอาร์อัซมีย์ ตุลยาลัตย์

ผังดัชนี

63-06-001 DRAWN BY
WEINT TO THE TRIPLE T

อาศาสชุดพักอาศัยชาสาชการ 18 พม่อย

RISER DIAGRAM

1.แบบรูปรายการทั้งหมดีนี้ เป็นกรรมสิทธ์ของกระทรงงุติธรรม ทามทำการคิดอกส่วนใคล่กมณึ่ง หรือทั้งหมด โดยไม่ได้รับ อนุญาตการพรวงยุติสรมเป็นลายลักษณ์อักษร



**โ**ครงการ : อาคารชุดพักอาคัยข้าราชการ 18 หน่วย

สถานที่ :

บฏิบัติราชการแทนปลัดกระทรงยุติธรรม ปฏิบัติราชการแทนปลัดกระทรงยุติธรรม

าองออกแบบและก่อสร้าง สำนักงานปลัดกระทรวง กระทรวงยุติธรรม

นายกิจรัช ตั้ง หัวหน้ากลุ่มงานสถาปัตยกรรม 2

นายพิสิษฐ์ โซติยศพงศ์ หัวหน้ากลุ่มงานวิศวกรรม นายอาร์อัซมีย์ ตุลยาลัตย์

สถาบนิก นางสาวนะเมล โดชิวนิช

วิศวกรโยธา

นายอาร์อัซมีย์ ตุลยาลัตย์ นายสฤษด์ชัย ทองสัมฤทธิ์ นายพงษ์เสินทร์ จงรักษ์กาวร นายทรงศิลป์ เจริญรัฒนาโรคน์

วิศวกรไฟฟ้า

นายภัคพถิษฐ์ โต่สกุดวัฒนา นายสุทธิพงษ์ **ซึ่มใดม**ือวภา

Vados

วิศวกรเครื่องกล นายยศึกบ พันทอง

นายยฝึกบ พันทอง นายชาติด มณีรัตน์

วิศวกรสิ่งแวดล้อม นายอาร์ฮัซมีย์ คุลยาลัตย์


21,969

REVISION:				
NO	DESCRIPT	ION	BY	
			1	
			1	
PROJECT NO 63-06-001		DRAWING N		
DRAWN BY		PRINT DATE		
นายสูงสิพงษ์ นั้น	าดโยากา	18/03/63	TOTAL PAGE	
SCALE 1: 100			] 1	0


อาศาสชุดพักอาศัยชาภาชการ 18 หน่วย

แบบแล่ดง แบบแล่ดงขบบไฟฟ้าแสงสว่าง , ไฟแสงสว่างถูกเฉิน ชั้นที่ 1 , 2


า.แบบรูปราชการทั้งหมดนี้ เป็นกรรมสิทธ์ของกรพรวงยุติธรรม พ้ามทำการคัดสอกส่วนใดส่วนคนึ่ง ที่อยทั้งหมด โดยไม่ได้รับ อนุญาตจากกรพรวงยุติธรรมเป็นสายลักษณ์อักษร

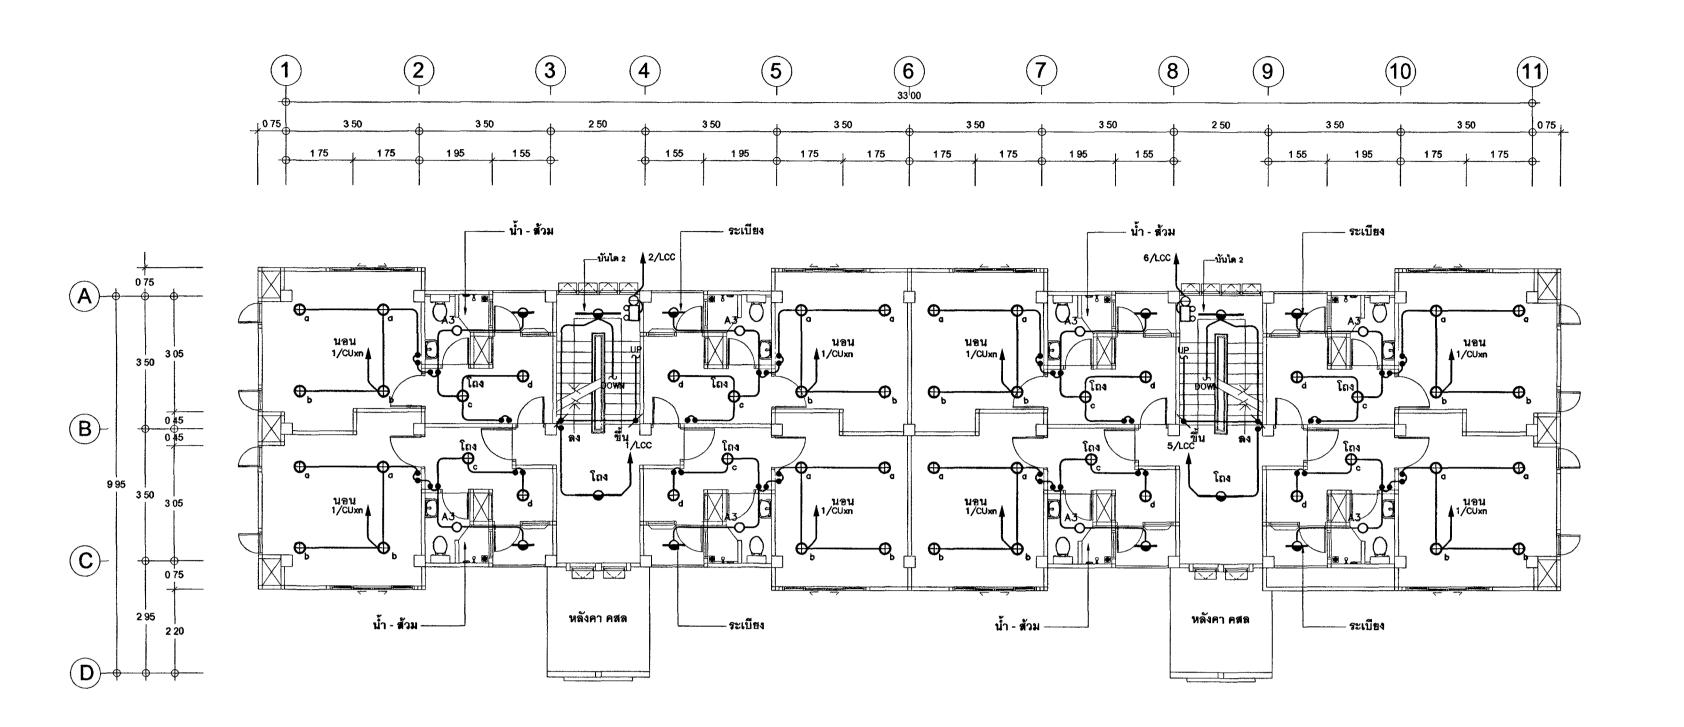


แบบแสดงระบบไฟฟ้าแสงสว่าง , ไฟแสงสว่างฉุกเฉิน ชั้นที่ 2

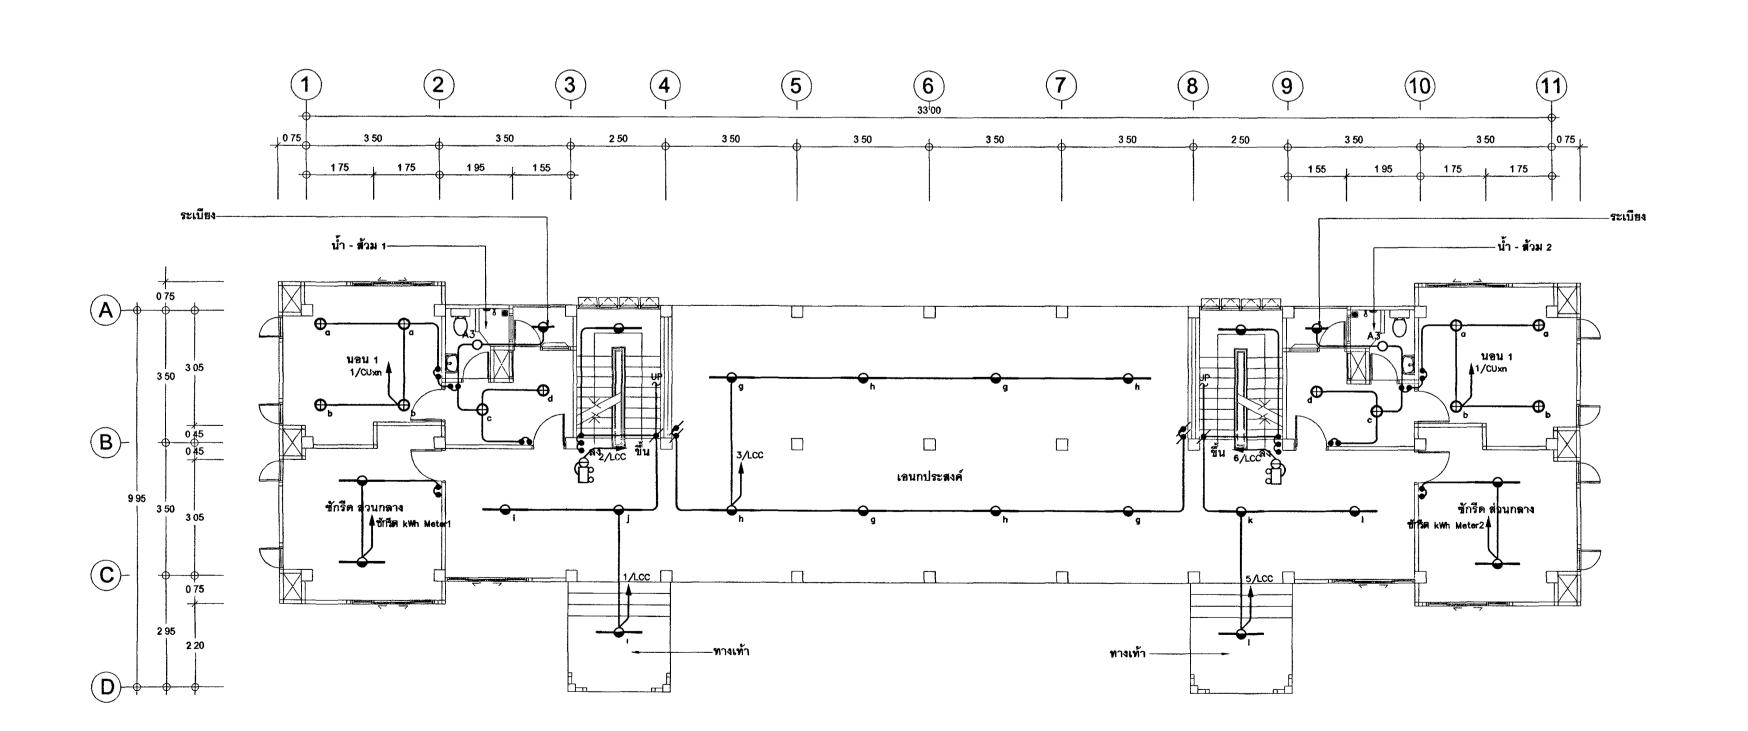

แบบแสดงระบบไฟฟ้าแสงสว่าง , ไฟแสงสว่างฉุกเฉิน ชั้นที่ 1

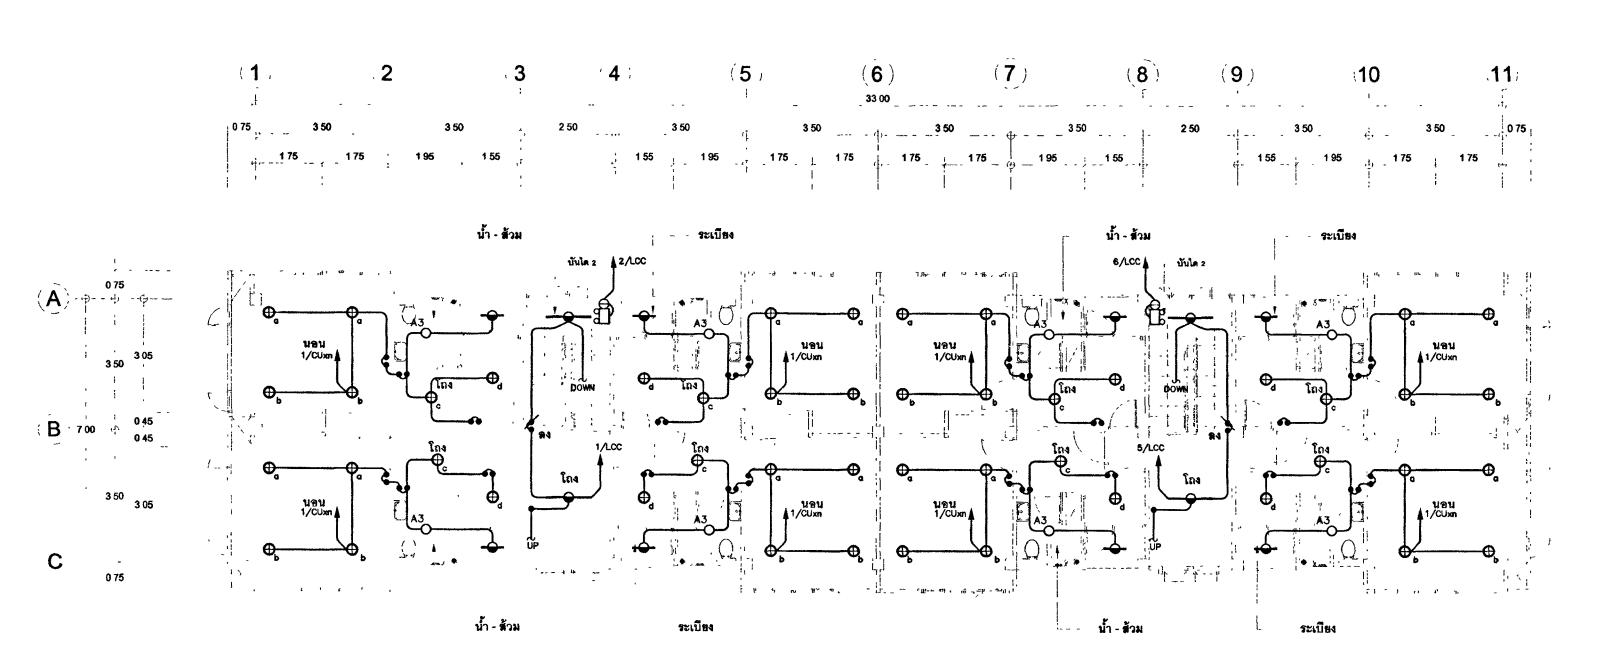

แบบแสดงระบบไฟฟ้าแสงสว่าง , ไฟแสงสว่างฉุกเฉิน ชั้นที่ 3

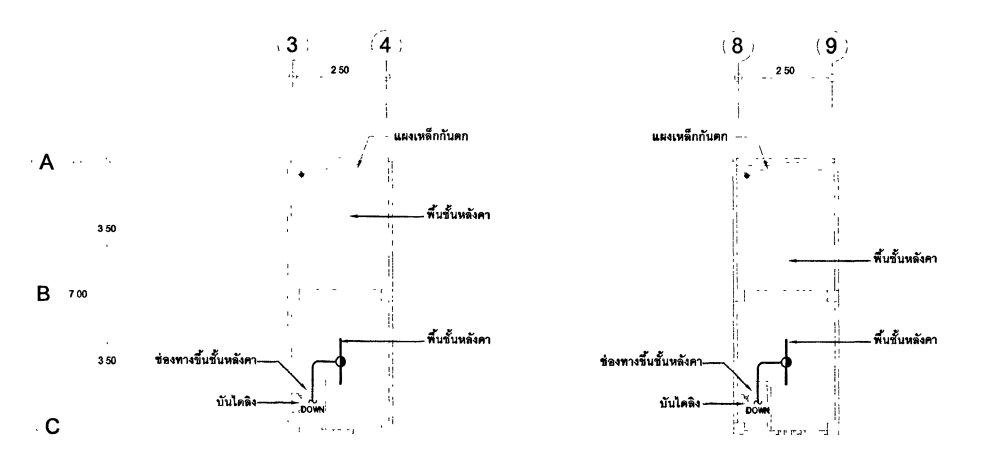

แบบแสดงระบบไฟฟ้าแสงสว่าง ชั้นใต้หลังคา

# กระทรหญัติธรรม

โครงการ : อาคารชุดพักอาคัยชำราชการ 18 พม่อย ៩ពេស់ :

( นายประสาร มหาลิตระกูล ) รองบ่ลัดกระทรวงยุติฮรณ ปฏิบัติราชการแทนปลัดกระทรวงยุติฮรณ

กระทรว	งยุติธรรม
	AS MUNITURE
หัวหน้ากลุ่มงานสถาปัตยกรรม	1 2
นายพิสิษฐ์ โซคิยศพงศ์	
ทั่วหน้ากลุ่มงานวิศวกรรม	
นายอาร์อัซโย์ ดุลยาลัตย์	Ja.
สถาปนิก	
นางสาวนะเมต สิทธิวใช	
วิศากร์โยธา	
นายอาร์อัซมีย์ ตุลยาสัตย์	
นายสฤษศ์ชัย ทองสัมฤทธิ์	
นายพงษ์เริ่นทร์ จงรักษ์การร	

วิศวกรไฟฟ้า นายภัคพ์สิษฐ์ โต่ต่าุตรัพนา นายสุขอิพงษ์ สิมาติตอากา วิศวกรเครื่องกล นายยศึกษ พันทอง

นายชาติต มณีรัตน์ วิศวกรสิ่งแวดล้อม นายอาร์อัชมีย์ ตุลยาสัตย์

ผังดัชนี

REV	SION			
NO	DESCRI	PTION	BY	DATE
-			1-	
PROJI	PROJECT NO 63-06-001		DRAWING NO EE-05	
DRAW %TEM	N BY <b>ท่อพงน์ สีเกิดติยาก</b> า			PAGE
			7	

อาคารชุดพักอาคัยชาราชการ 18 พน่วย

แบบแสดง แบบแสดงจากให่พ้าแสงสว่าง , ไฟแสงสว่างฉุกเฉิน ชั้นที่ 3 , ชั้นใต้หลังศา

SCALE 1:100


หมายเหตุ

1.แบบปรายการทั้งหมดนี้ เป็นกรรมสิทธิ์ของกรพรวงยุติธรรม


พ้ามทำการคัดสอกส่วนใดส่วนหนึ่ง หรือทั้งหมด โดยไม่ได้รับ

อนุญาตการกรพรวงยุติธรรมเป็นสายสักษณ์อักษร

2.ให้ใช้คำตัวสหที่กำหนดในแบบท่านั้น พ้ามวัดภากแบบ

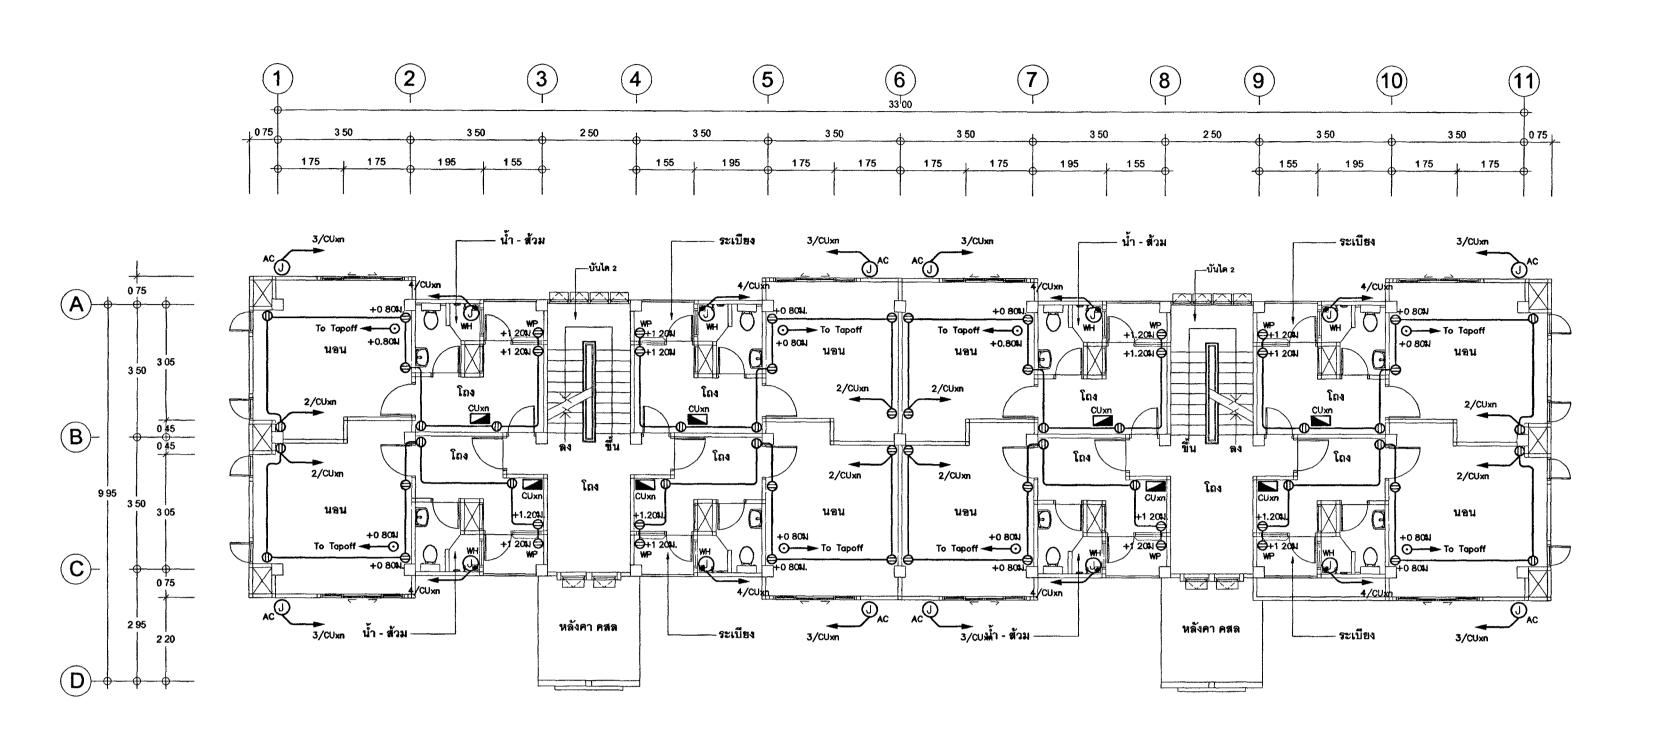



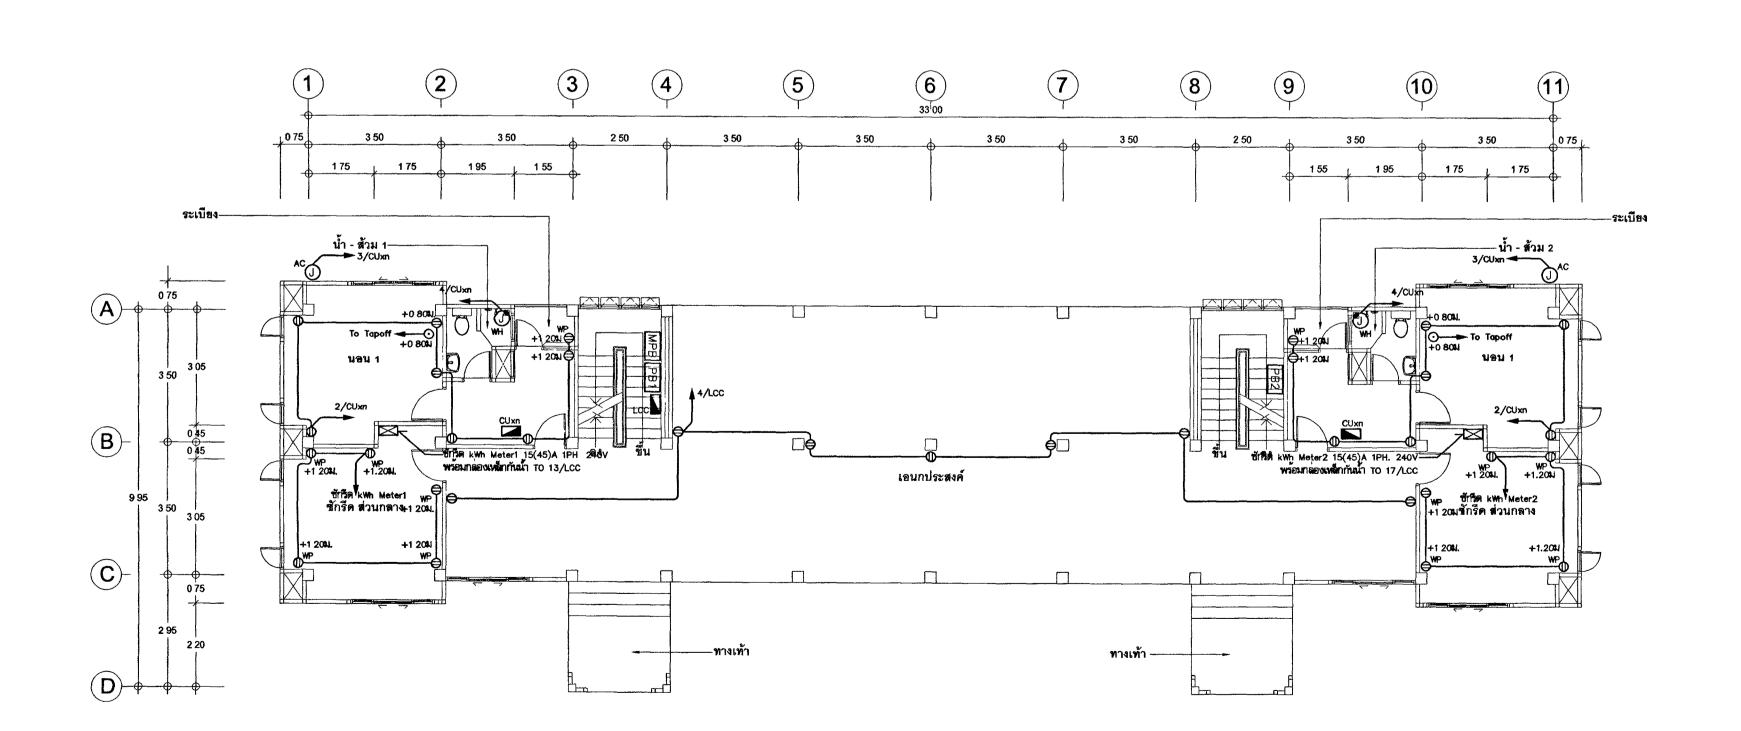

แบบแสดงระบบเต้ารับไฟฟ้า , โทรทัศน์ ชั้นที่ 1



โครงการ : อาคารชุดพักอาคัยชาธาชการ 18 หน่วย สถานที่ :

( นายประสาร มหาลีตัวกุล ) รองปลัดกระทรวงยุติธรม ปฏิบัติราชการแทนปลัดกระทรวงยุติธรม

กองออกแบบและก่อสร้าง สำนักงานปลัดกระทรวง

ผู้อำนวยการ

นายใจธรัช ตั้งบุญธินา

Varia

ทับน้ำกลุ่มงานสถาปัตยกรรม 2

นายพิสิษฐ์ โชติยศพงศ์ ทัวทนากลุมงานวิศวกรรม นายอาร์อัซมีย์ คุณยาสัตย์

สถาปนิก นางสาวนฤมส สิทธิวนิช

วิศวกรโยธา

นายอาร์อัซมีย์ ตุลยาสัตย์ ภายสปาศุญก พองฐาปมลู นายพงษ์เริ่นพร์ จงรักษ์การร

นายทางคิดป์ เจ้าญวัฒนาโรงน์

วิศากรไฟฟ้า

นายภัคพฮิษฐ์ โสสกุสวัฒนา นายสุทธิพงษ์ สิมากติอาภา

วิศวกรเครื่องกล นายยุศึกบ พันทอง

นายชาติด มณีรัตน์

วิศวกรสิ่งแวดล้อม นายอาร์อัซโม่ ดุลยาลัตย์

ผังดัชนี

REVI	SION			
NO	DESCRIPT	ION	BY	DATE
PROJECT NO 63-06-001			DRAWING NO	
DRAW		PRINT DATE		-00
นายสู่ห้อพงษ์ นี้เมิดติยากา 18/03/63		TOTAL PAGE		
SCALE 1: 100			1	0

อาคาฮสุดพักอาคัยซ้ำราชการ 18 หน่วย

นากแสดง นากแสดงราบเตารับไฟฟ้า , โทรทัศน์ , อินเตอร์เน็ต ชั้นที่ 1 , 2

 บบภูปรายการทั้งหมดนี้ เป็นกรรมสิทธ์ของกระทรวงยุติธรรม ท้ามกำการตัดออกส่วนใดส่วนกับ หรือทั้งหมด โดยไม่ได้รับ อนุญาตจากระทรงยุติธรรมเป็นสายลักษณ์อักษร 2ให้เท้ากัวเลเพี่ทำหนดในแบกแท่กนั้น ทำเภัตจากแบบ



โครงการ : อาศารชุดพักอาคัยข้าราชการ 18 หน่วย สถานที่ :

( นายประสาร มหาลิตระกุล ) รองปลัดกระทรวงยุติธรรม ปฏิบัติราชการแทนปลัดกระทรวงยุติธรรม

D กองออกแบบและก่อสร้าง สำนักงานปลัดกระทรวง กระทรวงยุติธรรม

ผู้อำนวยการ กาลเพอวัล พูงกับโอกา [ก] เอ-[ก] เอ-

หัวหนากสุมงานสถาปัตยกรรม 2

นายพิสิษฐ์ โชติยศพงศ์ หัวหนากลุ่มงานให้วกรรม นายอาร์อัซมีย์ ตุลยาลัตย์

สถาปนิก นางสาวนณะ สิทธิวใช

วิศวกรโยธา

นายอาร์อัซโย่ ตุลยาสัตย์ นายสฤษดีซัย ทองสัมฤทธิ์ นายพงษ์เดินทร์ จงรักษ์การร นายทรงศิลป์ เจริญวัฒนาโรจน์

วิศวกรไฟฟ้า

นายภัคพสิษฐ์ โต่ต่าุตวัฒนา นายสุขยิพงษ์ นี้เกิดพิยาภา

วิศวกรเครื่องกล นายยผิกบ พันทอง

นายชมิต มณีรัตน์


วิศวกรสิ่งแวดล้อม นายอาร์อัชมีย์ ตุลยาสัตย์


63-06-001 DRAWN BY PRINT DATE 18/03/63

อาศาสซุดพักอาคัยชาราชการ 18 หม่วย

แบบแสดง แบบแสดงระบบเต้ารับไฟฟ้า , โทรทัศน์ , อินเตอร์เน็ต ชั้นที่ 3 , ชั้นใต้หลังคา


หมายายการทั้งหมดนี้ เป็นกรรมสิทธ์ของกระทรวงเดือรมม ทั้งเท้าการคัดออกส่วนใดส่วนเนิง หรือทั้งหมด โดยไม่ได้รับ อนุญาตรากระทรวงผู้คือรมเป็นสายสำนันอักษร
 ว่านั้นจักตัวเอรดีทำแนะในแกดแท่งนั้น หามวัดจากแบบ

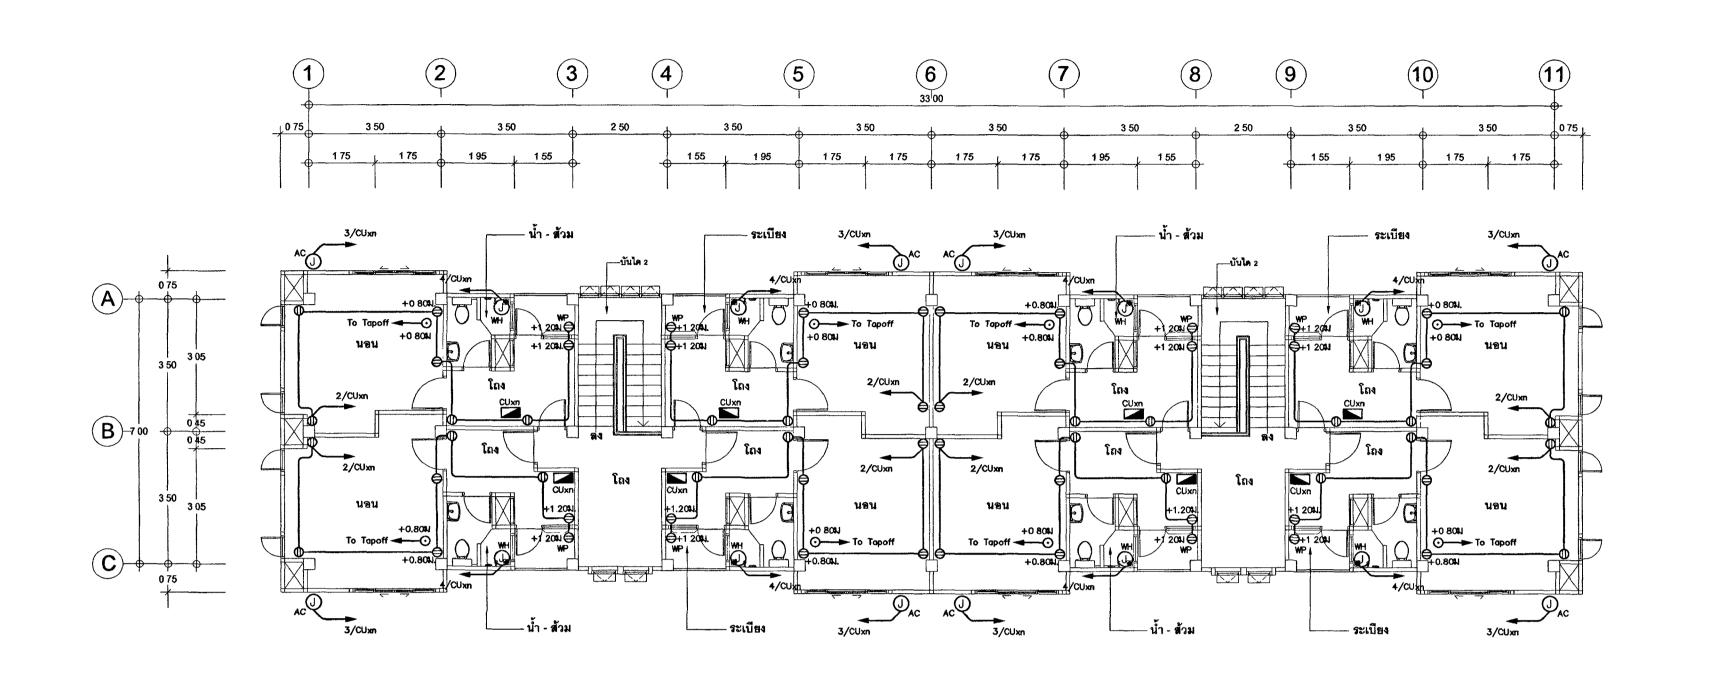

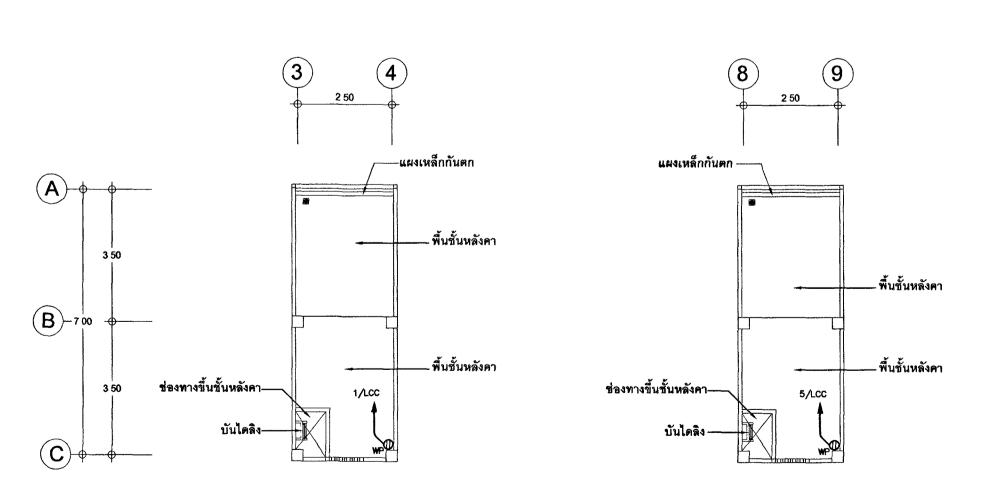


แบบแสดงระบบเต้ารับไฟฟ้า , โทรทัศน์ ชั้นที่ 3

# แบบแสดงระบบเต้ารับไฟฟ้า ชั้นใต้หลังคา 1:100

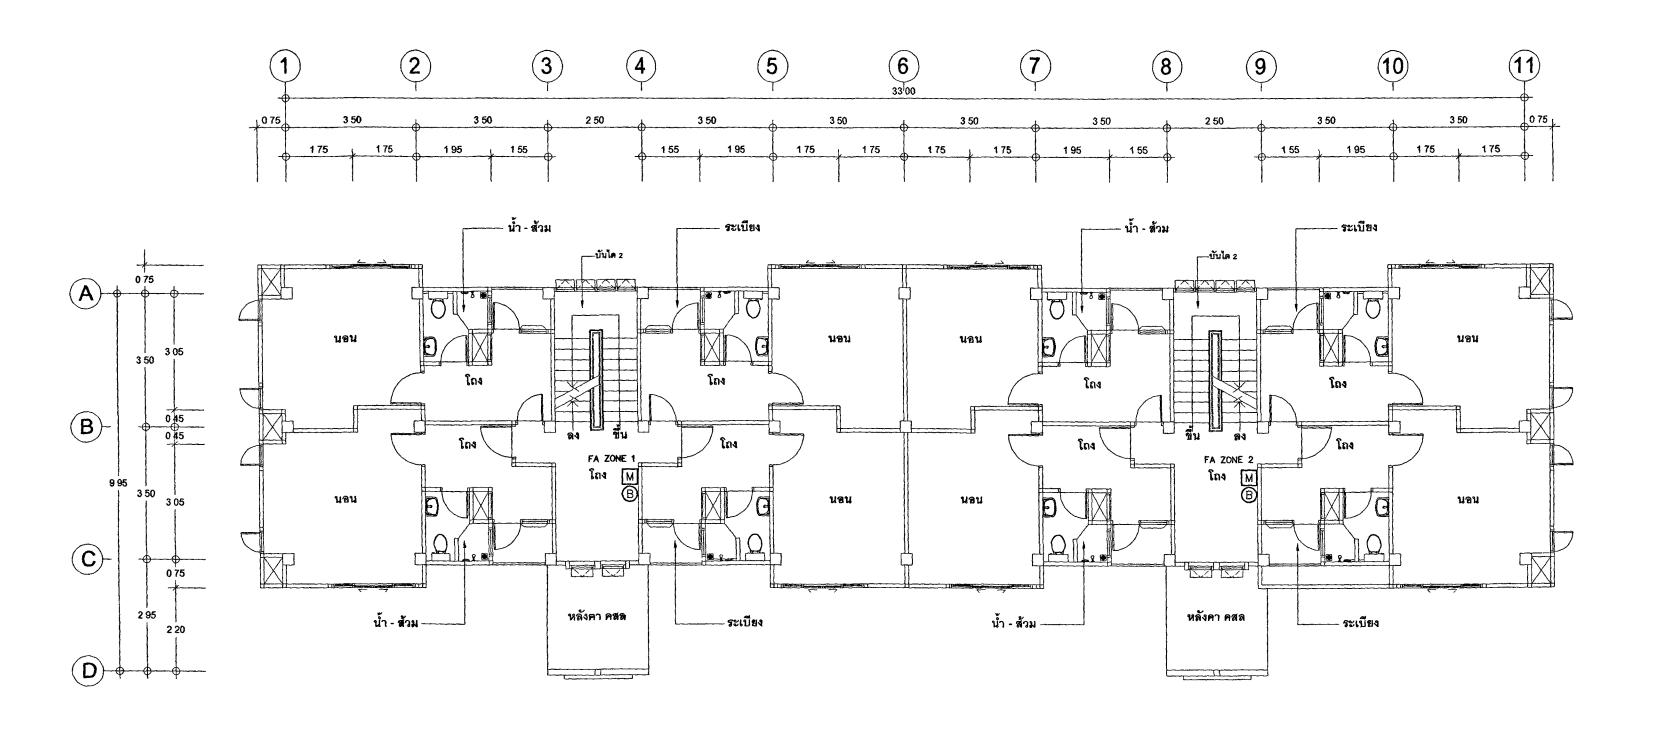

# แบบแสดงระบบสัญญาณแจ้งเหตุเพลิงไหม้ ชั้นที่ 2

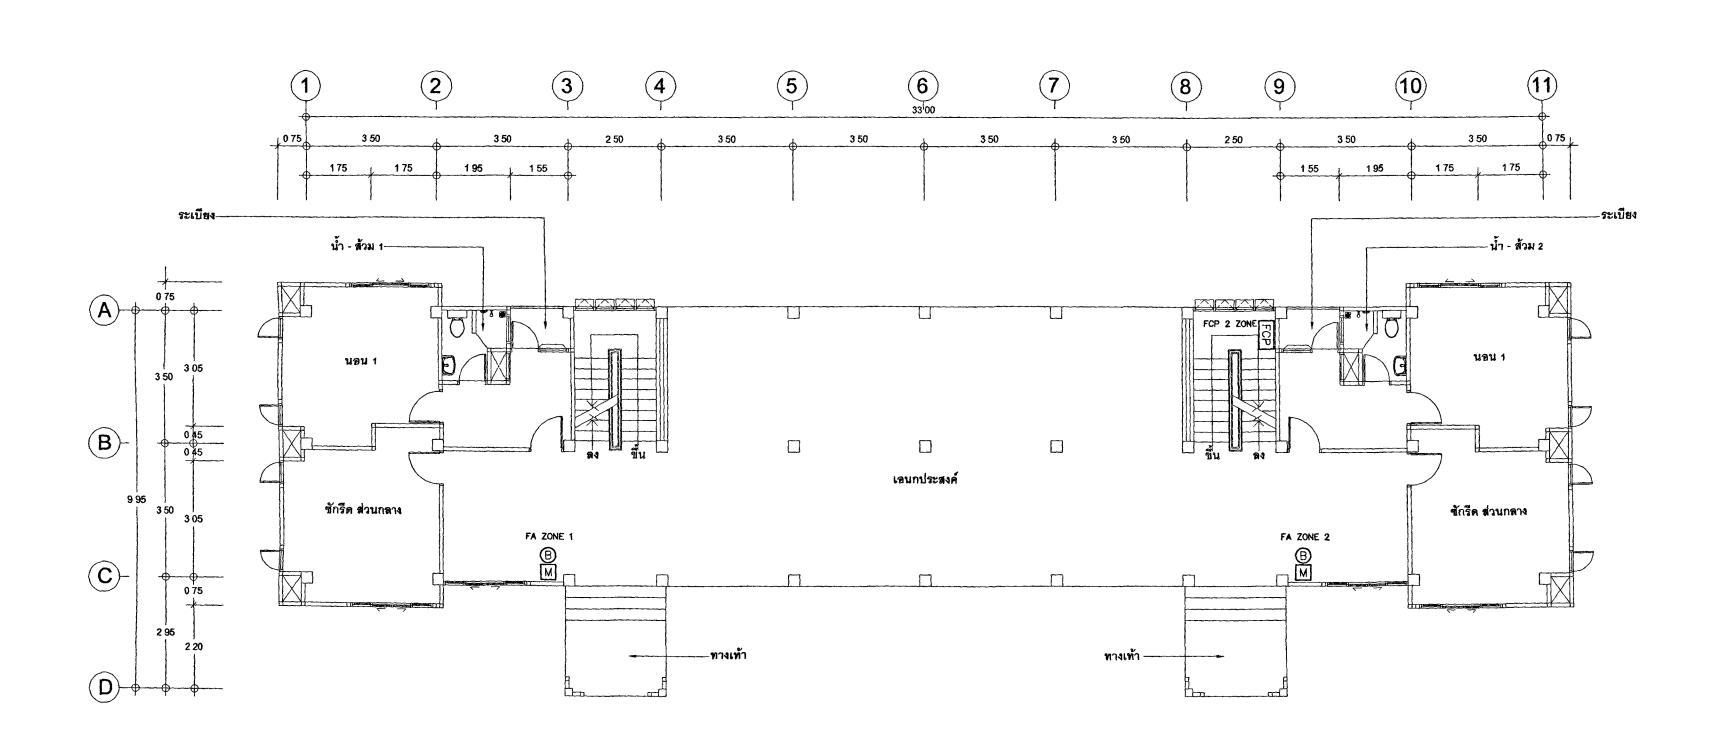

แบบแสดงระบบสัญญาณแจ้งเหตุเพลิงไหม้ ชั้นที่ 1



# กระทรางบุติธรรม

โครงการ : อาคารชุดพักอาคัยชาราชการ 18 หน่วย สถานที่ :

> ( นายประสาร มหาลิตระกุล ) รองปลัดกรทรงยุติธรรม ปฏิบัติราชการมหมลัดกรพรงยุติธรรม

กองออกแบบและก่อสร้าง สำนักงานปลัดกระทรวง กระทรวงยุติธรรม

ผู้อำนวยการ

นายใจอัง ดังบุญอินา
หัวหนากสุมงานสถาบัตยกรรม 2

นายพิสิษฐ์ โฮติยศพงศ์
หัวหน้ากลุ่มงานโมคัวกรรม
นายอาร์อัซมีย์ ดุลยาลัตย์
สถานโนา

นางสาวนะคุมล สิทธิวใส

วิศวกริโยธา นายอาร์อัชมีย์ ดุลยาสัตย์ นายสฤษดิชัย ทองสัมทธิ์ นายพงษ์เริ่มทร์ จงรักษ์การร นายพรษ์คิสป์ เจริญรัตนน์โรคน์

วิศวกรไฟฟ้า
นายสุทธิพงษ์ สิมาตลิยาภา
วิศวกรเครื่องกล

นายชาติต มณิรัตน์ วิศาภาร์ตึงแวดฉอม นายอาร์อัซนีย์ ตุลยาลัตย์

KARRETUN MINNOR

ผังตัว

PROJECT NO 63-06-001

DRAWN BY

TENTENTIAL DATE

PRINT DATE

18/03/63

TOTAL PAGE

10

อาคาสซุดพักอาคัยซ้ำราชการ 18 หม่วย

นากแสดง นากแสดงระกาสัญญาณแจ็นทดุเพลินัทม์ ชั้นที่ 1 , 2


ทมายเหตุ

1.แบบรูปราชการทั้งหมดนี้ เป็นกรมสิทธ์ของกรคารวงยุติธรม


ทามกำทารรัตสอกส่วนิตส่วนที่ม ทรอทั้งหมด โดยไม้เครับ

อนุญาตราทารทรวงยุติธรรมเป็นสายสำหรับอักษร

2.ให้เข้าตัวเสตที่กำพนติงแบบเท่านั้น ทานวัดจากแบบ

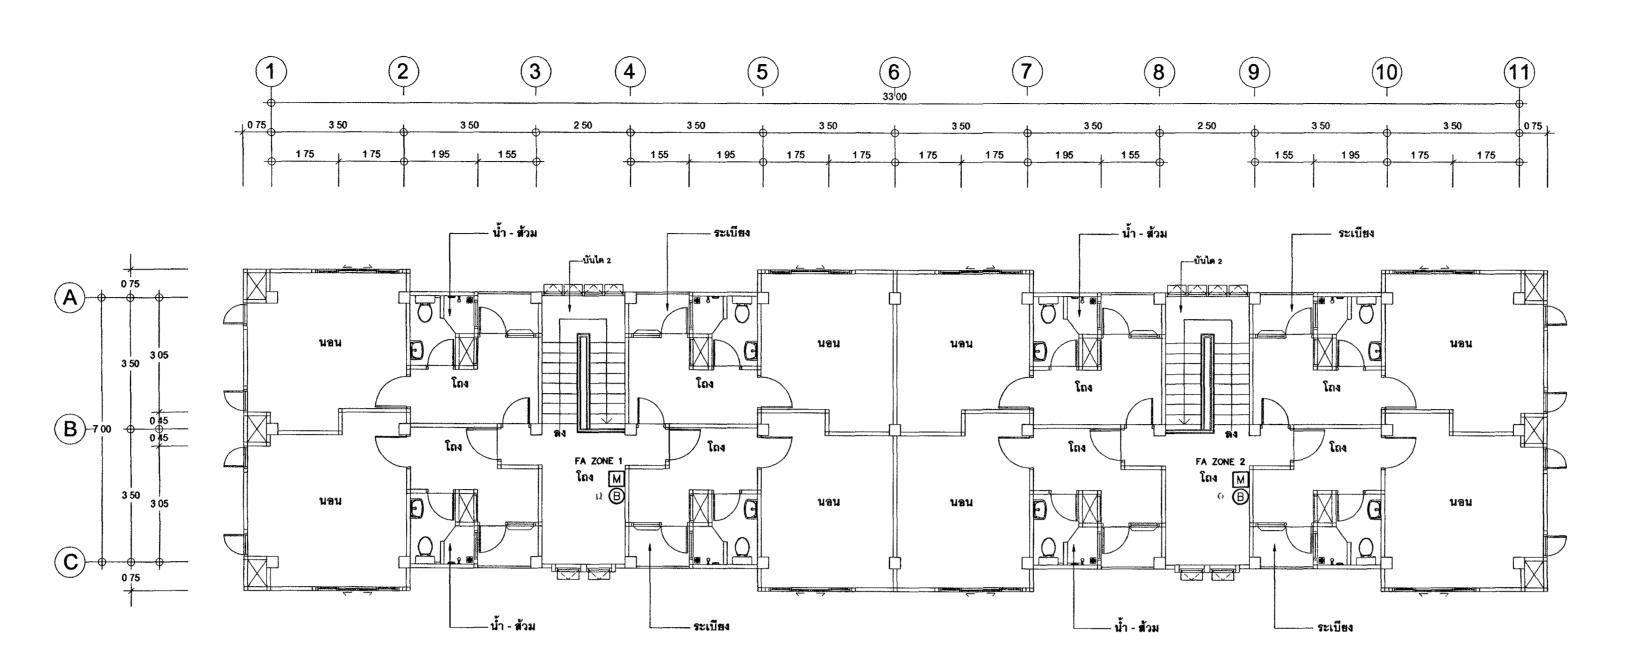

### แบบแสดงระบบสัญญาณแจ้งเหตุเพลิงไหม้ ชั้นที่ 3 มาตรส่วน 1:100

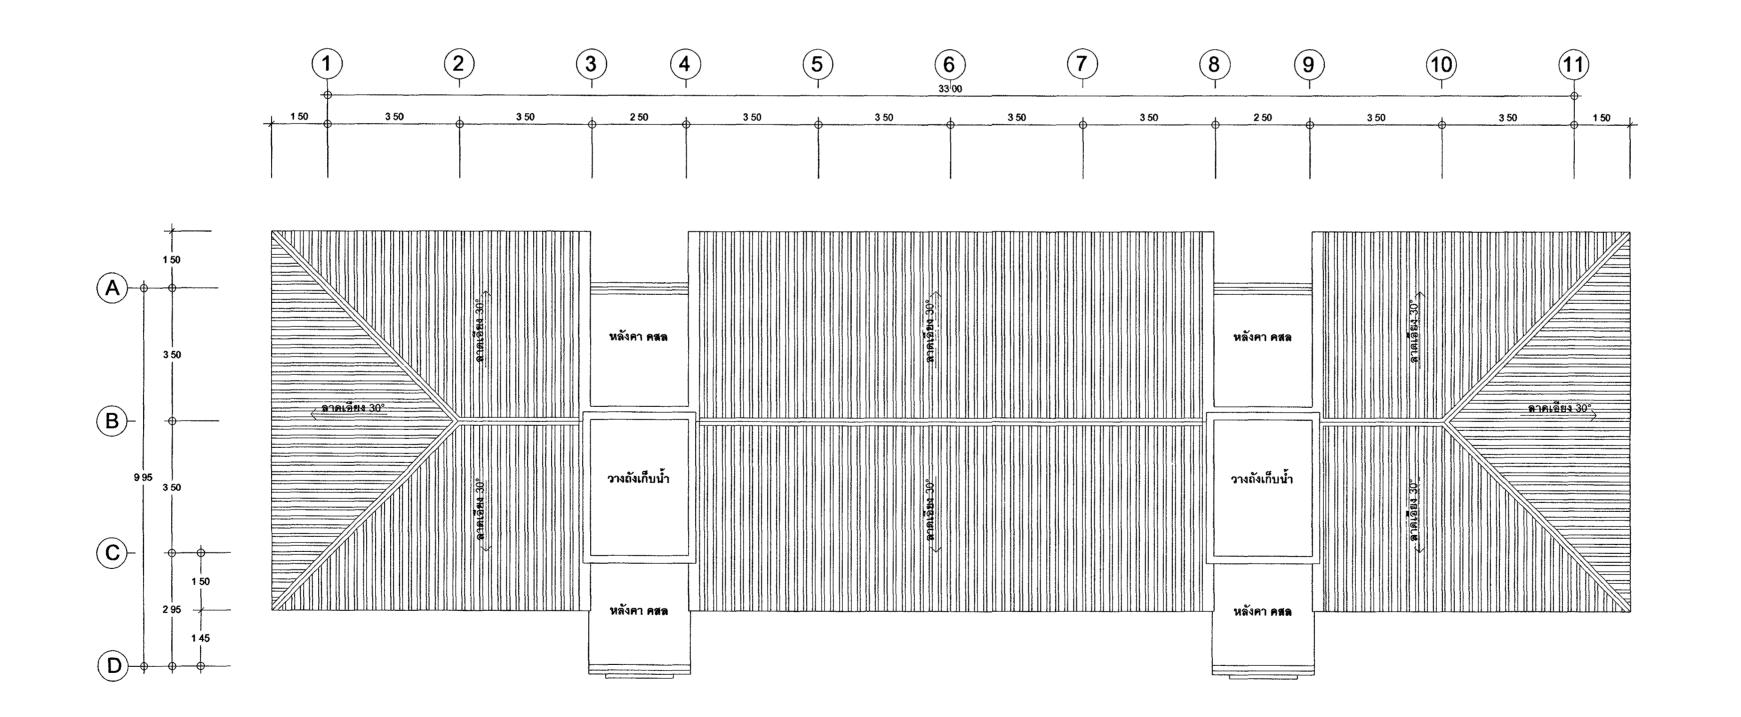



# กระทรมขุติธรรม

โครงการ : อาคารชุดพักอาคัยชาราชการ 18 หน่วย สถานที่ :

( นายประสาร มหาโดตระกุล ) รองปลัดกระทรวงยุติธรรม ปฏิบัติราชการแทนปลัดกระทรวงยุติธรรม


กา กองออกแบบและก่อสร้าง สำคัญขายได้ตอยของ


ผู้อำนวยการ	^
·	ito
ALL MAN TO THE PARTY OF THE PAR	เฮรัช ตั้งบุญอินา
หัวหน้ากลุ่มงานสถาปัตยกรรม	2
นายพิสิษฐ์ โซคิยศพงศ์	
หัวหน้ากลุ่มงานวิศวกรรม	
นายอาร์อัซมีย์ ตุดยาดัตย์	<i>L</i> .
สถาปนิก	
นางสาวนฤมต สิทธิวนิช	
วิศากร์โยธา	
นายอาร์อัฒีย์ ตุลยาสัตย์ นายสฤษดิ์ชัย ทองสัมฤทธิ์	
นายพงษ์เสินตร์ จงรักษ์การร	
นายทรงคิสป์ เจริญวัฒนาโรงน์	
And the fact that the real of the same and t	
วิศวกรไฟฟ้า	
นายภัศพ์สิษฐ์ โสสกุสวัฒนา	
นายสุทธิพงษ์ สิมิกตติอาภา	Des Sir
วิศวกรเครื่องกล	
นายยจักบ พันทอง	
นายชาติด มณิวัตน์	
วิศวกรสิ่งแวดล้อม	
นายอาร์อัชมีย์ คุณยาลัตย์	


ชาน อาคารชุดพักอาศัย	ชากปการ 18 พ	nice	
SCALE 1:100			10
นายสุทธิพงษ์ โด้เกิดติอากา	18/03/63	TOTAL	PAGE
DRAWN BY	EE-09		
PROJECT NO 63-06-001		DRAWING NO	
NO DESCRIPTION	ON	BY	DA
REVISION .		1 54	1 24

แบบแสดง แบบแสดงระบบสัญญาณแจ้งเหตุเพลิงไหม้ ชั้นที่ 3 แบบแสดงระบบไองกันพ้าผ่า ชั้นหลังศา

1.แบบรูปราชการทั้งหมดนี้ เป็นกรรมฝึกฮ่ของกระทรงชุติฮรรม พ้ามทำการคัดผอกส่วนใดส่วนเพิ่ม หรือทั้งหมด โดยไม่ได้รับ อนุญาตการกระทรวงผู้คือรสมเป็นสายตักษณ์ยักษร

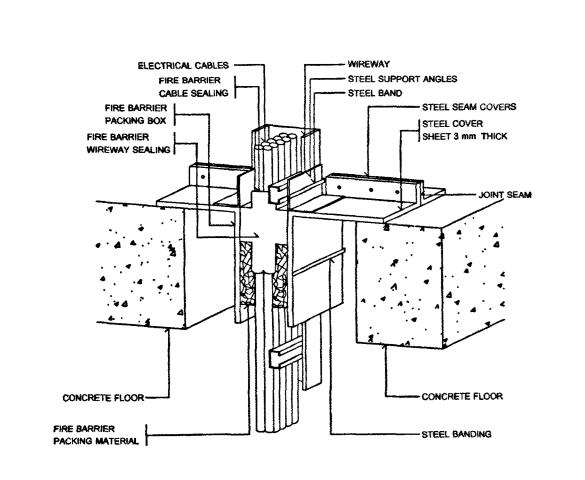


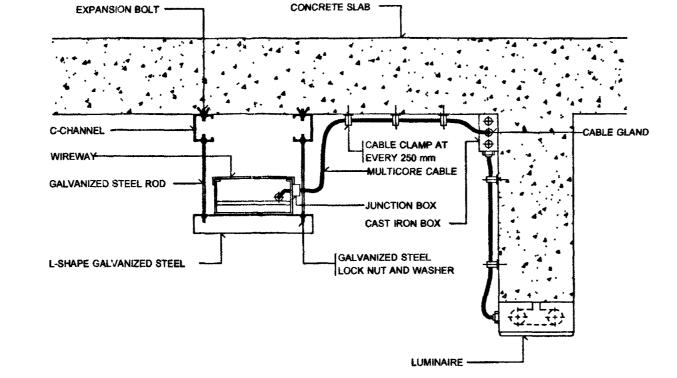

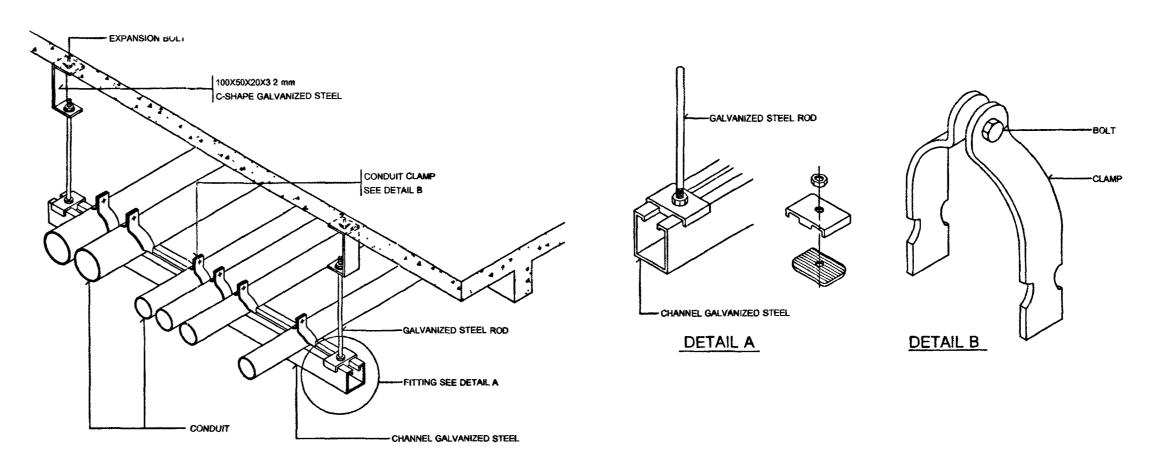


### MULTIPLES CONDUIT SUPPORT


## FIRE BARRIER FOR WIREWAY IN ELECTRICAL SHAFT

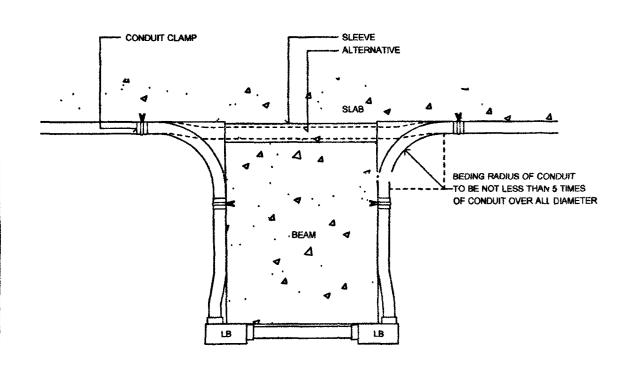

TYPICAL CONDUIT RUN UNDER SIDE OF BEAM

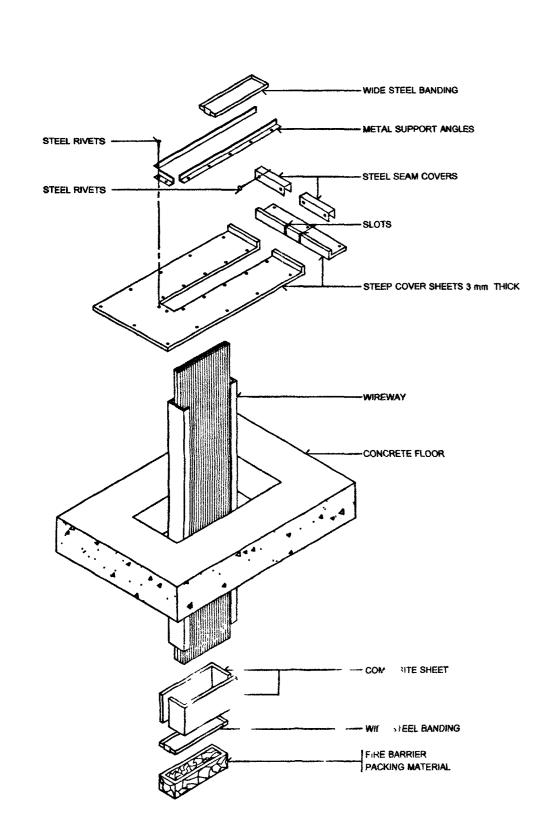

FIRE BARRIER FOR WIREWAY IN ELECTRICAL SHAFT

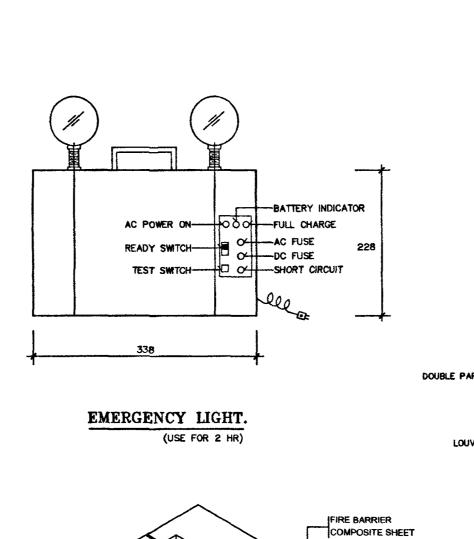

FIRE BARRIER WRAP/STRIP

3 HOURS FIRE RATED CONCRETE FLOOR

COMPOSITE SHEET MASONRY FASTENERS WITH Ø32mm

FIRF RRIER WRAP/STRIP PIECES

WE' ) BETWEEN THE CABLES AND THE ILE TRAY NEST TO THE CABLES

AT INSIDES OF CABLE TRAY ENDS

1 ALL CONNECTION SHALL BE FIRE RESISTANT


PENETRATION FIRESTOP FOR A CABLE TRAY THROUGH CONCRETE FLOOR

FENDER WASHER SECURE THE

(MINIMUM 3 HRS FIRE RATE)

COMPOSITE SHEET

FIRE BARRIER WRAP/STRIP PIECES

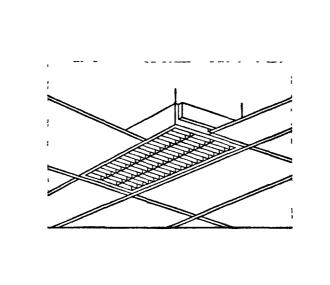

FOR THE EASER MANITENANCE AND RELAMPING

OR PUTTY MINIMUM 3 HOURS

FIRE RESISTANT

FIRE BARRIER CAULK OR PUTTY

FORCED BETWEEN THE CABLES AND


AROUND ENTIRE PERIMETER OF CABLES


AND CENTERED AROUND THE CABLES

USED TO FILL ALL GAPS AND VOIDS


RECESSED LUMINAIRE WITH ALUE VIUM LOUVRE


HOUSING : ZINC COATED STEEL, THICKNEES 0.8mm., HIGH GRADE WHITE STOVED ENAMEL FINISHED DOUBLE PARABOLIC LOUVER: GLAZED ALUMINUM, THICKNESS 0.5mm., WITH 5% MEGNESIUM, PURITY 99 8% THE REFLECTING SURFACE SHALL BE ELECTROLYTIC POLISHED AND ANODIZED OF 4mm. THICKNESS IN HIGH SPECULAR, MIRROR EINISHED WITHOUT THE OCCURRENCE OF INTERFERENCE COLOURS, AND PROOF AGAIST LOUVER FRAME : EXTRUCED ALUMINUM TRIM FOR STRENGTHENING THE LOUVER TO BE A SOLID AND RIGID FORM LOUVER ATTACHMENT . STAINLESS WISHBONE SPRING CATCHES LOCATED IN LOUVER FRAME TO FORM HINGED ACTION

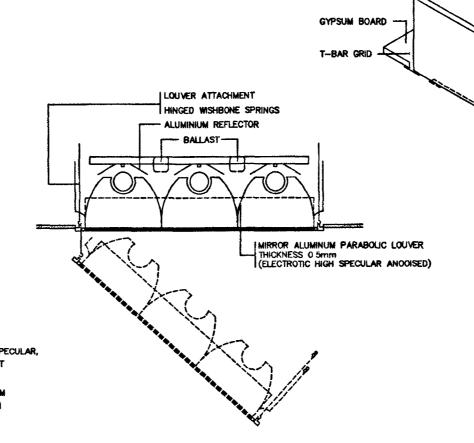


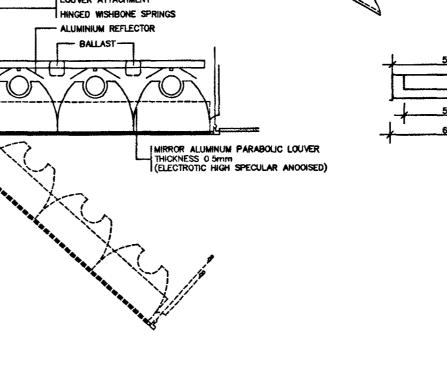


200x100

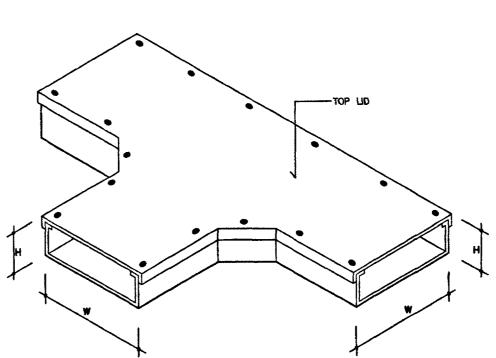

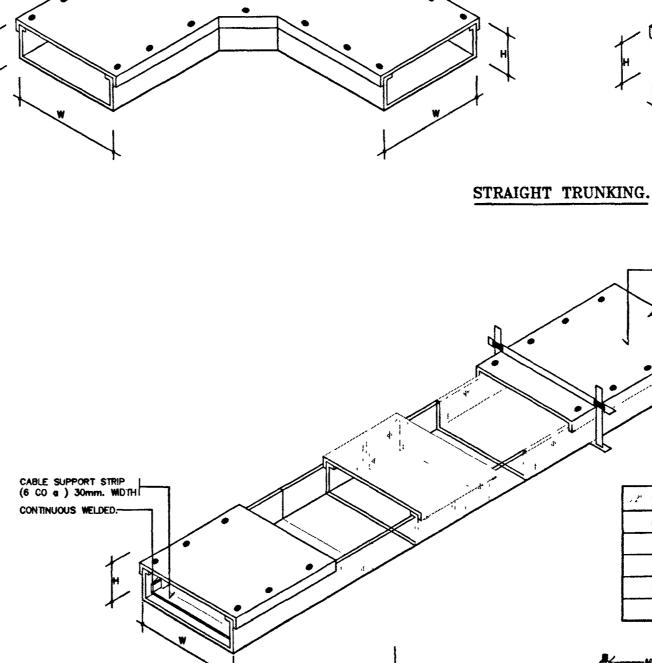

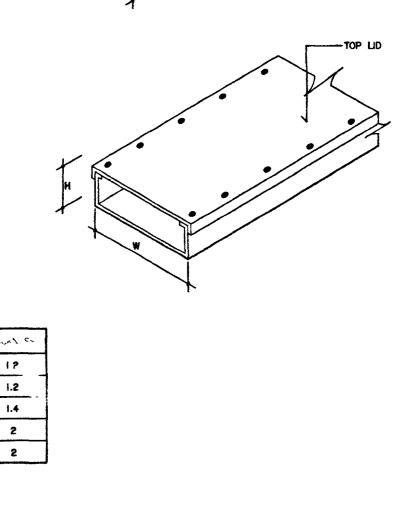

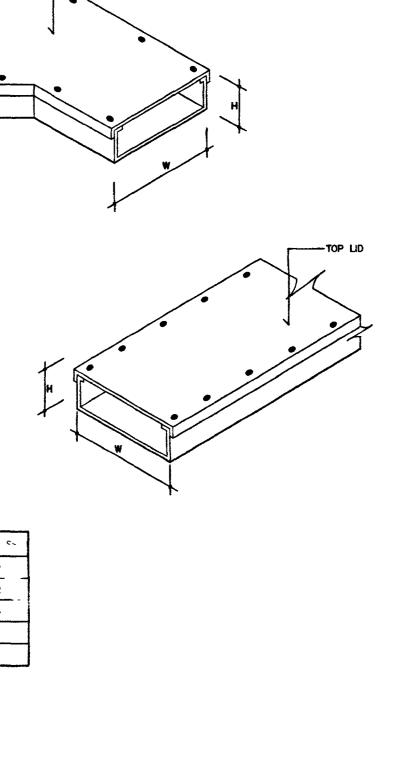

WIRE WAY (FIXED CONNECTION)

โครงการ : อาคารชุดพักอาคัยชาราชการ 18 หน่วย ៨ពាររាំ :

> ( นายประสาร มหาลิตระกูล ) รองปลัศกรทรงพุติธรณ ปฏิบัติราชการแหม่ลัศกรทรงพุติธรณ

กองออกแบบและกอสราง

ผู้อำนวยการ

นายใจอัช ตั้งบุญอินา

หัวหน้ากลุ่มงานสถาปัตยกรรม 2 นายพิสิษฐ์ โชติยศพงค์ หัวหน้ากลุ่มงานวิศวกรรม นายอาร์อัซมีย์ ตุลยาลัตย์

สถาปนิก นางสาวนฤนต สีทริวในช่

วิศวกรโยธา นายอาร์อัซโลย์ ตุลยาลัตย์ นายสฤษด์ชัย ทองสัมฤทธิ์ นายพงษ์เส็นหลั จุงรักษ์การ นายทางคิดป์ เจริญวัฒนาโรณ์

วิศวกรไฟฟ้า นายภัศพสิษฐ์ โสสกุลภัยนา นายสุ่งชีพงษ์ โล้เกิดติอากา

วิศวกรเครื่องกล นายย์ไกบ พันทอง นายชมิต มณีรัตน์

วิศวกรสิ่งแวดล้อม นายอาร์อัซมีย์ คุดยาลัตย์

ผังดัชนี

REVISION . 63-06-001 THE STATE OF THE PRINT DATE OF THE PRINT DATE

อาศาสชุดพักอาศัยชาสสกาส 18 พม่วย

SCALE 1:100

แบบขยายทั่มีป

 แบบรูปรายการกัดผมนั้นเป็นกรรมให้อย่ายการกระดีสรรม เรื่อนร้องปี สมสตร์กัดอสิง เมื่อแก่เล่นในร้องออสิงการกับสรับ อนุญาตการกระทรงยุติธรรมเป็นสายลักษณ์อักษร 2.ให้เข้าวสัมสเท็กำหนดในแบบท่านั้น ทำมวัตจากแบบ